

-ร่าง-

ประกาศกรมการแพทย์

เรื่อง ประกวดราคาจ้างก่อสร้างปรับปรุงห้อง OR ๓ และห้อง OR ๔ จำนวน ๑ งาน ด้วยวิธีประกวดราคาอิเล็กทรอนิกส์ (e-bidding)

กรมการแพทย์ โดยสถาบันโรคทรวงอก มีความประสงค์จะ ประกวดราคาจ้างก่อสร้างปรับปรุงห้อง OR ๓ และห้อง OR ๔ จำนวน ๑ งาน ด้วยวิธีประกวดราคาอิเล็กทรอนิกส์ (e-bidding) ราคากลางของงานก่อสร้างในการประกวดราคาครั้งนี้เป็นเงินทั้งสิ้น ๓๓,๓๐๗,๐๐๐.๐๐ บาท (สิบสามล้านสามแสนเจ็ดพันบาทถ้วน)

ผู้ยื่นข้อเสนอจะต้องมีคุณสมบัติ ดังต่อไปนี้

๑. มีความสามารถตามกฎหมาย

๒. ไม่เป็นบุคคลล้มละลาย

๓. ไม่อยู่ระหว่างเลิกกิจการ

๔. ไม่เป็นบุคคลซึ่งอยู่ระหว่างถูกตรวจสอบการยื่นข้อเสนอหรือทำสัญญากับหน่วยงานของรัฐไว้ช่วคราว
เนื่องจากเป็นผู้ที่ไม่ผ่านเกณฑ์การประเมินผลการปฏิบัติงานของผู้ประกอบการตามระเบียบที่รัฐมนตรีว่าการกระทรวง
การคลังกำหนดตามที่ประกาศเผยแพร่ในระบบเครือข่ายสารสนเทศของกรมบัญชีกลาง

๕. ไม่เป็นบุคคลซึ่งถูกระบุชื่อไว้ในบัญชีรายชื่อผู้ที่้งงานและได้แจ้งเวียนชื่อให้เป็นผู้ที่้งงานของหน่วยงาน
ของรัฐในระบบเครือข่ายสารสนเทศของกรมบัญชีกลาง ซึ่งรวมถึงนิติบุคคลที่ผู้ที่้งงานเป็นหุ้นส่วนผู้จัดการ กรรมการผู้
จัดการ ผู้บริหาร ผู้มีอำนาจในการดำเนินงานในกิจการของนิติบุคคลนั้นด้วย

๖. มีคุณสมบัติและไม่มีลักษณะต้องห้ามตามที่คณะกรรมการนโยบายการจัดซื้อจัดจ้างและการบริหาร
พัสดุภาครัฐกำหนดในราชกิจจานุเบกษา

๗. เป็นนิติบุคคลผู้มีอาชีพรับจ้างงานที่ประกวดราคาอิเล็กทรอนิกส์ดังกล่าว

๘. ไม่เป็นผู้มีผลประโยชน์ร่วมกันกับผู้ยื่นข้อเสนอราคายื่นที่เข้ายื่นข้อเสนอให้แก่กรมการแพทย์ ณ
วันประกาศประกวดราคาอิเล็กทรอนิกส์ หรือไม่เป็นผู้กระทำการอันเป็นการขัดขวางการแข่งขันราคาย่างเป็นธรรม
ในการประกวดราคาอิเล็กทรอนิกส์ครั้งนี้

๙. ไม่เป็นผู้ได้รับเอกสารที่มีความลับหรือความลับกันกัน ซึ่งอาจปฏิเสธไม่ยอมขึ้นศาลไทย เว้นแต่รัฐบาลของผู้ยื่นข้อ
เสนอได้มีคำสั่งให้สละเอกสารที่มีความลับกันกันเช่นว่า�ัน

๑๐. ผู้ยื่นข้อเสนอต้องมีผลงานก่อสร้างประเภทเดียวกันกับงานที่ประกวดราคาจ้างก่อสร้างในวงเงินไม่
น้อยกว่า ๖,๔๐๐,๐๐๐.๐๐ บาท (หกล้านห้าแสนบาทถ้วน) และเป็นผลงานที่เป็นคู่สัญญาโดยตรงกับหน่วยงานของรัฐ
หรือหน่วยงานเอกชนที่กรมการแพทย์เชื่อถือ

ผู้ยื่นข้อเสนอที่เสนอราคาในรูปแบบของ "กิจการร่วมค้า" ต้องมีคุณสมบัติดังนี้

(๑) กรณีที่กิจการร่วมค้าได้จดทะเบียนเป็นนิติบุคคลใหม่ กิจการร่วมค้าจะต้องมีคุณสมบัติครบถ้วน
ตามเงื่อนไขที่กำหนดไว้ในเอกสารประกวดราคา และการเสนอราคาให้เสนอราคาในนาม "กิจการร่วมค้า" ส่วน
คุณสมบัติด้านผลงานก่อสร้าง กิจการร่วมค้าดังกล่าวสามารถนำผลงานก่อสร้างของผู้เข้าร่วมค้ามาใช้แสดงเป็นผลงาน
ก่อสร้างของกิจการร่วมค้าที่เข้าประกวดราคาได้

(๒) กรณีที่กิจการร่วมค้าไม่ได้จดทะเบียนเป็นนิติบุคคลใหม่ นิติบุคคลแต่ละนิติบุคคลที่เข้าร่วมค้าทุกรายจะต้องมีคุณสมบัติครบถ้วนตามเงื่อนไขที่กำหนดไว้ในเอกสารประกวดราคา เว้นแต่ในกรณีที่กิจการร่วมค้าได้มีข้อตกลงระหว่างผู้เข้าร่วมค้าเป็นลายลักษณ์อักษรกำหนดให้ผู้เข้าร่วมค้ารายโดยรายหนึ่งเป็นผู้รับผิดชอบหลักในการเข้าเสนอราคา กับหน่วยงานของรัฐ และแสดงหลักฐานตั้งกล่าวมาพร้อมการยื่นข้อเสนอประกวดราคากลางระบบจัดซื้อจัดจ้างภาครัฐด้วยอิเล็กทรอนิกส์ กิจการร่วมค้านั้นสามารถใช้ผลงานก่อสร้างของผู้เข้าร่วมค้าหลักรายเดียวเป็นผลงานก่อสร้างของกิจการร่วมค้าที่ยื่นข้อเสนอได้

ทั้งนี้ "กิจการร่วมค้าที่จดทะเบียนเป็นนิติบุคคลใหม่" หมายความว่า กิจการร่วมค้าที่จดทะเบียนเป็นนิติบุคคลต่อกรมพัฒนาธุรกิจการค้า กระทรวงพาณิชย์

๑๑. ผู้ยื่นข้อเสนอต้องลงทะเบียนในระบบจัดซื้อจัดจ้างภาครัฐด้วยอิเล็กทรอนิกส์ (Electronic Government Procurement : e - GP) ของกรมบัญชีกลาง

ผู้ยื่นข้อเสนอต้องยื่นข้อเสนอและเสนอราคาทางระบบจัดซื้อจัดจ้างภาครัฐด้วยอิเล็กทรอนิกส์ ในวันที่
..... ระหว่างเวลา น. ถึง น.

ผู้สนใจสามารถขอรับเอกสารประกวดราคากลางโดยดาวน์โหลดเอกสารผ่านทางระบบจัดซื้อจัดจ้างภาครัฐด้วยอิเล็กทรอนิกส์ตั้งแต่วันที่ประกาศจนถึงก่อนวันเสนอราคา

ผู้สนใจสามารถดูรายละเอียดได้ที่เว็บไซต์ www.ccit.go.th หรือ www.gprocurement.go.th หรือ
สอบถามทางโทรศัพท์หมายเลข ๐๒๕๔๗๐๙๓๓-๔ ในวันและเวลาราชการ

ผู้สนใจต้องการทราบรายละเอียดเพิ่มเติมเกี่ยวกับรายละเอียดและขอบเขตของงาน โปรดสอบถามมายัง
กรมการแพทย์ ผ่านทางอีเมล warunee.a@moph.mail.go.th หรือช่องทางตามที่กรมบัญชีกลางกำหนดภายใต้ในวันที่
..... โดยกรมการแพทย์จะแจ้งรายละเอียดตั้งกล่าวผ่านทางเว็บไซต์ www.ccit.go.th และ
www.gprocurement.go.th ในวันที่

ประกาศ ณ วันที่ เมษาคม พ.ศ. ๒๕๖๓ /

หมายเหตุ ผู้ประกอบการสามารถจัดเตรียมเอกสารประกวดการเสนอราคา (เอกสารส่วนที่ ๑ และเอกสารส่วนที่ ๒)
ในระบบ e-GP ได้ตั้งแต่วันที่ขอรับเอกสารจนถึงวันเสนอราคา

-ร่าง-

เอกสารประกวดราคาจ้างก่อสร้างด้วยการประกวดราคาอิเล็กทรอนิกส์ (e-bidding)

เลขที่

การจ้างก่อสร้างปรับปรุงห้อง OR ๓ และห้อง OR ๔ จำนวน ๑ งาน

ตามประกาศ กรมการแพทย์

ลงวันที่ เมษาคม พ.ศ.๒๕๖๓

กรมการแพทย์ โดยสถาบันโรคทั่วไป จึงต้องเป็นไปเรียกว่า "กรม" มีความประสงค์จะ ประกวดราคาจ้าง ก่อสร้างปรับปรุงห้อง OR ๓ และห้อง OR ๔ จำนวน ๑ งาน ณ สถาบันโรคทั่วไป ด้วยวิธีประกวดราคา อิเล็กทรอนิกส์ (e-bidding) โดยมีข้อแนะนำและข้อกำหนดดังต่อไปนี้

๑. เอกสารแนบท้ายเอกสารประกวดราคาอิเล็กทรอนิกส์

- ๑.๑ แบบรูปและรายการละเอียด
- ๑.๒ แบบใบเสนอราคาที่กำหนดไว้ในระบบจัดซื้อจัดจ้างภาครัฐด้วยอิเล็กทรอนิกส์
- ๑.๓ สัญญาจ้างก่อสร้าง
- ๑.๔ แบบหนังสือค้ำประกัน
 - (๑) หลักประกันการเสนอราคา
 - (๒) หลักประกันสัญญา
- ๑.๕ สูตรการปรับราคา
- ๑.๖ บพนิยาม
 - (๑) ผู้ที่มีผลประโยชน์ร่วมกัน
 - (๒) การขัดขวางการแข่งขันอย่างเป็นธรรม
- ๑.๗ แบบบัญชีเอกสารที่กำหนดไว้ในระบบจัดซื้อจัดจ้างภาครัฐด้วยอิเล็กทรอนิกส์
 - (๑) บัญชีเอกสารส่วนที่ ๑
 - (๒) บัญชีเอกสารส่วนที่ ๒

.....๗๖.....

๒. คุณสมบัติของผู้ยื่นข้อเสนอ

- ๒.๑ มีความสามารถตามกฎหมาย
- ๒.๒ ไม่เป็นบุคคลล้มละลาย
- ๒.๓ ไม่อยู่ระหว่างเลิกกิจการ
- ๒.๔ ไม่เป็นบุคคลซึ่งอยู่ระหว่างถูกงับการยื่นข้อเสนอหรือทำสัญญากับหน่วยงานของรัฐไว้

ข้าราชการ เนื่องจากเป็นผู้ที่ไม่ผ่านเกณฑ์การประเมินผลการปฏิบัติงานของผู้ประกอบการตามระเบียบที่รัฐมนตรีว่าการ กระทรวงการคลังกำหนดตามที่ประกาศเผยแพร่ในระบบเครือข่ายสารสนเทศของกรมบัญชีกลาง

๒.๕ ไม่เป็นบุคคลซึ่งถูกงับไว้ในบัญชีรายชื่อผู้ทิ้งงานและได้แจ้งไว้ก่อนที่จะให้เป็นผู้ทิ้งงาน ของหน่วยงานของรัฐในระบบเครือข่ายสารสนเทศของกรมบัญชีกลาง ซึ่งรวมถึงนิติบุคคลที่ผู้ทิ้งงานเป็นหุ้นส่วนผู้ จัดการ กรรมการผู้จัดการ ผู้บริหาร ผู้มีอำนาจในการดำเนินงานในกิจการของนิติบุคคลนั้นด้วย

๒.๖ มีคุณสมบัติและไม่มีลักษณะต้องห้ามตามที่คณะกรรมการนโยบายการจัดซื้อจัดจ้างและการบริหารพัสดุภาครัฐกำหนดในราชกิจจานุเบกษา

๒.๗ เป็นนิติบุคคลผู้มีอาชีพรับจ้างงานที่ประมวลราคาอิเล็กทรอนิกส์ดังกล่าว

๒.๘ ไม่เป็นผู้มีผลประโยชน์ร่วมกันกับผู้ยื่นข้อเสนอรายอื่นที่เข้ายื่นข้อเสนอให้แก่ กรม ณ วันประกาศประมวลราคาอิเล็กทรอนิกส์ หรือไม่เป็นผู้กระทำการอันเป็นการขัดขวางการแข่งขันอย่างเป็นธรรม ในการประมวลราคาอิเล็กทรอนิกส์ครั้งนี้

๒.๙ ไม่เป็นผู้ได้รับเอกสารซึ่งหรือความคุ้มกัน ซึ่งอาจปฏิเสธไม่ยอมขึ้นศาลไทย เว้นแต่ระบุ
ของผู้ยื่นข้อเสนอได้มีคำสั่งให้สละเอกสารซึ่งหรือความคุ้มกัน เช่นว่านั้น

๒.๑๐ ผู้ยื่นข้อเสนอต้องมีผลงานก่อสร้างประเภทเดียวกันกับงานที่ประมวลราคาจ้างก่อสร้าง
ในวงเงินไม่น้อยกว่า ๖,๕๐๐,๐๐๐.๐๐ บาท (หกล้านห้าแสนบาทถ้วน) และเป็นผลงานที่เป็นคู่สัญญาโดยตรงกับหน่วย
งานของรัฐ หรือหน่วยงานเอกชนที่กรมเชื่อถือ

ผู้ยื่นข้อเสนอที่เสนอราคาในรูปแบบของ "กิจการร่วมค้า" ต้องมีคุณสมบัติ ดังนี้

(๑) กรณีที่กิจการร่วมค้าได้จดทะเบียนเป็นนิติบุคคลใหม่ กิจการร่วมค้าจะต้องมี
คุณสมบัติครบถ้วนตามเงื่อนไขที่กำหนดไว้ในเอกสารประมวลราคา และการเสนอราคาให้เสนอราคาในนาม "กิจการ
ร่วมค้า" ส่วนคุณสมบัติตัวบุคคลก่อสร้าง กิจการร่วมค้าดังกล่าวสามารถนำผลงานก่อสร้างของผู้เข้าร่วมค้ามาใช้
แสดงเป็นผลงานก่อสร้างของกิจการร่วมค้าที่เข้าประมวลราคาได้

(๒) กรณีที่กิจการร่วมค้าไม่ได้จดทะเบียนเป็นนิติบุคคลใหม่ นิติบุคคลแต่ละนิติบุคคลที่
เข้าร่วมค้าทุกรายจะต้องมีคุณสมบัติครบถ้วนตามเงื่อนไขที่กำหนดไว้ในเอกสารประมวลราคา เว้นแต่ ในกรณีที่กิจการ
ร่วมค้าได้มีข้อตกลงระหว่างผู้เข้าร่วมค้าเป็นลายลักษณ์อักษรกำหนดให้ผู้เข้าร่วมค้ารายได้รายหนึ่งเป็นผู้รับผิดชอบ
หลักในการเข้าเสนอราคาภัยด้วยอิเล็กทรอนิกส์ กิจการร่วมค้านั้นสามารถใช้ผลงานก่อสร้างของผู้เข้าร่วมค้าหลักราย
เดียวเป็นผลงานก่อสร้างของกิจการร่วมค้าที่ยื่นเสนอราคาได้

ทั้งนี้ "กิจการร่วมค้าที่จดทะเบียนเป็นนิติบุคคลใหม่" หมายความว่า กิจการร่วมค้าที่จด
ทะเบียนเป็นนิติบุคคลต่อกรมพัฒนาธุรกิจการค้า กระทรวงพาณิชย์

๒.๑๑ ผู้ยื่นข้อเสนอต้องลงทะเบียนในระบบจัดซื้อจัดจ้างภาครัฐด้วยอิเล็กทรอนิกส์
(Electronic Government Procurement : e - GP) ของกรมบัญชีกลาง

๓. หลักฐานการยื่นข้อเสนอ

ผู้ยื่นข้อเสนอจะต้องเสนอเอกสารหลักฐานยืนยันพร้อมกับการเสนอราคากองทุนระบบจัดซื้อจ้าง
ภาครัฐด้วยอิเล็กทรอนิกส์ โดยแยกเป็น ๒ ส่วน คือ

๓.๑ ส่วนที่ ๑ อย่างน้อยต้องมีเอกสารดังต่อไปนี้

(๑) ในกรณีผู้ยื่นข้อเสนอเป็นนิติบุคคล

(ก) ห้างหุ้นส่วนสามัญหรือห้างหุ้นส่วนจำกัด ให้ยื่นสำเนาหนังสือรับรองการจด
ทะเบียนนิติบุคคล บัญชีรายชื่อหุ้นส่วนผู้จัดการ ผู้มีอำนาจควบคุม (ถ้ามี) พร้อมทั้งรับรองสำเนาถูกต้อง

(ข) บริษัทจำกัดหรือบริษัทมหาชนจำกัด ให้ยื่นสำเนาหนังสือรับรองการจด
ทะเบียนนิติบุคคล หนังสือปริมาณท์สนธิ บัญชีรายชื่อกรรมการผู้จัดการ ผู้มีอำนาจควบคุม (ถ้ามี) และบัญชีผู้ถือหุ้นราย
ใหญ่ (ถ้ามี) พร้อมทั้งรับรองสำเนาถูกต้อง

(๒) ในกรณีผู้ยื่นข้อเสนอเป็นบุคคลธรรมดาริอุคณะบุคคลที่มิใช่นิติบุคคล ให้ยื่นสำเนาบัตรประจำตัวประชาชนของผู้นั้น สำเนาข้อตกลงที่แสดงถึงการเข้าเป็นหุ้นส่วน (ถ้ามี) สำเนาบัตรประจำตัวประชาชนของผู้เป็นหุ้นส่วน หรือสำเนาหนังสือเดินทางของผู้เป็นหุ้นส่วนที่มิได้ถือสัญชาติไทย พร้อมทั้งรับรองสำเนาถูกต้อง

(๓) ในกรณีผู้ยื่นข้อเสนอเป็นผู้ยื่นข้อเสนอร่วมกันในฐานะเป็นผู้ร่วมค้า ให้ยื่นสำเนาสัญญาของการเข้าร่วมค้า และเอกสารตามที่ระบุไว้ใน (๑) หรือ (๒) ของผู้ร่วมค้า แล้วแต่กรณี

(๔) เอกสารเพิ่มเติมอื่นๆ

(๔.๑) สำเนาใบทะเบียนพาณิชย์

(๔.๒) สำเนาใบทะเบียนภาษีมูลค่าเพิ่ม

(๔.๓) สำเนาหน้า bookbank

(๕) บัญชีเอกสารส่วนที่ ๑ ทั้งหมดที่ได้ยื่นพร้อมกับการเสนอราคางานระบบจัดซื้อจัดจ้างภาครัฐด้วยอิเล็กทรอนิกส์ ตามแบบในข้อ ๑.๗ (๑) โดยไม่ต้องแนบในรูปแบบ PDF File (Portable Document Format)

ทั้งนี้ เมื่อผู้ยื่นข้อเสนอดำเนินการแนบไฟล์เอกสารตามบัญชีเอกสารส่วนที่ ๑ ครบถ้วน ถูกต้องแล้ว ระบบจัดซื้อจัดจ้างภาครัฐด้วยอิเล็กทรอนิกส์จะสร้างบัญชีเอกสารส่วนที่ ๑ ตามแบบในข้อ ๑.๗ (๑) ให้โดยผู้ยื่นข้อเสนอไม่ต้องแนบบัญชีเอกสารส่วนที่ ๑ ดังกล่าวในรูปแบบ PDF File (Portable Document Format)

๓.๒ ส่วนที่ ๒ อย่างน้อยต้องมีเอกสารดังต่อไปนี้

(๑) ในกรณีที่ผู้ยื่นข้อเสนอมอบอำนาจให้บุคคลอื่นกระทำการแทนให้แนบทันงสื่อมอบอำนาจซึ่งติดอากรแสตมป์ตามกฎหมาย โดยมีหลักฐานแสดงตัวตนของผู้มอบอำนาจและผู้รับมอบอำนาจ ทั้งนี้หากผู้รับมอบอำนาจเป็นบุคคลธรรมดายังเป็นผู้ที่บรรลุนิติภาวะตามกฎหมายแล้วเท่านั้น

(๒) หลักประกันการเสนอราคา ตามข้อ ๕

(๓) สำเนาหนังสือรับรองผลงานก่อสร้างพร้อมทั้งรับรองสำเนาถูกต้อง

(๔) เอกสารเพิ่มเติมอื่นๆ

(๔.๑) รายละเอียดคุณลักษณะเฉพาะจ้างปรับปรุงห้อง OR ๓ และห้อง OR ๔

จำนวน ๑ งาน สถาบันโรคทรวงอก กรมการแพทย์

(๔.๒) ใบเสนอราคาของบริษัทฯ

(๕) บัญชีเอกสารส่วนที่ ๒ ทั้งหมดที่ได้ยื่นพร้อมกับการเสนอราคางานระบบจัดซื้อจัดจ้างภาครัฐด้วยอิเล็กทรอนิกส์ตามแบบในข้อ ๑.๗ (๒) โดยไม่ต้องแนบในรูปแบบ PDF File (Portable Document Format)

ทั้งนี้ เมื่อผู้ยื่นข้อเสนอดำเนินการแนบไฟล์เอกสารตามบัญชีเอกสารส่วนที่ ๒ ครบถ้วน ถูกต้องแล้ว ระบบจัดซื้อจัดจ้างภาครัฐด้วยอิเล็กทรอนิกส์จะสร้างบัญชีเอกสารส่วนที่ ๒ ตามแบบในข้อ ๑.๗ (๒) ให้โดยผู้ยื่นข้อเสนอไม่ต้องแนบบัญชีเอกสารส่วนที่ ๒ ดังกล่าวในรูปแบบ PDF File (Portable Document Format)

๔. การเสนอราคา

๔.๑ ผู้ยื่นข้อเสนอต้องยื่นข้อเสนอ และเสนอราคางานระบบจัดซื้อจัดจ้างภาครัฐด้วยอิเล็กทรอนิกส์ตามที่กำหนดไว้ในเอกสารประกวดราคาอิเล็กทรอนิกส์นี้ โดยไม่มีเงื่อนไขใดๆ ทั้งสิ้น และจะต้องกรอก

ข้อความให้ถูกต้องครบถ้วน พร้อมทั้งหลักฐานแสดงตัวตนและทำการยืนยันตัวตนของผู้ยื่นข้อเสนอโดยไม่ต้องแนบใบเสนอราคาในรูปแบบ PDF File (Portable Document Format)

๔.๒ ให้ผู้ยื่นข้อเสนอกรอกรายละเอียดการเสนอราคาในใบเสนอราคากำหนดโดยไม่ต้องยื่นใบแจ้งประการราคาจ้างก่อสร้างด้วยวิธีประกวดราคาอิเล็กทรอนิกส์ (e-bidding) ข้อ ๑.๒ ให้ครบถ้วนโดยไม่ต้องยื่นใบแจ้งประมานงานและราคา และใบบัญชีรายการก่อสร้างในรูปแบบ PDF File (Portable Document Format)

ในการเสนอราคาให้เสนอราคาเป็นเงินบาทและเสนอราค้าได้เพียงครั้งเดียวและราคาเดียว โดยเสนอราคร่วม หรือราคาต่อหน่วย หรือราคาต่อรายการ ตามเงื่อนไขที่ระบุไว้ท้ายใบเสนอราคาให้ถูกต้องทั้งนี้ ราคร่วมที่เสนอจะต้องตรงกันทั้งตัวเลขและตัวหนังสือ ถ้าตัวเลขและตัวหนังสือไม่ตรงกัน ให้ถือตัวหนังสือเป็นสำคัญ โดยคิดราคร่วมทั้งสิ้นซึ่งรวมค่าภาษีมูลค่าเพิ่ม ภาษีอากรอื่น และค่าใช้จ่ายทั้งปวงไว้แล้ว

ราคาก่อสร้างจะต้องเสนอกำหนดยืนราคามิ่น้อยกว่า ๑๒๐ วัน ตั้งแต่วันเสนอราคาก่อสร้างในกำหนดยืนราคาก ผู้ยื่นข้อเสนอต้องรับผิดชอบราคาก่อสร้างไว้และจะถอนการเสนอราคามิได้

๔.๓ ผู้ยื่นข้อเสนอจะต้องเสนอกำหนดเวลาดำเนินการก่อสร้างแล้วเสร็จไม่เกิน ๑๕๐ วัน นับถัดจากวันลงนามในสัญญาจ้างหรือจากวันที่ได้รับหนังสือแจ้งจาก กรม ให้เริ่มทำงาน

๔.๔ ก่อนเสนอราคา ผู้ยื่นข้อเสนอควรตรวจสอบดูร่างสัญญา แบบรูป และรายการละเอียด ๆ ฯ ให้ถึงกันและเข้าใจเอกสารประกวดราคาจ้างอิเล็กทรอนิกส์ทั้งหมดเสียก่อนที่จะตกลงยื่นข้อเสนอตามเงื่อนไขในเอกสารประกวดราคาจ้างอิเล็กทรอนิกส์

๔.๕ ผู้ยื่นข้อเสนอจะต้องยื่นข้อเสนอและเสนอราคาก่อสร้างระบบจัดซื้อจัดจ้างภาครัฐด้วยอิเล็กทรอนิกส์ในวันที่ ระหว่างเวลา น. ถึง น. และเวลาในการเสนอราคาให้ถือตามเวลาของระบบจัดซื้อจัดจ้างภาครัฐด้วยอิเล็กทรอนิกส์เป็นเกณฑ์

เมื่อพ้นกำหนดเวลาด้วยข้อเสนอและเสนอราคาก่อสร้างแล้ว จะไม่รับเอกสารการยื่นข้อเสนอและเสนอราคามาใดๆ โดยเด็ดขาด

๔.๖ ผู้ยื่นข้อเสนอต้องจัดทำเอกสารสำหรับใช้ในการเสนอราคาก่อสร้างในรูปแบบไฟล์เอกสารประเภท PDF File (Portable Document Format) โดยผู้ยื่นข้อเสนอต้องเป็นผู้รับผิดชอบตรวจสอบความครบถ้วนถูกต้อง และชัดเจนของเอกสาร PDF File ก่อนที่จะยื่นยันการเสนอราคา แล้วจึงส่งข้อมูล (Upload) เพื่อเป็นการเสนอราคาให้แก่กรม ผ่านทางระบบจัดซื้อจัดจ้างภาครัฐด้วยอิเล็กทรอนิกส์

๔.๗ คณะกรรมการพิจารณาผลการประกวดราคาอิเล็กทรอนิกส์จะดำเนินการตรวจสอบคุณสมบัติของผู้ยื่นข้อเสนอแต่ละรายว่า เป็นผู้ยื่นข้อเสนอที่มีผลประโยชน์ร่วมกันกับผู้ยื่นข้อเสนอรายอื่นตามข้อ ๑.๖ (๑) หรือไม่ หากปรากฏว่าผู้ยื่นข้อเสนอรายใดเป็นผู้ยื่นข้อเสนอที่มีผลประโยชน์ร่วมกันกับผู้ยื่นข้อเสนอรายอื่น คณะกรรมการฯ จะตัดรายชื่อผู้ยื่นข้อเสนอราคาที่มีผลประโยชน์ร่วมกันนั้นออกจากเป็นผู้ยื่นข้อเสนอ

หากปรากฏต่อคณะกรรมการพิจารณาผลการประกวดราคาอิเล็กทรอนิกส์ว่า ก่อนหรือในขณะที่ มีการพิจารณาข้อเสนอ มีผู้ยื่นข้อเสนอรายใดกระทำการอันเป็นการขัดขวางการแข่งขันอย่างเป็นธรรมตามข้อ ๑.๖ (๒) และคณะกรรมการฯ เชื่อว่ามีการกระทำอันเป็นการขัดขวางการแข่งขันอย่างเป็นธรรม คณะกรรมการฯ จะตัดรายชื่อผู้ยื่นข้อเสนอรายนั้นออกจากเป็นผู้ยื่นข้อเสนอ และกรม จะพิจารณาลงโทษผู้ยื่นข้อเสนอดังกล่าวเป็นผู้ทิ้งงาน เว้นแต่ กรม จะพิจารณาเห็นว่าผู้ยื่นข้อเสนอรายนั้น มิใช่เป็นผู้ที่เริ่มให้มีการกระทำดังกล่าวและได้ให้ความร่วมมือเป็นประโยชน์ต่อการพิจารณาของกรม

๔.๘ ผู้ยื่นข้อเสนอจะต้องปฏิบัติตาม

- (๑) ปฏิบัติตามเงื่อนไขที่ระบุไว้ในเอกสารประกวดราคาอิเล็กทรอนิกส์
(๒) ราคานี้จะต้องเป็นราคาร่วมภาษีมูลค่าเพิ่ม และภาษีอื่นๆ (ถ้ามี) รวมค่าใช้จ่ายทั้งปวงไว้ด้วยแล้ว

(๓) ผู้ยื่นข้อเสนอจะต้องลงทะเบียนเพื่อเข้าสู่ระบบการเสนอราคา ตามวัน เวลา ที่กำหนด

- (๔) ผู้ยื่นข้อเสนอจะถอนการเสนอราคาที่เสนอแล้วไม่ได้
(๕) ผู้ยื่นข้อเสนอต้องศึกษาและทำความเข้าใจในระบบและวิธีการเสนอราคាតัวบอร์ด

ประกวดราคาอิเล็กทรอนิกส์ ของกรมบัญชีกลางที่แสดงไว้ในเว็บไซต์ www.gprocurement.go.th

๔. หลักประกันการเสนอราคา

ผู้ยื่นข้อเสนอต้องวางแผนหลักประกันการเสนอราคาร่วมกับการเสนอราคากองทัพจัดซื้อจัดจ้างภาครัฐด้วยอิเล็กทรอนิกส์ โดยใช้หลักประกันอย่างหนึ่งอย่างใดดังต่อไปนี้ จำนวน ๖๗๕,๐๐๐.๐๐ บาท (หกแสนเจ็ดหมื่นห้าพันบาทถ้วน)

๔.๑ เช็คหรือตราฟ์ที่ธนาคารเข็นสั่งจ่ายสถาบันโรคท่องอก ซึ่งเป็นเช็คหรือตราฟ์ลงวันที่ที่ใช้เช็คหรือตราฟ์นั้นชำระต่อเจ้าหน้าที่ในวันที่ยื่นข้อเสนอ หรือก่อนวันนั้นไม่เกิน ๓ วันทำการ

๔.๒ หนังสือค้ำประกันอิเล็กทรอนิกส์ของธนาคารภายใต้กฎหมายในประเทศไทยแบบที่คณะกรรมการนโยบายกำหนด

๔.๓ พันธบตรรัฐบาลไทย

๔.๔ หนังสือค้ำประกันของบริษัทเงินทุนหรือบริษัทเงินทุนหลักทรัพย์ที่ได้รับอนุญาตให้ประกอบกิจการเงินทุนเพื่อการพาณิชย์และประกอบธุรกิจค้ำประกันตามประกาศของธนาคารแห่งประเทศไทย ตามรายชื่อบริษัทเงินทุนที่ธนาคารแห่งประเทศไทยแจ้งเวียนให้ทราบ โดยอนุโลมให้ใช้ตามตัวอย่างหนังสือค้ำประกันของธนาคารที่คณะกรรมการนโยบายกำหนด

กรณีที่ผู้ยื่นข้อเสนอนำเช็คหรือตราฟ์ที่ธนาคารสั่งจ่ายหรือพันธบตรรัฐบาลไทยหรือหนังสือค้ำประกันของบริษัทเงินทุนหรือบริษัทเงินทุนหลักทรัพย์ มาวางเป็นหลักประกันการเสนอราคาก็ต้องส่งต้นฉบับเอกสารดังกล่าวมาให้กรรมตรวจสอบความถูกต้องในวันที่ ระหว่าง

เวลา น. ถึง น.

กรณีที่ผู้ยื่นข้อเสนอที่ยื่นข้อเสนอในรูปแบบของ "กิจการร่วมค้า" ประสงค์จะใช้หนังสือค้ำประกันอิเล็กทรอนิกส์ของธนาคารในประเทศไทยเป็นหลักประกันการเสนอราคาก็ต้องนำหนังสือค้ำประกันอิเล็กทรอนิกส์ฯ ดังนี้

(๑) กรณีที่กิจการร่วมค้าได้จดทะเบียนเป็นนิติบุคคลใหม่ ให้ระบุชื่อผู้ยื่นข้อเสนอในหนังสือค้ำประกันผู้ยื่นข้อเสนอ

(๒) กรณีที่กิจการร่วมค้าไม่ได้จดทะเบียนเป็นนิติบุคคลใหม่ ให้ระบุชื่อผู้เข้าร่วมค้ารายที่สัญญาร่วมค้ากำหนดให้เป็นผู้เข้ายื่นข้อเสนอ กับหน่วยงานของรัฐ เป็นผู้ยื่นข้อเสนอ

ทั้งนี้ "กิจการร่วมค้าที่จดทะเบียนเป็นนิติบุคคลใหม่" หมายความว่า กิจการร่วมค้าที่จดทะเบียนเป็นนิติบุคคลต่อกรมพัฒนาธุรักรัฐการค้า กระทรวงพาณิชย์

หลักประกันการเสนอราคามาตรฐานนี้ กรมจะคืนให้ผู้ยื่นข้อเสนอหรือผู้ค้ำประกันภายใน ๑๕ วันนับถัดจากวันที่กรมได้พิจารณาเห็นชอบรายงานผลคัดเลือกผู้ชนะการประกวดราคาเรียบร้อยแล้ว เว้นแต่ผู้ยื่นข้อเสนอ

รายที่คัดเลือกไว้ซึ่งเสนอราคาต่ำสุดหรือได้คะแนนรวมสูงสุดไม่เกิน ๓ ราย ให้คืนได้ต่อเมื่อได้ทำสัญญาหรือข้อตกลง
หรือผู้ยื่นข้อเสนอได้พ้นจากข้อผูกพันแล้ว

การคืนหลักประกันการเสนอราคา ไม่ว่าในกรณีใด ๆ จะคืนให้โดยไม่มีดอกเบี้ย

๖. หลักเกณฑ์และสิทธิในการพิจารณา

๖.๑ การพิจารณาผลการยื่นข้อเสนอประมวลราคาอิเล็กทรอนิกส์ครั้งนี้ กรรมจะพิจารณา
ตัดสินโดยใช้หลักเกณฑ์ ราคา /

๖.๒ การพิจารณาผู้ชนะการยื่นข้อเสนอ

กรณีใช้หลักเกณฑ์ราคาในการพิจารณาผู้ชนะการยื่นข้อเสนอ กรรม จะพิจารณาจาก
ราคารวม

๖.๓ หากผู้ยื่นข้อเสนอรายใดมีคุณสมบัติไม่ถูกต้องตามข้อ ๒ หรือยื่นหลักฐานการยื่นข้อ
เสนอไม่ถูกต้อง หรือไม่ครบถ้วนตามข้อ ๓ หรือยื่นข้อเสนอไม่ถูกต้องตามข้อ ๔ แล้ว คณะกรรมการพิจารณาผล การ
ประมวลราคาอิเล็กทรอนิกส์จะไม่รับพิจารณาข้อเสนอของผู้ยื่นข้อเสนอรายนั้น เว้นแต่ผู้ยื่นข้อเสนอรายได้เสนอ
เอกสารทางเทคนิคหรือรายละเอียดคุณลักษณะเฉพาะของพัสดุที่จะจ้างไม่ครบถ้วน หรือเสนอรายละเอียดแตกต่างไป
จากเงื่อนไขที่กำหนดไว้ในประกาศและเอกสารประมวลราคาอิเล็กทรอนิกส์ ในส่วนที่มิใช่สาระสำคัญและความ
แตกต่างนั้น ไม่มีผลทำให้เกิดการได้เปรียบเสียเปรียบต่อผู้ยื่นข้อเสนอรายอื่น หรือเป็นการผิดพลาดเล็กน้อย คณะกรรมการ
สามารถ อาจพิจารณาผ่อนปรนการตัดสิทธิผู้ยื่นข้อเสนอรายนั้น

๖.๔ กรรมสงวนสิทธิ์ไม่พิจารณาข้อเสนอของผู้ยื่นข้อเสนอโดยไม่มีการผ่อนผัน ในกรณีดังต่อ
ไปนี้

(๑) ไม่ปรากฏชื่อผู้ยื่นข้อเสนอรายนั้นในบัญชีรายชื่อผู้รับเอกสารประมวลราคา
อิเล็กทรอนิกส์ทางระบบจัดซื้อจัดจ้างด้วยอิเล็กทรอนิกส์ หรือบัญชีรายชื่อผู้ซื้อเอกสารประมวลราคาอิเล็กทรอนิกส์
ทางระบบจัดซื้อจัดจ้างด้วยอิเล็กทรอนิกส์ ของกรม

(๒) ไม่กรอกชื่อผู้ยื่นข้อเสนอในการเสนอราคาทางระบบจัดซื้อจัดจ้างด้วย
อิเล็กทรอนิกส์

(๓) เสนอรายละเอียดแตกต่างไปจากเงื่อนไขที่กำหนดในเอกสารประมวลราคา
อิเล็กทรอนิกส์ที่เป็นสาระสำคัญ หรือมีผลทำให้เกิดความได้เปรียบเสียเปรียบแก่ผู้ยื่นข้อเสนอรายอื่น

๖.๕ ในการตัดสินการประมวลราคาอิเล็กทรอนิกส์หรือในการทำสัญญา คณะกรรมการ
พิจารณาผลการประมวลราคาอิเล็กทรอนิกส์หรือกรรม มีสิทธิให้ผู้ยื่นข้อเสนอชี้แจงข้อเท็จจริงเพิ่มเติมได้ กรรมมีสิทธิที่
จะไม่รับข้อเสนอ ไม่รับราคา หรือไม่ทำสัญญา หากข้อเท็จจริงดังกล่าวไม่เหมาะสมหรือไม่ถูกต้อง

๖.๖ กรรมทรงไว้ซึ่งสิทธิที่จะไม่รับราคาต่ำสุด หรือราคานั่นราคาได หรือราคานี้เสนอห้ามด
กได้ และอาจพิจารณาเลือกจ้างในจำนวน หรือขนาด หรือเฉพาะรายการหนึ่งรายการใด หรืออาจจะยกเลิก การ
ประมวลราคาอิเล็กทรอนิกส์โดยไม่พิจารณาจัดซื้อจัดจ้างเลยก็ได สุดแต่จะพิจารณา หันนี้ เพื่อประโยชน์ของทางราชการเป็น
สำคัญ และให้ถือว่าการตัดสินของกรรมเป็นเด็ดขาดผู้ยื่นข้อเสนอจะเรียกร้องค่าใช้จ่าย หรือค่าเสียหายใดๆ มิได้ รวมทั้ง
กรรมจะพิจารณาเลิกการประมวลราคาอิเล็กทรอนิกส์และลงโทษผู้ยื่นข้อเสนอเป็นผู้ทิ้งงาน ไม่ว่าจะเป็นผู้ยื่นข้อ
เสนอที่ได้รับการคัดเลือกหรือไม่ก็ตาม หากมีเหตุที่เชื่อถือได้ว่ามีข้อเสนอกระทำการโดยไม่สุจริต เช่น การเสนอ
เอกสารอันเป็นเท็จ หรือใช้ชื่อบุคคลธรรมด้า หรือนิติบุคคลอื่นมาเสนอราคาแทน เป็นต้น

ในกรณีที่ผู้ยื่นข้อเสนอรายที่เสนอราคาต่ำสุด เสนอราคาต่ำจนคาดหมายได้ว่าไม่อาจดำเนิน

งานตามเอกสารประกวดราคาอิเล็กทรอนิกส์ได้ คณะกรรมการพิจารณาผลการประกวดราคาอิเล็กทรอนิกส์หรือกรรมจะให้ผู้ยื่นข้อเสนอันนั้นซึ่งแจงและแสดงหลักฐานที่ทำให้เชื่อได้ว่าผู้ยื่นข้อเสนอสามารถดำเนินงานตามเอกสารประกวดราคาอิเล็กทรอนิกส์ให้เสร็จสมบูรณ์ หากคำชี้แจงไม่เป็นที่รับฟังได้ กรม มีสิทธิที่จะไม่รับข้อเสนอหรือไม่รับราคาของผู้ยื่นข้อเสนอรายนั้น ทั้งนี้ผู้ยื่นข้อเสนอต้องกล่าวไม่มีสิทธิเรียกร้องค่าใช้จ่ายหรือค่าเสียหายใดๆ จากกรม

๖.๗ ก่อนลงนามในสัญญา กรม อาจประกาศยกเลิกการประกวดราคาอิเล็กทรอนิกส์ หากปรากฏว่ามีการกระทำที่เข้าลักษณะผู้ยื่นข้อเสนอที่คณะกรรมการประกวดราคาหรือที่ได้รับการคัดเลือกมีผลประโยชน์ร่วมกัน หรือมีส่วนได้เสียกับผู้ยื่นข้อเสนอรายอื่น หรือขัดขวางการแข่งขันอย่างเป็นธรรม หรือสมยอมกันกับผู้ยื่นข้อเสนอรายอื่น หรือเจ้าหน้าที่ในการเสนอราคา หรือส่อว่ากระทำการทุจริตอื่นๆ ในการเสนอราคา

๗. การทำสัญญาจ้างก่อสร้าง

ผู้ชนะการประกวดราคาอิเล็กทรอนิกส์จะต้องทำสัญญาจ้างตามแบบสัญญา ดังระบุในข้อ ๑.๓ หรือทำข้อตกลงเป็นหนังสือกับกรม ภายใน ๗ วัน นับถัดจากวันที่ได้รับแจ้ง และจะต้องวางหลักประกันสัญญา เป็นจำนวนเงินเท่ากับร้อยละ ๕ ของราคาก่อสร้างที่ประกวดราคาอิเล็กทรอนิกส์ ให้กรมยึดถือไว้ในขณะทำสัญญาโดยใช้หลักประกันอย่างหนึ่งอย่างใด ดังต่อไปนี้

๗.๑ เงินสด

๗.๒ เช็คหรือdraftที่ธนาคารเขียนสั่งจ่ายสถาบันโรคท่องอก ซึ่งเป็นเช็คหรือdraftที่ลงวันที่ที่ใช้เช็คหรือdraftที่นั้น ชำระต่อเจ้าหน้าที่ในวันทำสัญญา หรือก่อนวันนั้นไม่เกิน ๓ วันทำการ

๗.๓ หนังสือค้ำประกันของธนาคารภายนอกประเทศไทย ตามตัวอย่างที่คณะกรรมการนโยบายกำหนด ดังระบุในข้อ ๑.๔ (๑) หรือจะเป็นหนังสือค้ำประกันอิเล็กทรอนิกส์ตามวิธีการที่กรมบัญชีกลางกำหนด

๗.๔ หนังสือค้ำประกันของบริษัทเงินทุน หรือบริษัทเงินทุนหลักทรัพย์ที่ได้รับอนุญาตให้ประกอบกิจการเงินทุนเพื่อการพาณิชย์และประกอบธุรกิจค้ำประกันตามประกาศของธนาคารแห่งประเทศไทย ตามรายชื่อบริษัทเงินทุนที่ธนาคารแห่งประเทศไทยแจ้งไว้ในทราบ โดยอนุโลมให้ใช้ตามตัวอย่างหนังสือค้ำประกันของธนาคารที่คณะกรรมการนโยบายกำหนด ดังระบุในข้อ ๑.๔ (๑)

๗.๕ พันธบตรรัฐบาลไทย

หลักประกันนี้จะคืนให้ โดยไม่มีดอกเบี้ยภายใน ๑๕ วันนับถัดจากวันที่ผู้ชนะการประกวดราคา อิเล็กทรอนิกส์ (ผู้รับจ้าง) พ้นจากข้อผูกพันตามสัญญาจ้างแล้ว

๘. ค่าจ้างและการจ่ายเงิน

กรมจะจ่ายค่าจ้างซึ่งได้รวมภาษีมูลค่าเพิ่ม ตลอดจนภาษีอื่น ๆ และค่าใช้จ่ายทั้งปวงแล้ว โดยถือ ราคาเหมาร่วมเป็นเกณฑ์ และกำหนดการจ่ายเงินเป็น จำนวน ๓ งวด ดังนี้

งวดที่ ๑ เป็นจำนวนเงินในอัตราร้อยละ ๑๕ ของค่าจ้าง เมื่อผู้รับจ้างได้ปฏิบัติงาน จ่ายเมื่อผู้รับจ้างดำเนินการ - งานเตรียมการสถานที่และกันบริเวณก่อสร้าง - งานรื้อถอนและงานย้าย - กำหนดเส้นระดับและติดตั้งโครงสร้างผนัง, ฝ้าเพดาน - งานเดินท่อร้อยสายระบบไฟฟ้า - งานติดตั้งท่อลมระบบปรับอากาศ - งานเดินท่อระบบก๊าซทางการแพทย์ ทั้งหมดแล้วเสร็จ ให้แล้วเสร็จภายใน ๖๐ วัน

งวดที่ ๒ เป็นจำนวนเงินในอัตราร้อยละ ๕๑ ของค่าจ้าง เมื่อผู้รับจ้างได้ปฏิบัติงาน จ่ายเมื่อผู้รับจ้างดำเนินการ - งานติดตั้งฝ้าเพดานและผนังห้องผ่าตัด - งานติดตั้งเครื่องปรับอากาศ, เครื่องเติมอากาศและอุปกรณ์ระบบปรับอากาศ - งานติดตั้งโครงสร้างรองรับประตู ห้องผ่าตัดทั้งหมด - งานติดตั้งหน้าต่างทางเดินทั้งของเสีย - งานย้ายและติดตั้งอุปกรณ์ตู้Load, ตู้ควบคุมงานระบบไฟฟ้า - ทั้งหมดแล้วเสร็จ ให้แล้วเสร็จภายใน ๗๕ วัน

งวดสุดท้าย เป็นจำนวนเงินในอัตราอ้อยละ ๓๕ ของค่าจ้าง เมื่อผู้รับจ้างได้ปฏิบัติงานทั้งหมด ให้แล้วเสร็จเรียบร้อยตามสัญญาหรือข้อตกลงจ้างเป็นหนังสือ รวมทั้งทำสถานที่ก่อสร้างให้สะอาดเรียบร้อย ให้แล้วเสร็จภายใน ๔๕ วัน

๙. อัตราค่าปรับ

ค่าปรับตามสัญญาจ้างแบบท้ายเอกสารประกวดราคาอิเล็กทรอนิกส์นี้ หรือข้อตกลงจ้างเป็นหนังสือจะกำหนดดังนี้

๙.๑ กรณีที่ผู้รับจ้างนำงานที่รับจ้างไปจ้างช่วงให้ผู้อื่นทำอีกทดสอบนึงโดยไม่ได้รับอนุญาต จากร่ม จะกำหนดค่าปรับสำหรับการฝ่าฝืนดังกล่าวเป็นจำนวนอ้อยละ ๑๐.๐๐ ของวงเงินของงานจ้างช่วงนั้น

๙.๒ กรณีที่ผู้รับจ้างปฏิบัติผลิตสัญญาจ้างก่อสร้าง นอกเหนือจากข้อ ๙.๑ จะกำหนดค่าปรับ เป็นรายวันเป็นจำนวนเงินตัวในอัตราอ้อยละ ๐.๑๐ ของราคางานจ้าง

๑๐. การรับประกันความชำรุดบกพร่อง

ผู้ชนะการประกวดราคาอิเล็กทรอนิกส์ซึ่งได้ทำสัญญาจ้าง ตามแบบ ดังระบุในข้อ ๑.๓ หรือข้อ ๑ ตกใจจ้างเป็นหนังสือแล้วแต่กรณี จะต้องรับประกันความชำรุดบกพร่องของงานจ้างที่เกิดขึ้นภายใต้เงื่อนไขในระยะเวลา ไม่น้อยกว่า ๒ ปี นับถัดจากวันที่กรมได้รับมอบงาน โดยต้องรับผิดชอบซ่อมแซมแก้ไขให้ใช้การได้ดีดังเดิมภายใน ๑๕ วัน นับถัดจากวันที่ได้รับแจ้งความชำรุดบกพร่อง

๑๑. ข้อสงวนสิทธิในการยื่นข้อเสนอและอื่น ๆ

๑๑.๑ เงินค่าจ้างสำหรับงานจ้างครั้งนี้ ได้มาจากเงินบำรุงประจำปี ๒๕๖๓ สถาบันโรคท朗อก การลงนามในสัญญาจะกระทำได้ต่อเมื่อ กรมได้รับอนุมัติเงินค่าก่อสร้างจากเงินบำรุงประจำปี ๒๕๖๓ สถาบันโรคท朗อก

๑๑.๒ เมื่อกรมได้คัดเลือกผู้ยื่นข้อเสนอรายใดให้เป็นผู้รับจ้าง และได้ตกลงจ้าง ตามการประกวดราคาอิเล็กทรอนิกส์แล้ว ถ้าผู้รับจ้างจะต้องสั่งหรือนำสิ่งของมาเพื่องานจ้างดังกล่าวเข้ามายังต่างประเทศ และของนั้นต้องนำเข้ามาโดยทางเรือในเส้นทางที่มีเรือไทยเดินอยู่ และสามารถให้บริการรับขนได้ตามที่รัฐมนตรีว่าการกระทรวงคมนาคมประกาศกำหนด ผู้ยื่นข้อเสนอซึ่งเป็นผู้รับจ้างจะต้องปฏิบัติตามกฎหมายว่าด้วยการส่งเสริมการพาณิชยนาวี ดังนี้

(๑) แจ้งการสั่งหรือนำสิ่งของดังกล่าวเข้ามายังต่างประเทศต่อกรมเจ้าท่า ภายใน ๗ วัน นับตั้งแต่วันที่ผู้รับจ้างสั่งหรือซื้อของจากต่างประเทศ เว้นแต่เป็นของที่รัฐมนตรีว่าการกระทรวงคมนาคมประกาศยกเว้นให้บรรทุกโดยเรืออื่นได้

(๒) จัดการให้สิ่งของดังกล่าวบรรทุกโดยเรือไทย หรือเรือที่มีสิทธิเช่นเดียวกับเรือไทย จำกัดต่างประเทศมายังประเทศไทย เว้นแต่จะได้รับอนุญาตจากกรมเจ้าท่า ให้บรรทุกสิ่งของนั้น โดยเรืออื่นที่มิใช่เรือไทย ซึ่งจะต้องได้รับอนุญาตเช่นนั้นก่อนบรรทุกของลงเรืออื่น หรือเป็นของที่รัฐมนตรีว่าการกระทรวงคมนาคมประกาศยกเว้นให้บรรทุกโดยเรืออื่น

(๓) ในกรณีที่ไม่ปฏิบัติตาม (๑) หรือ (๒) ผู้รับจ้างจะต้องรับผิดตามกฎหมายว่าด้วยการส่งเสริมการพาณิชยนาวี

๑๑.๓ ผู้ยื่นข้อเสนอซึ่งกรมได้คัดเลือกแล้ว ไม่ไปทำสัญญาหรือข้อตกลงจ้างเป็นหนังสือภายในเวลาที่กำหนดดังระบุไว้ในข้อ ๗ กรมจะรับหลักประกันการยื่นข้อเสนอ หรือเรียกร้องจากผู้ออกหนังสือค้ำประกัน การ

ยื่นข้อเสนอทันที และอาจพิจารณาเรียกร้องให้ชดใช้ความเสียหายอื่น (ถ้ามี) รวมทั้งจะพิจารณาให้เป็นผู้ทิ้งงาน ตามระเบียบกระทรวงการคลังว่าด้วยการจัดซื้อจัดจ้างและการบริหารพัสดุภาครัฐ

๑๑.๔ กรมส่งวนสิทธิ์ที่จะแก้ไขเพิ่มเติมเงื่อนไข หรือกำหนดในแบบสัญญาหรือข้อตกลงจ้าง เป็นหนังสือให้เป็นไปตามความเห็นของสำนักงานอัยการสูงสุด (ถ้ามี)

๑๑.๕ ในกรณีที่เอกสารแนบท้ายเอกสารประกวดราคาอิเล็กทรอนิกส์นี้ มีความขัดหรือแย้งกัน ผู้ยื่นข้อเสนอจะต้องปฏิบัติตามคำวินิจฉัยของกรม คำวินิจฉัยดังกล่าวให้อีกเป็นที่สุด และผู้ยื่นข้อเสนอไม่มีสิทธิเรียกร้องค่าใช้จ่ายใดๆ เพิ่มเติม

๑๑.๖ กรม อาจประกาศยกเลิกการจัดจ้างในกรณีต่อไปนี้ได้ โดยที่ผู้ยื่นข้อเสนอจะเรียกร้องค่าเสียหายใดๆ จากกรมไม่ได้

(๑) กรมไม่ได้รับการจัดสรรเงินที่จะใช้ในการจัดจ้างหรือได้รับจัดสรรแต่ไม่เพียงพอที่จะทำการจัดจ้างครั้งนี้ต่อไป

(๒) มีการกระทำที่เข้าลักษณะผู้ยื่นข้อเสนอที่คณะกรรมการจัดจ้างหรือที่ได้รับการคัดเลือกมีผลประโยชน์ร่วมกัน หรือมีส่วนได้เสียกับผู้ยื่นข้อเสนอรายอื่น หรือขัดขวางการแข่งขันอย่างเป็นธรรมหรือสมยอมกัน กับผู้ยื่นข้อเสนอรายอื่น หรือเจ้าหน้าที่ในการเสนอราคา หรือส่อว่ากระทำการทุจริตอื่นในการเสนอราคา

(๓) การทำการจัดจ้างครั้งนี้ต่อไปอาจก่อให้เกิดความเสียหายแก่กรม หรือกระทบต่อประโยชน์สาธารณะ

(๔) กรณีอื่นในทำนองเดียวกับ (๑) (๒) หรือ (๓) ตามที่กำหนดในกฎกระทรวงซึ่งออกตามความในกฎหมายว่าด้วยการจัดซื้อจัดจ้างและการบริหารพัสดุภาครัฐ

๑๒. การปรับราคาค่างานก่อสร้าง

การปรับราคาค่างานก่อสร้างตามสูตรการปรับราคัดังระบุในข้อ ๑.๕ จะนำมาใช้ในกรณีที่ ค่างานก่อสร้างลดลงหรือเพิ่มขึ้น โดยวิธีการต่อไปนี้

ตามเงื่อนไข หลักเกณฑ์ สูตรและวิธีคำนวณที่ใช้กับสัญญาแบบปรับราคาได้ตามติดตามตัวตนรัฐมนตรี เมื่อวันที่ ๒๒ สิงหาคม ๒๕๓๗ เรื่อง การพิจารณาช่วยเหลือผู้ประกอบอาชีพงานก่อสร้าง ตามหนังสือสำนักเลขานุการ คณะกรรมการรัฐมนตรี ที่ นร ๐๒๐๓/ว ๑๐๙ ลงวันที่ ๒๕ สิงหาคม ๒๕๓๗

สูตรการปรับราคา (สูตรค่า K) จะต้องคงที่ที่ระดับที่กำหนดไว้ในวันแล้วเสร็จตามที่กำหนดไว้ในสัญญา หรือภายในระยะเวลาที่กรมได้ขยายออกไป โดยจะใช้สูตรของทางราชการที่ได้ระบุในข้อ ๑.๕

๑๓. มาตรฐานที่มีอย่าง

เมื่อกรมได้คัดเลือกผู้ยื่นข้อเสนอรายได้ให้เป็นผู้รับจ้างและได้ตกลงจ้างก่อสร้างตามประกาศนี้ แล้ว ผู้ยื่นข้อเสนอจะต้องตกลงว่าในการปฏิบัติงานก่อสร้างดังกล่าว ผู้เสนอราคาจะต้องมีและใช้ผู้มีคุณภาพดับปูช. ปูวส. และปูท. หรือเทียบเท่าจากสถาบันการศึกษาที่ ก.พ. รับรองให้เข้ารับราชการได้ ในอัตราไม่ต่ำกว่าร้อยละ ๑๐ ของแต่ละ สาขาช่างแต่จะต้องมีจำนวนช่างอย่างน้อย ๑ คน ในแต่ละสาขาช่าง ดังต่อไปนี้

๑๓.๑ สาขาช่างก่อสร้าง

๑๓.๒ สาขาช่างไฟฟ้า

๑๔. การปฏิบัติตามกฎหมายและระเบียบ

ในระหว่างระยะเวลาการก่อสร้าง ผู้ยื่นข้อเสนอที่ได้รับการคัดเลือกให้เป็นผู้รับจ้างต้องปฏิบัติตามหลักเกณฑ์ที่กฎหมายและระเบียบได้กำหนดไว้โดยเคร่งครัด

๑๕. การประเมินผลการปฏิบัติงานของผู้ประกอบการ
กรรม สามารถนำผลการปฏิบัติงานแล้วเสร็จตามสัญญาของผู้ยื่นข้อเสนอที่ได้รับการคัดเลือกให้เป็นผู้รับจ้างเพื่อนำมาประเมินผลการปฏิบัติงานของผู้ประกอบการ
ทั้งนี้ หากผู้ยื่นข้อเสนอที่ได้รับการคัดเลือกไม่ผ่านเกณฑ์ที่กำหนดจะถูกระงับการยื่นข้อเสนอหรือทำสัญญากับกรม ไว้ชั่วคราว

กรมการแพทย์

เมษายน ๒๕๖๓

บัญชีแสดงรายการก่อสร้างสำหรับงานก่อสร้างอาคาร

คณะกรรมการกำหนดราคาคลังงานก่อสร้าง


<input type="checkbox"/> โครงการก่อสร้าง ปรับปรุงห้องOR 3 และห้องOR 4			
<input type="checkbox"/> สถานที่ก่อสร้าง สถาบันโรคทรวงอก จังหวัดนนทบุรี			
<input type="checkbox"/> หน่วยงานออกแบบและรายการ	สถาบันโรคทรวงอก		
<input type="checkbox"/> แบบเลขที่	เอกสารเลขที่	ช.08/62	พื้นที่อาคาร 0 ตร.ม.
<input type="checkbox"/> ประมาณราคาตามแบบ ปร.4 จำนวน	แผ่น		จำนวนชั้น ชั้น
<input type="checkbox"/> ราคาก่อสร้าง สำนักดัชนีเศรษฐกิจการค้า กระทรวงพาณิชย์ กรุงเทพฯ ประจำเดือน มกราคม 2563			
<input type="checkbox"/> บัญชีค่าแรงงาน / ดำเนินการ สำหรับลดอัตราค่าแรงงานก่อสร้าง ฉบับปรับปรุงเดือน พฤษภาคม 2559			
<input type="checkbox"/> ประมาณราคามื่อวันที่ เดือน พ.ศ. <input type="checkbox"/> แจ้งราคามื่อเดือน			

หลักเกณฑ์การกำหนดราคาคลังงานก่อสร้าง หนังสือกรุงเทพมหานครลังที่ กค.0405.3 / ว.83 ลา.15 มีนาคม 2560

FACTOR . F ประมาณอาคาร เงื่อนไข - เงินล่วงหน้าจ่าย 0 % , - เงินประกันผลงานหัก 0 % , - ดอกเบี้ยเงินกู้ 6 % , ค่าภาษีมูลค่าเพิ่ม 7 %

ลำดับที่	รายการ	ราคาก่อสร้าง	หมายเหตุ
1	ค่างานส่วนที่ 1 ค่างานดันทุน (คำนวณในราคาน้ำ)	10,268,482.00	
	ราคารวมค่า Factor F 1.2924	13,270,986.13	
2	ค่างานส่วนที่ 2 หมวดงานครุภัณฑ์จัดซื้อ หรือสั่งซื้อ	0.00	
	ราคารวมค่าภาษีมูลค่าเพิ่ม (VAT) 7 %	0.00	
3	ค่างานส่วนที่ 3 ค่าใช้จ่ายพิเศษตามข้อกำหนดฯ (ถ้ามี)	36,000.00	
รวมเงิน (1)+(2)+(3)		13,306,986.13	
คิดเป็นเงินทั้งสิ้นโดยประมาณ		13,307,000.00	
ตัวอักษร	(สิบสามล้านสามแสนเจ็ดพันบาทถ้วน)		
<input type="checkbox"/> พื้นที่อาคาร	ตร.ม.	เฉลี่ยราคা	บาท / ตร.ม.

คณะกรรมการกำหนดรายละเอียดคุณลักษณะเฉพาะ

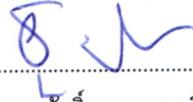(ลงชื่อ)..... ประธานกรรมการ

(นายชูศักดิ์ เกษมศานต์)

นายแพทย์ทรงคุณวุฒิ

(ลงชื่อ)..... กรรมการ

(นายปราโมทย์ ปรปักษ์ชาน)

นายแพทย์เชี่ยวชาญ

(ลงชื่อ)..... กรรมการ


(นายสุทธิศักดิ์ สุทธิบุตร)

นักวิชาการเงินและบัญชีชำนาญการ

(ลงชื่อ)..... กรรมการ

(นายสุรเดช สุกใส)

สถาปนิกปฏิบัติการ

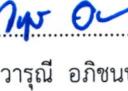(ลงชื่อ)..... กรรมการ


(นางสาวรุ่นี อภิชนบุตร)

เจ้าพนักงานพัสดุชำนาญงาน

(ลงชื่อ)..... กรรมการ

(นายรุ่งโรจน์ เนียมจันทร์)

นายช่างเทคนิคชำนาญงาน

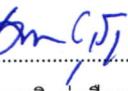(ลงชื่อ)..... กรรมการ

(นายสมชาติ รุ่งเรืองฤทธิชัย)

นักวิทยาศาสตร์

หมายเหตุ

- บริมาณงานใน BOQ.นี้เป็นแนวทางในการประมาณราคางานที่น้ำหนัก ผู้เสนอราคาก็ต้องตรวจสอบ

บริมาณที่ถูกต้องตามรูปแบบ และรายการก่อสร้างที่กำหนด

- หากต้องการใช้ BOQ.นี้ให้ผู้เสนอราคากอรกรายละเอียด จะต้องลงบprimanวัสดุ และราคากองก่อสร้าง

บัญชีแสดงรายการก่อสร้างสำหรับงานก่อสร้างอาคาร

โครงการก่อสร้าง	ปรับปรุงห้อง OR 3 และห้อง OR 4	แบบเลขที่ :	
สถานที่ก่อสร้าง	สถาบันโรคทรวงอก จังหวัดนนทบุรี	เอกสารเลขที่	ช.08/62
ลำดับ	รายการ	จำนวนเงิน	หมายเหตุ
	ส่วนที่ 1 ค่างานด้านทุน (ค่านวนในราคานุ)		
1	กลุ่มงานที่ 1 (คิดเฉพาะค่าวัสดุและค่าแรงงานหรือทุนซึ่งยังไม่รวมค่าอำนวยการ ดอกเบี้ย กำไร และภาษี)		
	1.1 งานพื้น	200,645.00	
	1.2 งานผนัง	2,636,312.00	
	1.3 งานฝ้าเพดาน	904,700.00	
	1.4 งานประตู	1,567,500.00	
	1.5 งานหน้าต่าง	133,550.00	
	1.6 งานไฟฟ้า	134,940.00	
	1.7 งานระบบก๊าซทางการแพทย์	899,830.00	
	1.8 งานระบบปรับอากาศ	3,094,005.00	
	1.9 งานอื่นๆ	106,000.00	
	รวมค่างานกลุ่มงานที่ 1	9,677,482.00	
2	กลุ่มงานที่ 2 (คิดเฉพาะค่าวัสดุและค่าแรงงานหรือทุนซึ่งยังไม่รวมค่าอำนวยการ ดอกเบี้ย กำไร และภาษี)		
	2.1 งานครุภัณฑ์จัดจ้าง หรือสั่งทำ	591,000.00	
	รวมค่างานกลุ่มงานที่ 2	591,000.00	
3	กลุ่มงานที่ 3 (คิดเฉพาะค่าวัสดุและค่าแรงงานหรือทุนซึ่งยังไม่รวมค่าอำนวยการ ดอกเบี้ย กำไร และภาษี)		
	รวมค่างานกลุ่มงานที่ 3	0.00	
	รวมค่างานส่วนที่ 1	10,268,482.00	

บัญชีแสดงรายการก่อสร้างสำหรับงานก่อสร้างอาคาร

โครงการก่อสร้าง	ปรับปรุงห้องOR 3 และห้องOR 4	แบบเลขที่	
สถานที่ก่อสร้าง	สถาบันโรคทรวงอก จังหวัดนนทบุรี	เอกสารเลขที่	ช.08/62
ผู้ประเมินราคা		วันที่ประเมินราคा	พื้นที่อาคาร
ผู้ปรับราคา		วันที่ปรับราคา	จำนวน
ผู้ตรวจสอบ			ชั้น

ลำดับ	รายการ	หน่วย	จำนวน	ค่าวัสดุ		ค่าแรงงาน		รวมเงิน
				ต่อหน่วย	เป็นเงิน	ต่อหน่วย	เป็นเงิน	
	ส่วนที่ 1 ค่างานต้นทุน (คำนวณในราคานุ)							
	1).กลุ่มงานที่ 1							
	(คิดเฉพาะค่าวัสดุและค่าแรงงานหรือทุนซึ่งยังไม่รวมค่าอำนวยการ ดอกเบี้ย กำไร และภาษี)							
1	งานสถาปัตยกรรม							
	1.1 งานพื้น							
1	กระเบื้องยางความหนาไม่น้อยกว่า 2 มม. ชนิด Antistatic โดยมีการปูเส้นทองแดงและการที่ใช้ต้องเป็นชนิด Antistatic พร้อมบัวตั้งขึ้นผนัง	ตร.ม.	109	1,550	168,950	120	13,080	182,030
2	พื้นปูด้วยกระเบื้องยางชนิดม้วนหนา 2.00 ม.							
	พร้อมบัวกระเบื้องยางสูง 0.10 ม.	ตร.ม.	33	380	12,540	120	3,960	16,500
3	บัวกระเบื้องยางสูง 0.10 ม.	ม.	47	30	1,410	15	705	2,115
	รวมเงิน				182,900		17,745	200,645
	1.2 งานผนัง							
1	โครงสร้างผนังห้อง (Substructure) ประกอบด้วย							
	3 ส่วนหลัก คือ Floor Rail, Sectional Support และ U-Shape ceiling Rail	ตร.ม.	161	3,000	483,000	350	56,350	539,350
2	ผนังห้องแบบถอดได้ Modular wall เป็นแผ่น							
	สเตนเลสหนา 0.8 มม. ประกบกับ Plasler Board หนา 18 มม. แบ่งเป็น 2 ชิ้นมีชุดยึดเข้ากับโครงสร้าง	ตร.ม.	161	12,500	2,012,500	320	51,520	2,064,020
3	ผนังโครงเครื่าชุบสังกะสี @0.40 ม. กรุแผ่นสมาร์ท บอร์ดหนาไม่น้อยกว่า 8 มม.	ตร.ม.	13	550	7,150	154	2,002	9,152
4	ผนังยิปซัม 9 มม. บุส่องด้านโครงเครื่าโลหะกันพื้นที่		39	480	18,720	130	5,070	23,790
	รวมเงิน				2,521,370		114,942	2,636,312
	1.3 งานฝ้าเพดาน							
1	แผ่นเหล็กอบสังกะสีหนาไม่น้อยกว่า 0.8 มม.							
	พับของทั้ง 4 ด้าน เคลือบผิวด้วยสีผุนอบความร้อน ขนาด 200x600 มม.	ตร.ม.	109	8,000	872,000	300	32,700	904,700
	รวมเงิน				872,000		32,700	904,700
	1.4 งานประตู							
1	ประตูบานเลื่อนอัตโนมัติ Hermatic seal ปิดด้วย Laminate สำหรับห้องผ่าตัด ขนาด 1.50x2.00 ม.	ชุด	3	250,000	750,000	5,000	15,000	765,000
2	ประตูบานเลื่อนอัตโนมัติปิดผิว Laminate สำหรับห้องผ่าตัด ขนาด 1.00x2.00 ม.	ชุด	2	220,000	440,000	4,000	8,000	448,000

โครงการก่อสร้าง ปรับปรุงห้อง OR 3 และห้อง OR 4
สถานที่ก่อสร้าง สถาบันโรคทรวงอก จังหวัดนนทบุรี

แบบเลขที่ ช.08/62

เอกสารเลขที่

ลำดับ	รายการ	หน่วย	จำนวน	ค่าวัสดุ		ค่าแรงงาน		รวมเงิน
				ต่อหน่วย	เป็นเงิน	ต่อหน่วย	เป็นเงิน	
3	ประตู laminate บานสวิง ขนาด 1.00x2.00 ม.	ชุด	2	80,000	160,000	3,500	7,000	167,000
4	ประตูอลูมิเนียมบานสวิง ขนาด 1.00x2.00 ม.	ชุด	3	25,000	75,000	2,500	7,500	82,500
5	ประตูชนิดสเตนเลสสำหรับห้องผ่าตัด							
	800x1200x500มม.	ชุด	2	50,000	100,000	2,500	5,000	105,000
	รวมเงิน				1,525,000		42,500	1,567,500
	1.5 งานหน้าต่าง							
1	W1	ชุด	2	18,000	36,000	1,000	2,000	38,000
2	W2	ชุด	1	85,800	85,800	9,750	9,750	95,550
	รวมเงิน				121,800		11,750	133,550
	1.6 งานไฟฟ้า							
1	เต้ารับไฟฟ้า	ชุด	44	180	7,920	80	3,520	11,440
2	โคมไฟ 4x45 w. หลอด LED T8 สำหรับ							
	Clean room	ชุด	18	4,000	72,000	200	3,600	75,600
3	สวิตซ์ทางเดียว	ชุด	4	250	1,000	100	400	1,400
4	เดินสายร้อยท่อดวงโคมและปลั๊ก	ชุด	62	600	37,200	150	9,300	46,500
	รวมเงิน				118,120		16,820	134,940
	1.7 งานระบบกําชากําการแพทย์							
1	Oxygen Outlet	ชุด	8	2,520	20,160	100	800	20,960
2	Nitrous Oxide Outlet	ชุด	4	2,520	10,080	100	400	10,480
3	compressed Air Outlet	ชุด	4	2,520	10,080	100	400	10,480
4	Vacuum Outlet	ชุด	8	2,520	20,160	100	800	20,960
5	Higt Pressure cantrol Panel	ชุด	2	25,000	50,000	300	600	50,600
	Evacuation unit	ชุด	2	30,000	60,000	300	600	60,600
7	Zone Valve							
	5 gases; 1/2", 1/2",1/2", 1/2",3/4"	ชุด	2	29,750	59,500	600	1,200	60,700
8	copper Tube ASTM B819 Type "L"							
	Size Ø 1/2"	ม.	153	167	25,551	38	5,814	31,365
	Size Ø 3/4"	ม.	43	269	11,567	66	2,838	14,405
9	Copper Fitting	ชุด	2	17,080	34,160	15,640	31,280	65,440
10	Hanger+Support+screw+N2	ชุด	2	13,660	27,320	10,000	20,000	47,320
11	Welding Gas+silver Aloy+N2	ชุด	2	3,410	6,820	5,000	10,000	16,820
12	Colov Code	ชุด	2	2,000	4,000	2,000	4,000	8,000
13	ตู้ควบคุมการจ่ายกําช co2 แบบ 3x3 CLY							
	พร้อมชุด Master Alarm	ชุด	1	370,000	370,000	0	0	370,000
14	หัวจ่ายกําช co2	ชุด	5	2,500	12,500	0	0	12,500
15	ระบบท่อ+อุปกรณ์+ค่าแรง co2	งาน	1	99,200	99,200	0	0	99,200
	รวมเงิน				821,098		78,732	899,830

โครงการก่อสร้าง ปรับปรุงห้องOR 3 และห้องOR 4

สถานที่ก่อสร้าง สถาบันโรคทรวงอก จังหวัดนนทบุรี

แบบเลขที่ ช.08/62

เอกสารเลขที่

	1.8 งานระบบปรับอากาศ							
1	เครื่องเติมอากาศชนิด Hybrid System ปริมาณลม 550 CFM ประกอบด้วยคอยล์ทำความเย็นชนิด น้ำเย็นและคอยล์ทำความเย็นชนิดน้ำยาพาร์กอมแผลง กรองอากาศชั้นต้นและชั้นกลาง ขนาดทำความเย็น	ชุด	2	261,675	523,350	3,750	7,500	530,850
2	เครื่องปรับอากาศปลดปล่อยพลังงาน Energy Free Dehumidifier Heat pipe ปริมาณลม 3,000CFM ประกอบด้วยคอยล์ทำความเย็นชนิดน้ำเย็นและ คอยล์ทำความเย็นชนิดทำความเย็นชนิดน้ำยาพาร์กอม ^{แผลง} กรองอากาศชั้นต้นและชั้นกลาง ขนาดทำความเย็น	ชุด	2	512,065	1,024,130	7,500	15,000	1,039,130
3	อุปกรณ์ลดความชื้น Heat pipe	ชุด	2	95,700	191,400	750	1,500	192,900
4	แผงกรองอากาศ Pre filter แบบ synthetic Fiber ขนาด 12"x24x2"	ชุด	4	400	1,600	75	300	1,900
5	แผงกรองอากาศ Pre filter แบบ synthetic Fiber ขนาด 24"x24"x2"	ชุด	4	590	2,360	750	3,000	5,360
6	แผงกรองอากาศ Medium Filter แบบ Metal Header ขนาด 12"x24"x4"	ชุด	4	1,770	7,080	75	300	7,380
7	แผงกรองอากาศ Medium Filter แบบ Metal Header ขนาด 24"x24"x4"	ชุด	4	2,418	9,672	75	300	9,972
8	แผงกรองอากาศ HEPA Filter ขนาด 24"x24" ความหนา 66 มม., Double Face Gurad	ชุด	4	6,375	25,500	75	300	25,800
9	แผงกรองอากาศ HEPA Filter ขนาด 24"x48" ความหนา 66 มม., Double Face Gurad	ชุด	12	7,275	87,300	75	900	88,200
10	Ceing Module for Hepa Filter ขนาด 24"x24"	ชุด	4	5,118	20,472	375	1,500	21,972
11	Ceing Module for Hepa Filter ขนาด 24"x48"	ชุด	12	5,645	67,740	375	4,500	72,240
12	Manometer สำหรับแผงกรองอากาศ	ชุด	4	1,755	7,020	225	900	7,920
13	Hanger+Supports	ชุด	4	4,405	17,620	750	3,000	20,620
14	ระบบท่อน้ำเย็นและท่อน้ำยาพาร์กอมจำนวน -ท่อน้ำเย็นและจำนวนสำหรับเครื่องเติมอากาศ AHU-6และ8	ชุด	2	9,750	19,500	2,250	4,500	24,000
	-ท่อน้ำเย็นและจำนวนสำหรับเครื่องเติมอากาศ AHU-7และ9	ชุด	2	11,250	22,500	3,750	7,500	30,000
	-ท่อน้ำยาและจำนวนสำหรับเครื่องปรับอากาศ AHU-6และ8	ชุด	2	5,250	10,500	2,250	4,500	15,000
	-ท่อน้ำยาและจำนวนสำหรับเครื่องปรับอากาศ AHU-6และ8	ชุด	2	7,500	15,000	3,750	7,500	22,500

โครงการก่อสร้าง ปรับปรุงห้องOR 3 และห้องOR 4

แบบเลขที่ ช.08/62

สถานที่ก่อสร้าง สถาบันโรคทรวงอก จังหวัดนนทบุรี

เอกสารเลขที่

	-ท่อน้ำทึ้งพร้อมอุณหภูมิ	ชุด	4	1,230	4,920	525	2,100	7,020
	-อุปกรณ์ประกอบห้องน้ำยา, Filter Dryer,							
	Sight Glass	ชุด	4	760	3,040	300	1,200	4,240
	-Hanger+Supports	ชุด	4	4,340	17,360	3,240	12,960	30,320
15	ระบบไฟฟ้าและควบคุม							
	-ตู้ระบบไฟฟ้าควบคุมห้องผ่าตัด	ชุด	2	37,980	75,960	750	1,500	77,460
	-อุปกรณ์ปรับความเร็วรอบมอเตอร์สำหรับเครื่องเติมอากาศ ขนาด 0.75 KW.	ชุด	2	22,050	44,100	375	750	44,850
	-อุปกรณ์ปรับความเร็วรอบมอเตอร์สำหรับเครื่องเติมอากาศ ขนาด 5.5 KW.	ชุด	2	34,125	68,250	375	750	69,000
	-อุปกรณ์ปรับความเร็วรอบมอเตอร์สำหรับเครื่องเติมอากาศ ขนาด 0.55 KW.	ชุด	2	19,275	38,550	225	450	39,000
	-Differential Pressure Transmitter สำหรับ							
	อุปกรณ์ปรับความเร็วรอบมอเตอร์เครื่องบีบอากาศ	ชุด	4	7,185	28,740	225	900	29,640
	-Differential Pressure Switch	ชุด	6	1,125	6,750	75	450	7,200
	-Digital Differential Pressure Transmitter &Display สำหรับอุปกรณ์ปรับความเร็วรอบ							
	มอเตอร์พัดลมระบบอากาศทิ้ง	ชุด	2	9,185	18,370	150	300	18,670
	-PLC Controller	ชุด	2	27,150	54,300	500	1,000	55,300
	-Touch Screen Controller ของห้องผ่าตัด	ชุด	2	32,770	65,540	375	750	66,290
	-Duct Temperature &Humidity Probe	ชุด	2	6,370	12,740	150	300	13,040
	-Temperature sensor สำหรับเครื่องเติมอากาศ	ชุด	2	280	560	35	70	630
	-งานระบบไฟฟ้า	ชุด	2	20,000	40,000	13,800	27,600	67,600
	-งานระบบควบคุม	ชุด	2	14,590	29,180	13,300	26,600	55,780
16	ท่อลมและหัวจ่าย							
	-สังกะสี No 24	ตร.พ	1,403	16	22,448	17	23,851	46,299
	-สังกะสี No 22	ตร.พ	1,976	19	37,544	20	39,520	77,064
	-ฉนวนยาง PE หนา 24 มม.	ตร.พ	2,638	30	79,140	16	42,208	121,348
	-Duct Silencer	ชุด	2	18,750	37,500	3,750	7,500	45,000
	-Duct Hanger&Supports	งาน	1	39,400	39,400	0	0	39,400
	-Acrylic Duct Sealant & Adhesive	งาน	1	30,000	30,000	0	0	30,000
	เกลี้ยกลุ่มและอุปกรณ์	งาน	1	8,000	8,000	0	0	8,000
	-อุปกรณ์ประกอบ (VD, GD etc)	งาน	1	5,000	5,000	0	0	5,000
17	พัดลมระบบอากาศ							
	-พัดลมระบบอากาศ 200 cfm	ชุด	2	8,655	17,310	500	1,000	18,310
	-Hanger & Supports	ชุด	2	600	1,200	300	600	1,800
	รวมเงิน				2,838,646		255,359	3,094,005

โครงการก่อสร้าง ปรับปรุงห้องOR 3 และห้องOR 4

สถานที่ก่อสร้าง สถาบันโรคท่องอก จังหวัดนนทบุรี

แบบเลขที่ ช.08/62

เอกสารเลขที่

วิธีคำนวณเทียบอัตราส่วนเพื่อหาค่า FACTOR F

โครงการปรับปรุงห้องน้ำประจำชั้น 1 ชั้น 5 และปรับปรุงสำนักงานห้องยานพาหนะและบริการกลางกองบริหารงานทั่วไป

กรณีค่างานอยู่ระหว่างช่วงของค่างานตื้นทุนที่กำหนดในตาราง Factor F ให้เทียบอัตราส่วน เพื่อหา Factor F ดังนี้

$$\text{สูตร} \quad \text{ค่า Factor F} = D - \left\{ \frac{(D - E) - (A - B)}{(C - B)} \right\}$$

$$\text{ค่างานตื้นทุน} \quad \text{ค่าวัสดุและค่าแรงงาน} = 10,268,482.00 \text{ บาท}$$

$$\text{รวมเป็นเงินประมาณ} = 10,268,482.00 \text{ บาท}$$

เงื่อนไข	เงินล่วงหน้าจ่าย	0%	ดอกเบี้ยเงินกู้	6% ต่อปี
	เงินประกันผลงานหัก	0%	ภาษีมูลค่าเพิ่ม	7%

เมื่อ	ต้องการหาค่า Factor F ของค่างานตื้นทุน	= A	=	10,268,482.00 บาท
	ค่างานตื้นทุนตัวต่ำกว่าค่างานตื้นทุน A	= B	=	10,000,000.00 บาท
	ค่างานตื้นทุนตัวสูงกว่าค่างานตื้นทุน A	= C	=	15,000,000.00 บาท
	ค่า Factor F ของค่างานตื้นทุน B	= D	=	1.2943
	ค่า Factor F ของค่างานตื้นทุน C	= E	=	1.2594

$$\text{แทนค่าสูตร} \quad \text{ค่า Factor F} = 1.2943 - \left\{ \frac{(1.2943 - 1.2594) \times (10,268,482.00 - 10,000,000.00)}{(15,000,000.00 - 10,000,000.00)} \right\}$$

$$\text{ค่าFactor F} = 1.2943 - 0.0018740044 \quad \boxed{1.2924}$$

รายละเอียดคุณลักษณะเฉพาะจ้างปรับปรุงห้อง OR ๓ และห้อง OR ๔ จำนวน ๑ งาน

สถาบันโรคท朗อก กรรมการแพทย์

๑. ความเป็นมา

สถาบันโรคท朗อก กรรมการแพทย์ มีความประสงค์จะจ้างปรับปรุงห้อง OR ๓ และห้อง OR ๔ จำนวน ๑ งาน ในวงเงิน ๓๐,๕๐๐,๐๐๐.๐๐ บาท (สิบสามล้านห้าแสนบาทถ้วน) ด้วยเงินบำรุงสถาบันโรคท朗อก ตามแผนจัดจ้างประจำปีงบประมาณ พ.ศ.๒๕๖๓ หมวดที่ดินและสิ่งก่อสร้าง ลำดับที่ ๕ และลำดับที่ ๖

๒. วัตถุประสงค์

เพื่อปรับปรุงห้อง OR ๓ และห้อง OR ๔

๓. คุณสมบัติของผู้ยื่นข้อเสนอ

๓.๑ มีความสามารถตามกฎหมาย

๓.๒ ไม่เป็นบุคคลล้มละลาย

๓.๓ ไม่อยู่ระหว่างเลิกกิจการ

๓.๔ ไม่เป็นบุคคลซึ่งอยู่ระหว่างถูกเรียกจับการยื่นข้อเสนอหรือทำสัญญากับหน่วยงานของรัฐไว้ชั่วคราว เนื่องจากเป็นผู้ที่ไม่ผ่านเกณฑ์การประเมินผลการปฏิบัติงานของผู้ประกอบการตามระเบียบที่รัฐมนตรีว่าการกระทรวงการคลัง กำหนดตามที่ประกาศเผยแพร่ในระบบเครือข่ายสารสนเทศของกรมบัญชีกลาง

๓.๕ ไม่เป็นบุคคลซึ่งถูกห้ามไว้ในบัญชีรายชื่อผู้ที่้งานและได้แจ้งไว้ข้อให้เป็นผู้ที่้งานของหน่วยงานของรัฐในระบบเครือข่ายสารสนเทศของกรมบัญชีกลาง ซึ่งรวมถึงนิติบุคคลที่ผู้ที่้งานเป็นหุ้นส่วน ผู้จัดการ กรรมการผู้จัดการ ผู้บริหาร ผู้มีอำนาจในการดำเนินงานในกิจการของนิติบุคคลนั้นด้วย

๓.๖ มีคุณสมบัติและไม่มีลักษณะต้องห้ามตามที่คณะกรรมการนโยบายการจัดซื้อจัดจ้างและ การบริหารพัสดุภาครัฐกำหนดในราชกิจจานุเบกษา

๓.๗ เป็นนิติบุคคลผู้มีอาชีพรับจ้างงานที่ประมวลราคาก่อสร้าง

๓.๘ ไม่เป็นผู้มีผลประโยชน์ร่วมกันกับผู้ยื่นข้อเสนอรายอื่นที่เข้ายื่นข้อเสนอให้แก่ สถาบันโรคท朗อก ณ วันประกาศประมวลราคาก่อสร้างใหม่ หรือไม่เป็นผู้กระทำการอันเป็นการขัดขวางการแข่งขันอย่างเป็นธรรมใน การประมวลราคาก่อสร้างครั้งนี้

๓.๙ ไม่เป็นผู้ได้รับเอกสารหรือความคุ้มกัน ซึ่งอาจปฏิเสธไม่ยอมขึ้นศาลไทย เว้นแต่ระบุของผู้ยื่นข้อเสนอได้มีคำสั่งให้สละเอกสารหรือความคุ้มกันเข่นว่า้นั้น

๓.๑๐ ผู้ยื่นข้อเสนอต้องมีผลงานก่อสร้างประเภทเดียวกันกับงานที่ประมวลราคاج้างก่อสร้าง ในวงเงินไม่น้อยกว่า ๖,๕๐๐,๐๐๐.๐๐ บาท (หกล้านห้าแสนบาทถ้วน) และเป็นผลงานที่เป็นคู่สัญญาโดยตรงกับหน่วยงานของรัฐหรือหน่วยงานเอกชนที่สถาบันฯ เชื่อถือ

ผู้ยื่นข้อเสนอที่เสนอราคาในรูปแบบของ “กิจการร่วมค้า” ต้องมีคุณสมบัติ ดังนี้

(๑) กรณีที่กิจการร่วมค้าได้จดทะเบียนเป็นนิติบุคคลใหม่ กิจการร่วมค้าจะต้องมีคุณสมบัติครบถ้วน ตามเงื่อนไขที่กำหนดไว้ในเอกสารประมวลราค และการเสนอราคาให้เสนอราคาในนาม “กิจการร่วมค้า” ส่วนคุณสมบัติด้านผลงานก่อสร้าง กิจการร่วมค้าดังกล่าวสามารถนำผลงานก่อสร้างของผู้เข้าร่วมค้ามาใช้แสดงเป็นผลงานก่อสร้างของ กิจการร่วมค้าที่เข้าประมวลราคайдี

(๒) กรณีที่กิจการร่วมค้าไม่ได้จดทะเบียนเป็นนิติบุคคลใหม่ นิติบุคคลแต่ละนิติบุคคลที่เข้าร่วมค้า ทุกรายจะต้องมีคุณสมบัติครบถ้วนตามเงื่อนไขที่กำหนดไว้ในเอกสารประมวลราค เว้นแต่ในกรณีที่กิจการร่วมค้าได้มีข้อตกลงระหว่างผู้เข้าร่วมค้าเป็นลายลักษณ์อักษรกำหนดให้ผู้เข้าร่วมค้ารายใดรายหนึ่งเป็นผู้รับผิดชอบหลักในการ เข้าเสนอราคาภัยกับหน่วยงานของรัฐ และแสดงหลักฐานดังกล่าวมาพร้อมการยื่นข้อเสนอประมวลราคทางระบบจัดซื้อ จัดจ้างภาครัฐด้วยอิเล็กทรอนิกส์ กิจการร่วมค้านี้สามารถใช้ผลงานก่อสร้างของผู้เข้าร่วมค้าหลักรายเดียวเป็น ผลงานก่อสร้างของกิจการร่วมค้าที่ยื่นเสนอราคาได้

ทั้งนี้ “กิจการร่วมค้าที่จดทะเบียนเป็นนิติบุคคลใหม่” หมายความว่า กิจการร่วมค้าที่จดทะเบียน เป็นนิติบุคคลต่อกรมพัฒนาธุริกิจการค้ากระทรวงพาณิชย์

๓.๑ ผู้ยื่นข้อเสนอต้องลงทะเบียนในระบบจัดซื้อจัดจ้างภาครัฐด้วยอิเล็กทรอนิกส์ (Electronic Government Procurement: e - GP) ของกรมบัญชีกลาง

๓.๒ ผู้ยื่นข้อเสนอซึ่งได้รับคัดเลือกเป็นคู่สัญญาต้องลงทะเบียนในระบบจัดซื้อจัดจ้างภาครัฐ ด้วยอิเล็กทรอนิกส์ (Electronic Government Procurement: e - GP) ของกรมบัญชีกลางตามที่คณะกรรมการ ป.ป.ช. กำหนด

๓.๓ ผู้ยื่นข้อเสนอต้องไม่อยู่ในฐานเป็นผู้ไม่傳送บัญชีรายรับรายจ่ายหรือ傳送บัญชีรายรับรายจ่าย ไม่ถูกต้องครบถ้วนในสาระสำคัญตามที่คณะกรรมการ ป.ป.ช. กำหนด

๓.๔ ผู้ยื่นข้อเสนอซึ่งได้รับคัดเลือกเป็นคู่สัญญาต้องรับและจ่ายเงินผ่านบัญชีธนาคาร เว้นแต่ การจ่ายเงินแต่ละครั้งจะมีมูลค่าไม่เกินสามหมื่นบาทคู่สัญญาจ่ายเป็นเงินสดก็ได้ตามที่คณะกรรมการ ป.ป.ช. กำหนด

๔. ข้อปฏิบัติของผู้เสนอราคา

๔.๑ ผู้เสนอราคาจะต้องมีผู้ควบคุมงาน ที่ต้องมีความรู้เกี่ยวกับงานจ้าง ซึ่งมีมาตรฐานศึกษา ประกาศนียบัตรวิชาชีพชั้นสูง หรือสูงกว่าที่กำหนด และควบคุมดูแลประสานงานตลอดเวลา

๔.๒ ผู้เสนอราคาต้องไม่เป็นผู้อยู่ระหว่างการรับจ้างทำงานประเภทก่อสร้าง ซ่อมแซมอาคาร ปรับปรุงอาคาร ของสถาบันโรคท่องเที่ยว กรรมการแพทย์ ที่สิ้นสุดระยะเวลาการจ้างตามสัญญาจ้างแล้ว แต่งงาน ดังกล่าว yang ดำเนินการไม่แล้วเสร็จ

๔.๓ คนงานทั้งหมดของผู้เสนอราคา ต้องจัดให้เพียงพอต่อการทำงานในแต่ละวัน บุคคลที่ ถือสัญชาติไทยต้องขึ้นทะเบียนนายจ้าง/ลูกจ้างตาม พรบ.ประกันสังคม พ.ศ. ๒๕๓๓ ให้ถูกต้อง ถ้าหากเป็น คุณงานต่างด้าวจะต้องขึ้นทะเบียนแรงงานต่างด้าว ตามพระราชบัญญัติการทำงานของคนต่างด้าว พ.ศ. ๒๕๔๑

๔.๔ ผู้ที่ได้รับการคัดเลือกในการจ้างปรับปรุงห้อง OR ๓ และห้อง OR ๔ จำนวน ๑ งานจะต้อง เสนอรูปแบบตัวอย่างวัสดุ อุปกรณ์ ที่จะนำไปใช้ในงานนี้ให้สถาบันฯ ทราบก่อนดำเนินงาน (จัดทำรูปแบบเป็นชุด เรื่องละ ๓ ชุด)

๔.๕ การแต่งกายของคนงานทั้งหมด (ผู้รับจ้างหลักและผู้รับจ้างรายย่อย) ต้องมีชุดทำงาน (เสื้อ) เป็นฟอร์มเดียวกัน และติดบัตรพนักงานของผู้รับจ้างที่หน้าอกเสื้อทุกคน พร้อมส่งสำเนาบัตรประชาชน คุณงานทุกคนก่อนเข้ามาทำงานอย่างน้อย ๓ วัน โดยส่งเอกสารที่ฝ่ายพัสดุและบำรุงรักษา สถาบันโรคท่องเที่ยว

๔.๖ ในระหว่างการดำเนินงานปรับปรุง ผู้เสนอราคาจะต้องจัดหาวัสดุปกคุณบริเวณพื้นที่ ปรับปรุงไม่ให้เกิดความชำรุดเสียหายและเพื่อป้องกันผุนละอองที่เกิดจากการทำงาน หากเกิดความชำรุด เสียหายต่อทรัพย์สินของผู้ว่าจ้าง ผู้เสนอราคาจะต้องรับผิดชอบต่อความเสียหายที่เกิดขึ้นทั้งหมด และหักจาก สิ้นสุดงานในแต่ละวันผู้เสนอราคาจะต้องจัดหาเจ้าหน้าที่ทำความสะอาดพื้นที่หลังจากทำงานทุกวัน

๔.๗ รายละเอียดอื่นๆ (เพิ่มเติม)

(๑) กำหนดเวลาในการปฏิบัติงาน ให้ผู้รับจ้างปฏิบัติงานได้ตั้งแต่ ๐๗.๓๐ – ๑๗.๐๐ น.

หากผู้รับจ้างมีความจำเป็นต้องปฏิบัติงานนอกเหนือจากเวลาที่กำหนด จะต้องเสนอผู้ว่าจ้างให้พิจารณา อนุญาตก่อน ทั้งนี้จะต้องไม่ก่อให้เกิดความเดือดร้อน รำคาญต่อบริเวณใกล้เคียง

(๒) สถาบันโรคท่องเที่ยว กรรมการแพทย์ ไม่อนุญาตให้ผู้ควบคุมงานและคนงานของผู้รับจ้าง
- พากค้างคืนในสถานที่ก่อสร้าง
- ห้ามสูบบุหรี่ในบริเวณสถานที่ก่อสร้างอย่างเด็ดขาด

(๓) ผู้รับจ้างจะต้องดำเนินการ

- เตรียมมาตรการป้องกันอัคคีภัย เช่น จัดหาถังดับเพลิงเคมีชนิดทึบ ติดตั้งไว้ประจำพื้นที่ก่อสร้าง

- ค่าน้ำประปา ไฟฟ้า ที่ใช้ในการปรับปรุงฯ เป็นความรับผิดชอบของผู้รับจ้างจะต้องจ่ายให้สถาบันโรคทวงออก กรมการแพทย์ ตามที่สถาบันฯ กำหนด หรือติดตั้งมิเตอร์ไฟฟ้าและประปาชั่วคราว โดยจะต้องทำหนังสือแจ้งสถาบันฯ ก่อนดำเนินการติดตั้ง

- การก่อสร้างที่ต้องระบุการทำงานของเจ้าหน้าที่สถาบันฯ ให้แจ้งแผนการทำงานล่วงหน้าเพื่อทางสถาบันฯ จะได้เตรียมบัญชีรายการ และให้ผู้รับจ้างกันรับข้อบทการทำงานให้เรียบร้อย

- ทำหนังสือส่งคืนวัสดุที่รื้อถอนจากการก่อสร้างทั้งหมดคืนสถาบันโรคทวงออก โดยเศษวัสดุผู้รับจ้างต้องขนย้ายออกสถาบันฯ ค่าใช้จ่ายในการดำเนินการเป็นภาระของผู้รับจ้าง

- จัดหาที่วางวัสดุก่อสร้างต่างๆให้เป็นระเบียบภายในสถานที่ก่อสร้าง

- แจ้งพนักงานรักษาความปลอดภัยทุกครั้งก่อนเข้า – ออก สถานที่ก่อสร้าง

- ใช้ห้องน้ำภายในพื้นที่ก่อสร้างเท่านั้น

- ปิดน้ำและไฟฟ้าภายในห้องน้ำที่ไม่ใช้งาน และจะต้องดูแลความเรียบร้อยภายในอาคารสถานที่ของสถาบันโรคทวงออก

(๔) ในเวลาพัก สถาบันโรคทวงออก ไม่อนุญาตคนงานของผู้รับจ้างอยู่ในบริเวณอื่น นอกจากพื้นที่ก่อสร้างเท่านั้น

(๕) ก่อนเลิกงาน สถาบันโรคทวงออก จะดำเนินการให้พนักงานรักษาความปลอดภัยตรวจสอบทรัพย์สินก่อนออกจากสถานที่ก่อสร้าง

๕. แบบรูปรายการหรือคุณลักษณะเฉพาะ

ลักษณะงานเป็นงานปรับปรุงอาคารเดิม และงานอื่นๆตามรายละเอียดแบบรูปรายการ

๕.๑ แบบปรับปรุงจ้างปรับปรุงห้อง OR ๓ และห้อง OR ๔ จำนวน ๑ งาน จำนวน ๒๓ แผ่น

๕.๒ ประมาณราคา (แบบ ปร.๖ , แบบ ปร.๕(ก) , แบบ ปร.๕) จำนวน ๘ แผ่น

๕.๓ ใบแบ่งงานและงวดเงิน จำนวน ๒ แผ่น

๕.๔ รายการผลิตภัณฑ์วัสดุและอุปกรณ์ก่อสร้างมาตรฐาน เอกสารเลขที่ ก.๙๙/ก.ค./๖๐ จำนวน ๑ เล่ม

๕.๕ มาตรฐานการก่อสร้างอาคาร พ.ศ. ๒๕๕๓ จำนวน ๑ เล่ม

๕.๖ รายละเอียดข้อกำหนดหมวดงานวิศวกรรมไฟฟ้าและสื่อสาร เอกสารเลขที่ ก.๑๕๕/ก.ย./๕๓ จำนวน ๑ เล่ม

๕.๗ รายการแบบขยายรายละเอียดการติดตั้ง ประตู-หน้าต่าง อลูมิเนียม เอกสารเลขที่ ก. ๑๔๗/ก.ย./๕๓ และ รายละเอียดการทาสีอาคาร เอกสารเลขที่ ก.๑๔๙/ก.ย./๕๓ จำนวน ๑ เล่ม

๕.๘ รายละเอียดข้อกำหนดลิฟต์ขนส่ง เอกสารเลขที่ ก.๑๕๓/ก.ย./๕๓ , รายละเอียดข้อกำหนดอุปกรณ์ ระบบก๊าซทางการแพทย์ เอกสารเลขที่ ก.๑๔๙/ก.ย./๕๓ , รายละเอียดข้อกำหนดระบบเครื่องปรับอากาศแบบแยกส่วน (SPLIT TYPE) เอกสารเลขที่ ก.๑๕๐/ก.ย./๕๓ , รายละเอียดข้อกำหนดเครื่องปรับอากาศ ชนิดน้ำเย็นฯ เอกสารเลขที่ ก.๑๕๒/ก.ย./๕๓ , รายละเอียดข้อกำหนดระบบเครื่องปรับอากาศแบบรวมศูนย์ชนิดปรับปริมาณน้ำยาอัตโนมัติ เอกสารเลขที่ ก.๑๕๑/ก.ย./๕๓ จำนวน ๑ เล่ม

๕.๙ รายละเอียดคุณลักษณะเฉพาะจ้างปรับปรุงห้อง OR ๓ และห้อง OR ๔ จำนวน ๑ งาน จำนวน ๕ แผ่น

๕.๑๐ เอกสารอื่นๆ (ถ้ามี)

๕.๑๑ หากรายละเอียดประกอบแบบและรูปแบบรายการของผู้ออกแบบขัดแย้งกัน ให้อยู่ในดุลยพินิจของคณะกรรมการตรวจรับพัสดุ

๕.๑๒ แบบบางส่วนอาจจำเป็นต้องมีการแก้ไข เพื่อให้เหมาะสมตามเจตนาของผู้ใช้งาน ผู้รับจ้างต้องให้ความร่วมมือในการแก้ไขแบบ และเตรียมการก่อสร้างให้สอดคล้องกัน

๖. สถานที่ปรับปรุง

ห้อง OR ๓ และห้อง OR ๕ จำนวน ๑ งาน ณ สถาบันโรคทรวงอก

๗. ระยะเวลาดำเนินการ

กำหนดเวลาส่งมอบพื้นที่ หรือให้งานนั้นแล้วเสร็จภายใน ๑๙๐ วัน นับถ้วนจากวันลงนามในสัญญา

๘. การแบ่งภาระงาน

จำนวนภาระในการส่งมอบ ๓ งาน ระยะเวลา ก่อสร้าง ๑๙๐ วัน

งวดที่ ๑ จำนวนเงิน ๑๔ % (ร้อยละสิบสี่ของวงเงินสัญญาจ้าง)

จ่ายเมื่อผู้รับจ้างดำเนินการ

- งานเตรียมการสถานที่และกันบริเวณก่อสร้าง
- งานรื้อถอนและงานย้าย
- กำหนดเส้นระดับและติดตั้งโครงสร้างผนัง,ฝ้าเพดาน
- งานเดินท่อร้อยสายระบบไฟฟ้า
- งานติดตั้งท่อลมระบบปรับอากาศ
- งานเดินท่อระบบก๊าซทางการแพทย์

ทั้งหมดแล้วเสร็จ (กำหนดระยะเวลา ๖๐ วัน)

งวดที่ ๒ จำนวนเงิน ๕๔ % (ร้อยละห้าสิบเอ็ดของวงเงินสัญญาจ้าง)

จ่ายเมื่อผู้รับจ้างดำเนินการ

- งานติดตั้งฝ้าเพดานและผนังห้องผ่าตัด
- งานติดตั้งเครื่องปรับอากาศ,เครื่องเติมอากาศและอุปกรณ์ระบบปรับอากาศ
- งานติดตั้งโครงสร้างรองรับประตู ห้องผ่าตัดทั้งหมด
- งานติดตั้งหน้าต่างทางเดินทึ่งของเสีย
- งานย้ายและติดตั้งอุปกรณ์ตู้Load,ตู้ควบคุมงานระบบไฟฟ้า
- ทั้งหมดแล้วเสร็จ (กำหนดระยะเวลา ๗๕ วัน)

งวดที่ ๓ จำนวนเงิน ๓๑ % (ร้อยละสามสิบห้าของวงเงินสัญญาจ้าง)

จ่ายเมื่อผู้รับจ้างดำเนินการ

- งานติดตั้งประตูห้องผ่าตัด
- งานติดตั้งอุปกรณ์ Built in
- งานติดตั้งระบบไฟฟ้าแสงสว่าง
- งานพื้น
- งานติดตั้งอุปกรณ์ระบบต่างๆ
- งานทดสอบระบบ
- งานทำความสะอาดเก็บขยะเก็บเศษวัสดุ
- ดำเนินการตามรูปแบบที่กำหนด ทั้งหมดแล้วเสร็จครบถ้วนถูกต้อง ตามรูปแบบและรายการสัญญาทุกประการ รวมทั้งทำความสะอาดบริเวณสถานที่ก่อสร้างให้สะอาด เรียบร้อย
- ทั้งหมดแล้วเสร็จ (กำหนดระยะเวลา ๔๕ วัน)

๙. วงเงินในการจัดหา

วงเงิน ๑๓,๕๐๐,๐๐๐.๐๐ บาท (สิบสามล้านห้าแสนบาทถ้วน) ด้วยเงินบำรุงสถาบัน-โรคท่วงอก ตามแผนจัดจ้างประจำปีงบประมาณ พ.ศ.๒๕๖๓ หมวดที่ดินและสิ่งก่อสร้าง ลำดับที่ ๕ และลำดับที่ ๖

๑๐. การประกันการชำระเงิน

ผู้เสนอราคาจะต้องรับประกันความชำระดูกพร่องของงานจ้างที่เกิดขึ้นภายในระยะเวลา ๒ ปี นับถัดจากวันที่ สถาบันโรคท่วงอก กรมการแพทย์ ได้รับมอบงาน โดยผู้รับจ้างต้องรับจัดการซ่อมแซมแก้ไขให้ใช้การได้ดีดังเดิมภายใน ๑๕ วัน นับถัดจากวันที่ได้รับแจ้งความชำรุดดูกพร่อง


๑๑. ค่าปรับกรณีผู้เสนอราคามิได้ปฏิบัติตามสัญญา

เมื่อครบกำหนดส่งมอบงานตามระยะเวลาการส่งมอบงานที่กำหนด หรือส่งมอบไม่ถูกต้องครบถ้วน ตามที่ผู้เสนอราคายินยอมให้ปรับในอัตรา้อยละศูนย์จุดหนึ่งศูนย์ (๐.๑๐) ของราคาก่อจ้างตามสัญญาต่อวัน

๑๒. สถานที่ติดต่อเพื่อทราบข้อมูลเพิ่มเติม และส่งข้อเสนอแนะวิจารณ์ หรือแสดงความคิดเห็น

กลุ่มงานพัสดุและบำรุงรักษา สถาบันโรคท่วงอก กรมการแพทย์ เลขที่ ๗๔ ตำบลบางกระสอ ถนนติวนันท์ อำเภอเมือง จังหวัดนนทบุรี ๑๑๐๐ โทร.๐ ๒๕๔๗ ๐๘๑๓ - ๔ โทรสาร ๐ ๒๕๔๗ ๐๘๓๒ เว็บไซต์ www.ccit.go.th

คณะกรรมการกำหนดรายละเอียดคุณลักษณะเฉพาะ

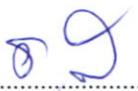(ลงชื่อ)  ประธานกรรมการ

(นายชูศักดิ์ เกษมศานต์)

นายแพทย์ทรงคุณวุฒิ

(ลงชื่อ)  กรรมการ

(นายปราโมทย์ ปรปักษ์ขาม)

นายแพทย์เชี่ยวชาญ

(ลงชื่อ)  กรรมการ

(นายสุทธิศักดิ์ สุทธิบุตร)

นักวิชาการเงินและบัญชีชำนาญการ

(ลงชื่อ)  กรรมการ

(นายสุรเทพ สุกใส)

สถาบันกีฬาฯ

(ลงชื่อ)  กรรมการ


(นางสาวรุณี อภิชนบุตร)

เจ้าพนักงานพัสดุชำนาญงาน

(ลงชื่อ)  กรรมการ

(นายรุ่งโรจน์ เนียมจันทร์)

นายช่างเทคนิคชำนาญงาน

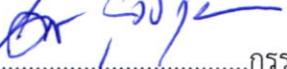(ลงชื่อ)  กรรมการ

(นายสมชาติ รุ่งเรืองฤทธิชัย)

นักวิทยาศาสตร์

การแบ่งงวดงานและจัดการจ่ายเงิน

โครงการ	การปรับปรุงห้องผ่าตัด 3 และห้องผ่าตัด 4
สถานที่ก่อสร้าง	ชั้น 3 อาคารเฉลิมพระเกียรติ สถาบันโรคทรวงอก
ราคาก่อสร้าง	13,295,700.00 บาท (สิบสามล้านสองแสนเก้าหมื่นห้าพันเจ็ดร้อยบาทถ้วน)
ระยะเวลาการก่อสร้าง	180 วัน
จำนวนงวดงานทั้งหมด	3 งวดงาน

งวดที่ 1 จำนวนเงิน 14 % (ร้อยละสิบสี่ของวงเงินสัญญาจ้าง)
จ่ายเมื่อผู้รับจ้างดำเนินการ

- งานเตรียมการสถานที่และกันบริเวณก่อสร้าง
 - งานรื้อถอนและงานย้าย
 - กำหนดเส้นระดับและติดตั้งโครงสร้างผนัง,ฝ้าเพดาน
 - งานเดินท่อร้อยสายระบบไฟฟ้า
 - งานติดตั้งห้องระบบปรับอากาศ
 - งานเดินท่อระบบก๊าซทางการแพทย์
- ทั้งหมดแล้วเสร็จ (กำหนดระยะเวลา 60 วัน)

งวดที่ 2 จำนวนเงิน 51% (ร้อยละห้าสิบเอ็ดของวงเงินสัญญาจ้าง)
จ่ายเมื่อผู้รับจ้างดำเนินการ

- งานติดตั้งฝ้าเพดานและผนังห้องผ่าตัด
- งานติดตั้งเครื่องปรับอากาศ,เครื่องเติมอากาศและอุปกรณ์ระบบปรับอากาศ
- งานติดตั้งโครงสร้างรองรับประตู ห้องผ่าตัดทั้งหมด
- งานติดตั้งหน้าต่างทางเดินทึ่งของเสีย
- งานย้ายและติดตั้งอุปกรณ์ตู้Load,ตู้ควบคุมงานระบบไฟฟ้า
- ทั้งหมดแล้วเสร็จ (กำหนดระยะเวลา 75 วัน)

งวดที่ 3 จำนวนเงิน 35% (ร้อยละสามสิบห้าของวงเงินสัญญาจ้าง)
จ่ายเมื่อผู้รับจ้างดำเนินการ

- งานติดตั้งประตูห้องผ่าตัด
- งานติดตั้งอุปกรณ์ Built in
- งานติดตั้งระบบไฟฟ้าแสงสว่าง
- งานพื้น
- งานติดตั้งอุปกรณ์ระบบต่างๆ
- งานทดสอบระบบ
- งานทำความสะอาดเก็บขยะเก็บเศษวัสดุ

- ดำเนินการตามรูปแบบที่กำหนด ทั้งหมดแล้วเสร็จครบถ้วนถูกต้อง ตามรูป แบบและรายการ สัญญาทุกประการ รวมทั้งทำความสะอาดบริเวณสถานที่ก่อสร้างให้สะอาดเรียบร้อย ทั้งหมดแล้วเสร็จ (กำหนดระยะเวลา 45วัน)

รายละเอียดประกอบแบบ

การปรับปรุงห้องผ่าตัด 3 และ 4 แบบไม้ดูดล่างนิรภัยสแตนเลส

ขั้น 3 สถาปั้นโรคตรวจ

1. วัสดุประسنค์การใช้งาน เพื่อปรับปรุงห้องผ่าตัดศัลยกรรม โดยติดตั้งโครงสร้าง,ผนัง,ประตู,ฝ้าเพดาน,พื้นห้องผ่าตัด,และส่วนที่เกี่ยวข้อง ในการใช้งานห้องผ่าตัด
2. คุณลักษณะทั่วไป ประกอบด้วย
 - 2.1 โครงสร้างห้องผ่าตัด (Substructure)
 - 2.2 ผนังห้องผ่าตัด (Wall Elements)
 - 2.3 ประตูเข้าห้องผ่าตัด (Door)
 - 2.4 ฝ้าในห้องผ่าตัด (Ceiling)
 - 2.5 พื้นห้องผ่าตัด (Flooring)
 - 2.6 งานส่วนที่เกี่ยวข้องในการปฏิบัติงานห้องผ่าตัด
3. คุณลักษณะเฉพาะทางวิชาการ
 - 3.1 โครงสร้างห้องผ่าตัด (Substructure)
 - 3.1.1 โครงสร้างยึดติดพื้น (Floor Rail) เป็นโลหะทำจาก Zinc – Coated Steel เพื่อยึดโครงสร้างเข้ากับพื้นและรองรับผนัง หนาไม่น้อยกว่า 1.5 มม.
 - 3.1.2 โครงสร้างเสายึดผนัง (Sectional Supports) เป็นโลหะทำจาก Zinc – Coated Steel สำหรับยึดผนัง มีความแข็งแรงโดยเน้นระยะห่างระหว่างเสาไม่เกิน 1,500 มม. เพื่อสอดสายสัญญาณ สายไฟต่าง ๆ ผ่านโครงสร้างเสายึดผนังห้องผ่าตัดได้ ความหนาไม่น้อยกว่า 1.5 มม.
 - 3.1.3 โครงสร้างยึดติดฝ้าเพดาน (Ceiling Rail) แบบ U-Shape สำหรับยึดติดท้องพื้นคอนกรีตด้านและรองรับแผ่นฝ้าเพดาน มีความแข็งแรงโดยเน้นระยะห่างระหว่างโครงสร้างยึดติดฝ้าเพดานไม่เกิน 1,200 มม. เพื่อรองรับแผ่นฝ้าเพดาน หนาไม่น้อยกว่า 1.5 มม.
 - 3.2 ผนังห้องผ่าตัด (Wall Elements)
 - 3.2.1 ผลิตจากโลหะไร้สนิมสแตนเลส ความหนาไม่น้อยกว่า 0.8 มม.
 - 3.2.1 ด้านหลังประกอบด้วยแผ่นพลาสเตอร์บอร์ดความหนาไม่น้อยกว่า 18 มม. เพิ่มความแข็งแรง
 - 3.2.2 ด้านข้างแผ่นมีรูสำหรับใส่ยึดคลิปล็อกเพื่อยึดเข้ากับโครงสร้าง
 - 3.2.3 โดยอบพ่นสี ประกอบสำเร็จจากโรงงานผู้ผลิต
 - 3.2.4 ทนต่อสาร Detergents Disinfectants และน้ำ
 - 3.2.5 มีแผ่นเข้ามุม Aluminum corner profile ป้องกันการสะสมเชือโรค
 - 3.2.6 ระหว่างแผ่นผนังห้อง ไม่เกิน 5-10 mm. ซึ่ลดawayย่างซิลิโคนสันเดียวนไม่มีรอยต่อลดการสะสมของแบคทีเรียและเชื้อรา ตามมาตรฐาน HTV-Silicone, Tolerances in compliance with DIN 7715 E2
 - 3.2.7 ผิวน้ำเรียบ สามารถเลือกสีผนังได้ตามมาตรฐาน Nedstic
 - 3.2.8 ผนังห้องผ่าตัดแบ่งผนังออกเป็น 3 ส่วน Upper, Lower element และ Installation strip เพื่อสะดวกในการถอดแผ่นผนัง สามารถติดตั้งอุปกรณ์เพิ่มเติมภายหลังและง่ายในการซ่อมบำรุง
 - 3.2.9 สามารถเปิดแผ่นผนังห้องออกได้ทุกแผ่น เพื่อทำการ Service ได้ง่ายในภายหลัง
 - 3.3 ประตูเข้าห้องผ่าตัด (Door)
 - 3.3.1 ประตูบานหลัก เป็นประตูเลื่อนอัตโนมัติชนิดนีกแน่น Hermetic Sealing Sliding Door ขนาดไม่น้อยกว่า 1,500 x 2,000 มม. ออกแบบเพื่อสำหรับใช้งาน สำหรับห้องผ่าตัดโดยเฉพาะ ขอบประตูติดตั้งแผ่นยาง เพื่อรักษาแรงดันภายในห้องผ่าตัดให้มากกว่าภายนอกห้องผ่า และลดการรั่วไหลของอากาศสะอาดภายในห้องผ่าตัด ทำให้ระบบปรับอากาศทำงานได้อย่างมีประสิทธิภาพ

พร้อมอุปกรณ์ร่างแขวนรับบานประตู โดยประตูบานเลื่อนจะต้องมีอุปกรณ์ความปลอดภัยต่าง ๆ ตามข้อกำหนด สามารถเลื่อนบานประตูได้โดยง่ายปราศจากเสียงดังรบกวนด้วยล้อพลาสติกคู่ ขับด้วยมอเตอร์ไฟฟ้าผ่านสายพานควบคุมให้ประตูเปิดกว้างได้บางส่วนหรือเปิดกว้างได้เต็มที่ และตั้งเวลาหน่วงได้ มีสวิตซ์เปิด ปิดประตู แบบปุ่มกดด้วยมือหรือข้อศอก และแบบเซนเซอร์ทั้ง ด้านในและด้านนอกห้องผ่าตัด

- 3.3.2 ประตูบานรอง จากอ่างล้างมือเข้าห้องผ่าตัด เป็นประตูเลื่อนอัตโนมัติชนิดผนึกแน่น Hermetic Sealing Sliding Door ขนาดไม่น้อยกว่า 1,000 x 2,000 มม. ออกแบบเพื่อสำหรับใช้งาน สำหรับห้องผ่าตัดโดยเฉพาะ ขอบประตูติดตั้งแน่นยิ่ง เพื่อรักษาแรงดันภายในห้องผ่าตัดให้มากกว่าภายนอกห้องผ่า และลดการรั่วไหลของอากาศและความชื้นในห้องผ่าตัด ทำให้ระบบปรับอากาศทำงานได้อย่างมีประสิทธิภาพ พร้อมอุปกรณ์ร่างแขวนรับบานประตู โดยประตูบานเลื่อน จะต้องมีอุปกรณ์ความปลอดภัยต่าง ๆ ตามข้อกำหนด สามารถเลื่อนบานประตูได้โดยง่าย ปราศจากเสียงดังรบกวนด้วยล้อพลาสติกคู่ ขับด้วยมอเตอร์ไฟฟ้าผ่านสายพานควบคุมให้ประตู ตั้งเวลาหน่วงได้ มีสวิตซ์เปิด ปิดประตู และแบบเซนเซอร์ทั้งด้านในและด้านนอกห้องผ่าตัด
- 3.3.3 ประตูบานเข้าห้องเก็บของสะอาด เป็นแบบบานเปิด กว้างไม่น้อยกว่า 1,000 x 2,000 มม. ออกแบบเพื่อสำหรับใช้งาน สำหรับห้องผ่าตัดโดยเฉพาะ
- 3.3.4 ประตูบานทางออกของเสียงนิสแตนเลส เป็นแบบบานเปิด กว้างไม่น้อยกว่า 800 x 1200 x 500 มม. ออกแบบเพื่อสำหรับใช้งาน สำหรับห้องผ่าตัดโดยเฉพาะ

3.4 ฝ้าในห้องผ่าตัด (Ceiling)

- 3.4.1 เป็นโลหะแผ่นอ่อนสังกะสี (Galvanized steel sheet for ceiling cassette) หนาไม่น้อยกว่า 0.8 ม.ม. พับขอบทั้ง 4 ด้าน เคลือบผิวด้วยสีผุนอบความร้อนขนาด 1200 x 600 มม.
- 3.4.2 สามารถเปิดแผ่นฝ้าเพดานห้องออกได้เพื่อสะดวกในการติดตั้งอุปกรณ์และ บำรุงรักษาได้จ่ายในภายหลัง
- 3.4.3 ติดตั้งเข้าโครงสร้างฝ้าเพดาน โดยเสียบเข้าร่องของ U-Shape อย่างแข็งแรง
- 3.4.4 ระหว่างแผ่นซึ่งด้วยยางซิลิโคนเส้นเดียบปิดมิดชิดทุกแผ่นเพื่อลดการสะสมฝุ่นละอองและเชื้อ โรค
- 3.4.5 แผ่นมีเฉลี่ยวาง เพื่อให้สามารถตรวจสอบความสะอาดของฝ้าเพดานได้ชัดเจนและห้องผ่าตัดดูความ สว่างขึ้น

3.5 พื้นห้องผ่าตัด (Flooring)

- 3.5.1 เป็นแบบพื้นกระเบื้องยางชนิดไม่ก่อให้เกิดไฟฟ้าสถิต (Antistatic) ชนิดม้วน
- 3.5.2 ความหนาไม่น้อยกว่า 2 มม. ตามมาตรฐาน EN 428
- 3.5.3 กว้างไม่น้อยกว่า 1,800 มม. ตามมาตรฐาน EN 426
- 3.5.4 ผิวเคลือบตามมาตรฐาน EN 649 เป็นวัสดุเรียบไม่มีรูพรุนเพื่อป้องกันการสะสมของฝุ่นละออง หรือน้ำคัดหลัง
- 3.5.5 ลดการสะท้อนของแสงเพื่อไม่ให้รบกวนการทำงานของเจ้าหน้าที่ลูกกรงอุบัติเหตุในการลีนไอล ของเจ้าหน้าที่
- 3.5.6 สามารถทำความสะอาดได้จ่ายๆ

3.6 งานส่วนที่เกี่ยวข้องในการปฏิบัติงานห้องผ่าตัด

- 3.6.1 งานทางทั้งของเสียงและกันกระจากลูมินียมบริเวณระเบียงด้านหลังห้องผ่าตัด
- 3.6.2 ระบบไฟแสงสว่าง (Illuminators) เป็นชนิดที่ออกแบบเพื่อใช้งานกับห้องผ่าตัดโดยเฉพาะ (Clean room type)
- 3.6.3 เป็นชนิดที่ออกแบบเพื่อใช้งานกับห้องผ่าตัดโดยเฉพาะ (Clean room type) มี ลักษณะแบบ Built - In ฝังในฝ้าเพดานขนาดชุดละ 4 x 54 W จำนวน 8 ชุด

- 3.6.4 แผ่นด้านหน้าสามารถถอดซ่อมบำรุงจากด้านหน้าได้สะดวก
- 3.6.5 แผงควบคุม (Control Panel) เป็นชนิดผังติดผนังห้องผ่าตัดสามารถรองรับอุปกรณ์ได้อย่างน้อย
น้ำ
- 3.6.5.1 ปุ่มควบคุมการเปิด/ปิด เครื่องปรับอากาศ
 - 3.6.5.2 ปุ่มควบคุมการเปิด/ปิด ไฟแสงสว่างภายในห้อง
 - 3.6.5.3 ปุ่มควบคุมการเปิด/ปิด คอมไฟผ่าตัด
- 3.6.6 เต้ารับปลั๊กไฟ ภายในห้องผ่าตัด ตามแบบ

**3.7 รายละเอียดคุณลักษณะเฉพาะอุปกรณ์ระบบปรับสภาวะอากาศ จำนวน 1 ชุดต่อห้อง แต่ละชุด
ประกอบด้วย**

3.7.1 เครื่องเติมอากาศชนิด Hybrid System ขนาดทำความเย็นรวม 48,000 Btu-H จำนวน 2 ชุด

- 3.7.1.1 เครื่องส่งลมเย็น (Air Handling Unit) บริมาณลม 550 ลูกบาศก์ฟุตต่อนาที ขนาดทำ
ความเย็นรวม 48,000 Btu-H พร้อมอุปกรณ์ประกอบ
- เครื่องปรับอากาศชนิด Double Skin Panel ความหนา 40 มม. พร้อมประตู
เปิดเพื่อการซ่อมบำรุง (Access Door), Stainless Steel Drain Pan
 - คอยล์ทำความเย็นแบบพิเศษสำหรับเครื่องเติมอากาศโดยเฉพาะชนิดน้ำเย็น
ขนาดทำความเย็น 30,000 Btu-H
 - คอยล์ทำความเย็นแบบพิเศษสำหรับเครื่องเติมอากาศโดยเฉพาะชนิดน้ำยาขนาด
ทำความเย็น 18,000 Btu-H
 - Heat Recovery Unit ชนิด Scroll Compressor ขนาด 18,000 Btu-H
 - แผงกรองอากาศชั้นตันแบบ Synthetic Fiber, แผงกรองอากาศชั้นกล่องแบบ
Extended Surface Pleated Type
 - ใช้อุปกรณ์ลดความดันน้ำยาด้วย Orifice

3.7.2 เครื่องระบายความร้อน (Condensing Unit)

- ขนาดทำความเย็น 18,000 Btu-H
- คอมเพรสเซอร์ ชนิด Scroll Compressor
- โครงสร้างตัวถังภายนอกผลิตจากเหล็กกล้าคุณภาพสูง
- พัดลมระบายความร้อนเป็นแบบระบายลมร้อนออกในแนวระดับ
- Hi-Low Pressure Switch
- Adjustable Timer Delay Relay
- Magnetic w/ Adjustable Overload
- Service Valve for Both Suction and Liquid

**3.7.3 เครื่องปรับอากาศปลอดเชื้อพร้อม Energy Free Dehumidifier Heat Pipe ขนาดทำ
ความเย็นรวม 72,000 Btu-H จำนวน 2 ชุด**

- 3.7.3.1 เครื่องส่งลมเย็น (Air Handling Unit) บริมาณลม 3,000 ลูกบาศก์ฟุตต่อ
นาที ขนาดทำความเย็น 72,000 Btu-H พร้อมอุปกรณ์ประกอบ

- เครื่องปั๊บอากาศชนิด Double Skin Panel ความหนา 40 มม. พร้อมประตูเปิดเพื่อการซ่อมบำรุง (Access Door) , Stainless Steel Drain Pan
- คอยล์ทำความเย็นชนิดพิเศษจำนวน 2 ชุด ซ้อนกันแบบบน - ล่าง ทำงานแยกอิสระจากกัน
- คอยล์ทำความเย็นชนิดน้ำยาขนาดทำความเย็น 36,000 Btu-H จำนวน 1 ชุด
- คอยล์ทำความเย็นชนิดน้ำเย็นขนาดทำความเย็น 36,000 Btu-H จำนวน 1 ชุด
- แผงกรองอากาศชั้นต้นแบบ Synthetic Fiber, แผงกรองอากาศชั้นกลางแบบ Extended Surface Pleated Type
- ติดตั้งระบบลดความชื้นแบบไม่ใช้พลังงาน Energy Free Dehumidifier Heat Pipe
- พัดลมแรงดันสูง ชนิด Direct Drive Plug Fan พร้อม Flow Measuring Port ที่พัดลม แรงดันสถิตย์ของลมไม่น้อยกว่า 5.5 นิวตัน ต่อเชื่อมกับระบบปรับความเร็วรอบมอเตอร์อัตโนมัติ เพื่อควบคุม ปริมาณลมให้คงที่ตลอดอายุการใช้งานของแผงกรองอากาศ
- ใช้อุปกรณ์ลดความดันน้ำยาด้วย Orifice

3.7.4 เครื่องระบายน้ำ (Condensing Unit) ขนาดทำความเย็น 36,000 Btu-H

- คอมเพรสเซอร์ ชนิด Scroll Type
- โครงสร้างตัวถังภายนอกผลิตจากเหล็กกล้าคุณภาพสูง
- พัดลมระบายน้ำความร้อนเป็นแบบระบบลมร้อนออกในแนวระดับ
- Hi-Low Pressure Switch
- Adjustable Timer Delay Relay
- Magnetic w/ Adjustable Overload
- Service Valve for Both Suction and Liquid

4 พัดลมระบายน้ำ

- 4.1 ปริมาณลม 200 ลูกบาศก์ฟุตต่อนาที จำนวน 2 ชุด
- 4.2 แรงดันสถิตย์ของลมไม่น้อยกว่า 1.2 นิวตัน ต่อเชื่อมกับระบบปรับความเร็วรอบมอเตอร์อัตโนมัติและ Differential Pressure Transmitter
- 4.3 ขับเคลื่อนด้วยมอเตอร์ขับตรง ใช้กับมอเตอร์ชนิด 3 Phase/ 380 Volt/ 50 Hz.

5 งานระบบไฟฟ้าควบคุม

- 5.1 Color Touch Screen controller
- 5.2 Microprocessor w/ Programmable Logic Control
- 5.3 Electrical & Starter Panel Board

- อุปกรณ์ปรับความเร็วของมอเตอร์ (Variable Speed Drive) ชนิดปรับความถี่ไฟฟ้า พร้อมวงจรกรองความถี่ไฟฟ้าแบบ Built-in Harmonic Filter เพื่อกันการรบกวนอุปกรณ์ทางการแพทย์ควบคุมปริมาณลมอัตโนมัติโดย Differential Pressure Transmitter
- Electronic Pressure Switch สำหรับเตือนการเปลี่ยนแผงกรองอากาศ
- ชนิดของสายไฟฟ้าโดยทั่วไปให้สายไฟฟ้าแรงต่ำมีด้านนำเป็นทองแดงหุ้มด้วยฉนวน POLYVINYL CHLORIDE (PVC) สามารถแรงดันไฟฟ้าได้ 750 โวลต์และทนอุณหภูมิได้ไม่น้อยกว่า 70 องศาเซลเซียส ตาม มอก.11-2531
- การติดตั้งสายไฟฟ้าและอุปกรณ์เดินสายไฟฟ้าเป็นไปตามมาตรฐานการติดตั้งทางไฟฟ้าสำหรับประเทศไทย พ.ศ.2545 ของวิศวกรรมสถานแห่งประเทศไทย ในพระบรมราชูปถัมป์

6 งานระบบท่อน้ำเย็น

- 6.1 ท่อน้ำเย็นเป็นชนิดท่อเหล็กดัด ชนิด ERW Seamed Pipe Schedule 40
- 6.2 วัสดุข้อต่อท่อน้ำ (Pipe Fitting) ใช้ Standard Weight Fitting แบบเชื่อมหรือแบบต่อด้วยเกลียว
- 6.3 ท่อน้ำเย็นทั้งด้านส่างและด้านกลับต้องหุ้มฉนวนแบบ Closed Cell Insulation หนา 1 นิ้ว
- 6.4 ท่อน้ำที่ใช้ท่อ PVC, Class 8.5, ฉนวนท่อน้ำทั้งหนา 1/2"
- 6.5 Balancing Valve เป็นชนิดตัววาล์วทำด้วย Bronze แบบ Screwed Ends และมี Flow Measuring Ports สำหรับใช้วัดอัตราการไหลของน้ำได้ในตัว
- 6.6 Strainers ใช้สำหรับต่อด้านน้ำเข้าเครื่องปรับอากาศ ตัวสเตรนเนอร์เป็นแบบ Y-Pattern
- 6.7 Control Valve เป็นชนิด 2-Way Signal เป็นชนิด 0-10 VDC.

7 งานระบบท่อน้ำยา

ท่อท้องแดงสำหรับเครื่องระบบทำความร้อนเป็นชนิด Hard Drawn Type "M" ขนาดตามคำแนะนำของผู้ผลิต เครื่องระบบทำความร้อน

- 7.1 ท่อท้องแดงสำหรับ Heat Recovery Unit เป็นท่อชนิดม้วน ขนาดตามคำแนะนำของผู้ผลิตคอมเพรสเซอร์
- 7.2 อุปกรณ์ท่อน้ำยา เช่น Filter Drier, Sight Glass, Hi/Low Pressure Switch และ Shut-Off Valve
- 7.3 ฉนวนท่อน้ำยาใช้ความหนา 3/4"
- 7.4 ท่อน้ำที่ใช้ท่อ PVC, Class 8.5, ฉนวนท่อน้ำทั้งหนา 1/2"

8 งานท่อลม

- 8.1 สังกะสีแผ่นใช้ความหนาตามเบอร์ในท้องตลาด ตามมาตรฐาน SMACNA และ ASHRAE
- 8.2 ท่อลมหุ้มฉนวนภายนอกด้วยฉนวนยาง PE ซึ่งมีความหนา 24 มม.
- 8.3 ท่อลมระบบอากาศทิ้งและท่อลมอากาศบริสุทธิ์จากภายนอกก่อนเข้าเครื่องเติมอากาศไม่ต้องหุ้มฉนวน

9 แผงกรองอากาศ

Pre Filter	: 25% Efficiency (ASHRAE Standard 52.2 - 1999 Dust Spot Test)
Medium Filter	: 90% Efficiency (ASHRAE Standard 52.2 - 1999 Dust Spot Test)
HEPA Filter	: 99.99% DOP Test

รายชื่ออุปกรณ์มาตรฐาน

1. เครื่องปรับอากาศ :

Alter

2. เครื่องเติมอากาศ :

Alter

3. เครื่องระบบความร้อน :

Trane, Uni-Aire

4. Energy Free Dehumidifier Heat Pipe :

Heat Pipe Technology, S&P, American Heat Pipe

5. แมงกรองอากาศ :

Camfill Farr, AAF

6. พัดลมระบบอากาศ :

Kruger, Panasonic

7. Microprocessor w/ PLC Controller :

Carel

8. อุปกรณ์ปรับความเร็ว robomotord :

Danfoss, ABB

9. Differential Pressure Transmitter :

Siemens, Dwyer, Carel, Huba

10. Differential Pressure Switch :

Siemens, Dwyer, Carel, Huba

10 ส่วนประกอบและอุปกรณ์อื่นๆ

10.1 มีคุณภาพการใช้งานและบำรุงรักษา จำนวน 1 เล่ม

11 การทดสอบและผล

11.1 ตรวจสอบความเรียบร้อย ตามข้อ 2,3 และ 4

11.2 ทำการทดสอบจนสามารถใช้งานได้ดี

12 ข้อกำหนดอื่นๆ

12.1 ผู้ขายจะต้องมีผลงานติดตั้งห้องผ่าตัดแบบโมดูล่าชนิดแผ่นสแตนเลส โดยมีผลงานไม่เกิน 5 ปี มูลค่าไม่น้อยกว่า 7 ล้านบาท นับจากวันตรวจรับถึงวันยื่นประกวดราคา

12.2 ผู้ขายจะต้องย้ายอุปกรณ์การแพทย์ (Ceiling pendant) ตามที่ผู้ใช้กำหนด จากห้องผ่าตัด Hybrid มาติดตั้ง ในห้องผ่าตัดที่จะปรับปรุงนี้ และต้องซ่อมแซมฝ้าเพดานในห้องผ่าตัด Hybrid ตามที่ผู้ใช้กำหนดโดยวันที่นัดเดียวกัน ให้เรียบร้อย

12.3 รับประกันคุณภาพพร้อมทั้งความชำรุดบกพร่อง ตามสภาพใช้งานปกติเป็นเวลาไม่น้อยกว่า 2 ปี นับจากวันส่งมอบสินค้าโดยจะต้องมีอุปกรณ์ที่พร้อมบริการให้ตลอดเป็นระยะเวลาไม่น้อยกว่า 5 ปี

12.4 ในระหว่างรับประกันหากพบว่าห้องผ่าตัดหรือส่วนใดส่วนหนึ่งของห้องผ่าตัดไม่สามารถใช้งานได้ตามปกติควรจะเป็น ผู้ขายต้องดำเนินการแก้ไขให้ใช้งานได้ดีภายใน 7 วัน นับตั้งแต่ที่ได้แจ้งให้ทราบ หากมีการแก้ไข 3 ครั้ง แล้วยังใช้การไม่ได้ตามปกติ ผู้ขายจะต้องนำวัสดุหรืออุปกรณ์ ดังกล่าวมาเปลี่ยนใหม่ซึ่งไม่เคยผ่านการใช้งานมาก่อนและสามารถใช้งานได้ตามปกติ มาเปลี่ยนให้ภายใน 90 วันนับตั้งแต่วันที่แจ้งให้แก้ไขครั้งที่ 3 โดยไม่คิดค่าใช้จ่ายใดๆทั้งสิ้นและเตียงใหม่นี้อยู่ภายใต้เงื่อนไขการรับประกันแบบเดิมเช่นเดียวกับการรับเตียงใหม่ทุกประการ

12.5 ในระหว่างรับประกันผู้ขายจะส่งเจ้าหน้าที่มาตรวจสอบและบำรุงรักษาทุก 6 เดือนพร้อมมีเอกสารแสดงการตรวจสอบ และแจ้งผลการบำรุงรักษาให้กับหน่วยงานเจ้าของทุกครั้ง โดยไม่เสียค่าใช้จ่ายใดๆทั้งสิ้น

**อุปกรณ์และระบบกําชzagทางการแพทย์
(MEDICAL GAS SYSTEM)**

๑. ความต้องการทั่วไป

- ๑.๑ ผู้รับจ้างต้องจัดหา ติดตั้ง และทดสอบอุปกรณ์ระบบ Medical Gas System ดังแสดงไว้ในรูปแบบและรายการละเอียดเพื่อให้ใช้งานได้สมบูรณ์ และถูกต้องตามความประสังค์ของผู้ว่าจ้าง
- ๑.๒ มาตรฐานอุปกรณ์และการติดตั้ง
 - ๑.๒.๑ ISO ๕๐๐๑ International Standard Organization
 - ๑.๒.๒ NFPA ๙๙ National Fire Protection Association
 - ๑.๒.๓ Compressed Gas Association Inc.,
 - ๑.๒.๔ American Society for Testing & Material
 - ๑.๒.๕ American Society for Mechanical Engineers
- ๑.๓ เครื่องและอุปกรณ์ทุกชนิด ต้องเป็นของใหม่ล่าสุดได้มาตรฐานสากลไม่เคยผ่านการใช้ที่ไดมาก่อน และอยู่ในสภาพเรียบร้อยสมบูรณ์จนถึงวันทำการติดตั้ง

๒. วัสดุท่อและข้อต่อ

- ๒.๑ ท่อทองแดงต้องเป็นท่อทองแดงที่ไม่มีตะเข็บตามมาตรฐาน ASTM B-๘๘ , Type - L เพื่อใช้เชื่อมต่อกับ Braze - Joint Fitting ท่อที่เดินloyอยู่ภายนอกให้ใช้ Hard Temper
- ๒.๒ ข้อต่อ (Fitting) เป็นข้อต่อของทองแดงแบบหนาไม่น้อยกว่าท่อและเป็นแบบที่ใช้เชื่อมโดยเฉพาะ
- ๒.๓ การเชื่อมโลหะ (Brazing Alloy) ระหว่างท่อทองแดงกับข้อต่อให้ใช้ Silver Brazing Alloy มีจุดหลอมตัวไม่น้อยกว่า ๑๐๐๐ องศาฟาร์นไฮต์
- ๒.๔ ท่อภายในห้องเครื่องสำหรับ Vacuum Pump ให้ใช้ท่อ Galvanized Steel Pipe เดินภายในห้องเครื่องเท่านั้น
- ๒.๕ ขนาดเส้นผ่าศูนย์กลางท่อที่ระบุในแบบ ให้ถือเป็น Nominal Diameter ทั้งหมด

๓. ข้อกำหนดเกี่ยวกับการติดตั้ง

- ๓.๑ การเดินท่อทุกรอบ จะต้องใช้ช่างที่มีความชำนาญมีฝีมือ และความประณีตเป็นพิเศษ ในการเชื่อมท่อและประกอบเครื่องมือภายในได้การควบคุมและดูแลของผู้รับผิดชอบอย่างใกล้ชิด การติดตั้งจะต้องเป็นไปตามหลักวิชาการอย่างเคร่งครัดตามข้อกำหนดของ NFPA ๙๙ Standard on Gas and Vacuum Systems
- ๓.๒ การทำความสะอาดท่อทองแดง (ถ้าท่อที่ใช้เป็นมาตรฐาน ASTM B-๘๑๙ อนุโลมให้มีต้องล้างท่อ)
- ๓.๓ ข้อต่อและวาล์วต้องล้างให้สะอาดก่อนการติดตั้งให้ใช้น้ำร้อนผสม Sodium Carbonate หรือผสม Tri-sodium Phosphate โดยใช้ส่วนผสม ๑ ปอนด์ ของสารผสมต่อน้ำ ๓ แกลลอน ทั้งนี้เพื่อกำจัดน้ำมันหรือไขมันที่มีอยู่ภายนอกให้หมดไป การทำความสะอาดน้ำอาจจะต้องขัดถูหรือเชี่ยวให้สิ่งที่จับอยู่บนส่วนต่างๆ เหล่านี้ออกให้หมดเสร็จแล้วต้องเก็บไว้ด้วยความระมัดระวังต้องใส่ฝาครอบหรืออุดท่อไม่ให้สิ่งสกปรกเข้าไปได้ ถ้าใช้เครื่องมือตัดหรือทำเกลี่ย หรือบานปากท่อ ต้องระวังไม่ใช้น้ำมันหรือไขมันหล่อลื่นเข้าไปในท่อได้ ถ้าท่อสกปรกอึก จะต้องนำไปล้างให้สะอาดใหม่

ผู้รับจ้างจะต้องนำเสนองานวิธีการล้างทำความสะอาดท่อห้องแดงพร้อมการรับรองขั้นตอนว่าถูกต้องตามมาตรฐาน

- ๓.๔ การต่อห่อ, ข้อต่อขนาดต่างๆ เมื่อเชื่อมเข้ากับท่อห้องแดงต้องระวังไม่ให้ Flux เหลือค้างภายในห่อหรือข้อต่อ เมื่อเชื่อมเสร็จแล้วต้องประ紧跟และ/หรือ เช็คล้างรอยต่อภายนอกให้สะอาดถ้าการต่อหอกับอุปกรณ์ที่เป็นเกลียวต้องใช้ Adaptor ทางเลือกวิวภายนอกด้วยสารผสมของ Litharge และ Glycerin ในอัตรา ส่วน ๑ ต่อ ๔ โดยทามาให้ถังเกลียวแรกที่ปลายห่อเด็ดขาด
- ๓.๕ การงห่อ จะต้องใช้เครื่องมือห่อให้ส่วนโคงมีรัศมีไม่น้อยกว่า ๕ เท่าของขนาดเส้นผ่าศูนย์กลางห่อ แต่ในกรณีที่จำเป็นต้องใช้ข้อต่อให้ใช้ Wrought Copper, Brass or Bronze Designed Fittings
- ๓.๖ การประกอบและติดตั้งห่อ จะต้องตัดห่อห้องแดงและประกอบให้มีความยาว ที่เหมาะสมกับงานที่จะติดตั้ง และเมื่อติดตั้งแล้วต้องไม่ให้เกิดมีแรงสปริงหรือแรงดึงในห่อได้
- ๓.๗ การจับยึดห่อ จะต้องสร้าง Support เนพาระบบนี้และใช้คลิฟท์จับยึดห่อเป็นระยะให้ถูกต้องโดยให้น้ำหนักหั้งหมดของห่อรองรับอยู่ที่คลิฟท์ ไม่ใช่ที่ข้อต่อ
- ๓.๘ การทาสีและให้สัญลักษณ์ห่อที่ติดตั้งบนผนัง ให้ใช้สีน้ำมันทาโลหะ เพื่อให้สัญลักษณ์ง่ายต่อการมองเห็นและเพื่อการซ่อมแซมในอนาคต ให้ทาสีมีระยะห่างไม่เกิน ๖ เมตร หรือแต่ละห้องโดยให้สัญลักษณ์ดังต่อไปนี้
- ๓.๙.๑ CARBON สีเทา
- ๓.๙ ห่อก้าชที่เดินเข้าหัวหัวจ่ายก้าช ให้เดินในช่องที่ผู้ออกแบบได้ออกแบบไว้หรือช่องที่เดิมที่มีอยู่
- ๓.๑๐ ห่อที่ฝังในดินหรือโครงสร้าง จะต้องป้องกันการกัดกร่อนและการบุบสลาย และจะต้องหลีกเลี่ยงการเดินห่อที่อาจจะเกิดอันตรายได้ เช่น การเดินห่อใกล้กับห่อไอน้ำ, น้ำมัน
- ๓.๑๑ ช่องเปิดในการติดตั้งจะต้องปกปิดให้มิดชิด และวัสดุที่ใช้จะต้องสามารถไฟด์ไม่น้อยกว่าผนังที่เปิดนั้น
- ๓.๑๒ ข้อต่อเกลียวจะต้องใช้เทป Poly-tetra-Fluoreethylene (Teflon) และเทปพันเกลียวจะพันที่ข้อต่อตัวผู้เท่านั้น
- ๓.๑๓ การเดินห่อให้เดินห่อในช่องเดินห่อที่กำหนดให้เท่านั้น ห้ามเดินห่อในปล่องลิฟต์, ช่องเดินห่อไฟฟ้า หรือบริเวณที่ใดๆ ที่อาจทำให้เกิดอันตรายได้อย่างเด็ดขาด
- ๓.๑๔ ขณะทำการเชื่อมห่อห้องแดงจะต้องใช้ก้าชเนื้อยื่น ในโตรเจนบริสุทธิ์ หรือคาร์บอนไดออกไซด์ ไอลากาศ (ออกซิเจน) ออกจากภายในห่ออยู่ตลอดเวลา เพื่อป้องกันการเกิดเชิงร้ายในห่อห้องแดง ตามมาตรฐาน NFPA ๙๙ ซึ่งผู้รับจ้างจะต้องทำการส่งตัวอย่างการเชื่อมห่อห้องแดงให้ผู้ว่าจ้างตรวจสอบโดยให้ผู้ว่าจ้างสุมชี้ตำแหน่งตามความต้องการที่จะทำการตรวจสอบถ้ามีคราบเขม่าในห่อให้ผู้รับจ้างทำการแก้ไข ให้เรียบร้อยแล้วทำการทดสอบใหม่อีกครั้ง

๔. การทดสอบ

- ๔.๑ เป่าห่อให้สะอาดเมื่อได้เดินห่อเสร็จเรียบร้อยแล้วและก่อนที่จะติดตั้งอ้าห์เหล ต้องใช้อากาศหรือในโตรเจน ที่ปราศจากกลิ่นน้ำ, น้ำมัน เป่าเข้าไปในระบบห่อเพื่อไล่เศษผงต่างๆ ออกและกำจัดละอองไอน้ำที่เกาะอยู่ในห่อ
- ๔.๒ การทดสอบรอยบัดกรีที่ข้อต่อต่างๆ เมื่อติดตั้งระบบห่อเสร็จแล้วให้อัดระบบห่อด้วยอากาศหรือในโตรเจน ที่ปราศจากกลิ่นน้ำ, น้ำมัน ให้ได้ความดัน ๑๕๐ ปอนด์ต่อตารางนิ้ว รักษาความดันให้คงที่ และตรวจรอยเชื่อมบัดกรีทุกจุดว่ารั่วหรือไม่ โดยใช้น้ำสบู่เมื่อทดสอบเสร็จให้ทำ

- ความสะอาด จัดการซ่อมร้อยรั่วทั้งหมดและทำการทดสอบเช่นนี้อีก จนกระทั่งไม่ปรากฏรอยร้าวอีก
- ๔.๓ ผู้รับจ้างต้องทำการทดสอบระบบท่อทั้งหมด โดยใช้อากาศหรือไนโตรเจน ที่ปราศจากเหลือน้ำ ให้ได้ความดัน ๑๕๐ ปอนด์ต่อตารางนิวตัน แล้วทิ้งไว้เป็นเวลา ๒๕ ชั่วโมง ความดันจะลดลงไม่ได้เลย
- ๔.๔ การทดสอบการทำงานให้ทดสอบการทำงานของชุดจ่ายแก๊ส, ระบบอัลาร์ม, โซน瓦ล์ว ให้ถูกต้องตามความประสงค์ในแบบและรายการ
- ๔.๕ การทดสอบการเชื่อมบัดกรีท่อสลับกัน (Test Cross Connection) โดยทำการทดสอบระบบท่อแก๊สที่ลักษณะอย่างจุนครบ
- ๔.๖ ผู้รับจ้างจะต้องทดสอบระบบท่อจ่ายก๊าซฯอย่างเต็มรูปแบบ(Complete System Inspection Verification) โดยจะต้องส่งมอบรายงานการตรวจสอบอย่างละเอียด
๕. ชุดควบคุมการจ่ายระบบแก๊สคาร์บอนไดออกไซด์ CARBON CENTRAL SUPPLY PLANT
ระบบແນ່ງควบคุมการจ่ายออกซิเจนເປັນແບບ WALL MOUNTED DUPLEX MANIFOLD ຂືດควบคຸມໂດຍຮັບອັດໂນມັຕີ (FULLY AUTOMATIC CONTROL PANEL) ແບບ AUTOMATIC SWITCHOVER MEDICAL GAS MANIFOLD WITH AUTOMATIC RESET ຮວມຈຳນວນ ๔ ທ່ອ (ຄັ້ງແລະແກ້ສເປັນຂອງໂຮງພາບາລ) ເປັນຜົດກັນທີ່ສໍາເຮົາຈູປ່ຈາກໂຮງງານຜູ້ຜົດມີຮາຍລະເອີດດັ່ງນີ້
๑. MANIFOLD ນີ້ແບ່ງເປັນ ๒ ດ້ານ ດ້ານລະ ๓ ທ່ອ ຮວມ ๖ ທ່ອ ທຳນາສລັບກັນອັດໂນມັຕີໂດຍຝ່າຍ
REGULATOR (ຊຸດควบคຸມ) ແຕ່ລະດ້ານເພື່ອລົດຄວາມດັນກຳສູງສຸດ ๒,๒๕๐ PSI. (๑๕๐ BARS) ໃຫ້
ຕໍ່ລົງສູ່ຊຸດควบคຸມ LINE PRESSURE ๑๘๐ PSI. (๑๒ BARS.) ແລະປັບໃໝ່ງານທີ່ STANDARD
PRESSURE ๕๐ - ๖๐ PSI (๓.๕ - ๔ BARS) ຊຸດควบคຸມນີ້ຈະຕົວມື້ຊຸດ AUTOMATIC PRESSURE
CONTROL UNIT ແລະໃໝ່ຮັບໄຟຟ້າຄວບຄຸມ(POWER SUPPLY) ແປລງກະຮະແສໄຟ ๒๒๐ ໄວລ໌ ໃຫ້ເໜືອ
ຈ່າຍງາຍໃນຕຸ້ວັກຄຸມ ๒๕ ໄວລ໌ ໂດຍມີກລ່ອງສວິຫຼືກວບຄຸມ BREAKER ປະກອບດ້ວຍສ່ວນສຳຄັນດັ່ງຕ່ອນເປັນ
๑.๑ ມີ HIGH PRESSURE PLIABLE PIGTAIL (ຫາງໜູນ) ປະກອບຮັມກັນກັບ SINTER BRONZE
FILTER CHECK VALVE ແລະ TORSION LEVER ສໍາເຮົາຈູປ່ຈາກໂຮງງານຜູ້ຜົດ ຈຳນວນ ๔ ຕ້າ
๑.๒ ມີ MASTER VALVE ສໍາຫຼັບປິດ-ເປີດ HEADER ທີ່ສອງດ້ານ ຮວມ ๒ ຊຸດ
๑.๓ ມີ HIGH PRESSURE GAUGE ພັນຍາປັດແສດງຄ່າຄວາມດັນເມື່ອເປີດ MANIFOLD VALVE
ກາຍໃນ ຕຸ້ວັກຄຸມທີ່ທັງດ້ານຊ້າຍແລະດ້ານຂວາ
๑.๔ ມີ FIRST STAGE PRESSURE REGULATOR ພ້ອມ PRESSURE GAUGE ແສດງແຮງດັນໃນ
ຄັ້ງແລະ ແຮງດັນເຂົ້າສູ່ຊຸດควบคຸມດ້ານຊ້າຍແລະຂວາດ້ານລະ ๑ ຊຸດ ມີຊຸດควบคຸມປັບແຮງດັນໃໝ່ງານ
ຊຸດທີ່ ๑)
๑.๕ ມີ PRESSURE SWITCH (ສວິຫຼືກວບຄຸມແຮງດັນ) ຈັບທີ່ FIRST STAGE PRESSURE
REGULATOR ຈຳນວນ ๒ ຕ້າ
๑.๖ ມີ AUTOMATIC CHANGE OVER UNIT (ຊຸດควบคຸມຮັບອັດໂນມັຕີໂດຍໃໝ່ DOME
LOADED PRIMARY REGULATORS) ເປັນຕຸ້ວັກຄຸມ
๑.๗ ມີ LINE PRESSURE REGULATOR ແບບ DUPLEX (ຊຸດควบคຸມແຮງດັນໃໝ່ ຈາກປົກຕິທີ່ ๕๕-๖๐ PSIG)
ປົກມານກຳສູນຜ່ານໄດ້ມີນ້ອຍກວ່າ ๓๓๐ SCFH ພ້ອມຊຸດ BY-PASSED VALVE ສາມາດຄວບຄຸມການ
ໃໝ່ງານແບບ MANUAL ໄດ້ໃນกรณີທີ່ຊຸດອັດໂນມັຕີເສີຍ

- ๑.๙ มี LINE PRESSURE GAUGE (หน้าปั๊มแสดงแรงดันใช้งานปกติ) ภายในตู้ควบคุม
- ๑.๑๐ มี MAIN LINE SHUT OFF VALVE (VALVE สำหรับปิด - เปิด ระบบ) บนตู้ควบคุมพร้อม RELIEF VALVE ที่ด้านข้าง
- ๑.๑๐ ตู้ควบคุมการจ่ายก๊าซ มีสัญญาณ แสงบอกสภาพการทำงาน เช่น สภาวะใช้งานปกติ IN USE จะเป็นสีเขียว, สภาวะเตรียมใช้งาน READY จะเป็นสีเหลือง และสภาวะก๊าซหมด (ไม่มี ก๊าซ) EMPTY จะเป็นสีแดง
- ๑.๑๑ ชุดควบคุมการจ่ายระบบก๊าซออกซิเจนเป็นผลิตภัณฑ์ที่ได้มาตรฐาน NFPA 99 และ CGA

OWNER:
สถาบันโรคห้องผ่าตัด
กรมการแพทย์

PROJECT NAME:
ปรับปรุงห้องผ่าตัด 3,4

ADDRESS 39 弄 8 ถนนนนทบุรี แขวงนนทบุรี 11000

OWNER APPROVED ออกมายก กรมการแพทย์

GENERAL NOTE :
1. DO NOT SCALE THIS DRAWING. USE FIGURED DIMENSION ONLY.
2. THESE DRAWING ARE PROPERTY OF SPAN CONSULTANTS CO.LTD. ARE NOT TO BE USED OR REPRODUCED WITHOUT WRITTEN PERMISSION.

NOTE :

ARCHITECT :

STRUCTURAL ENGINEER :

SANITARY ENGINEER :

ELECTRICAL ENGINEER :

Mechanical Engineer :

INTERIOR DESIGNER :

DRAWING TITLE :
LIST OF DRAWING AND SYMBOLS

SCALE :

REVISION :

NO.	DESCRIPTION	BY	DATE

SHOP DRAWING

DRAWN BY:	DWG. NO.
CHECK BY:	ID1-01
APPROVED BY:	TOTAL
DATE:	30/8/2019

SHEET CONTENT		
ARCHITECTURAL DRAWING		
NO	PAGE	DESCRIPTION
1	ID1-01	LIST OF DRAWING AND SYMBOLS
2	ID2-01	EXISTING PLAN
3	ID2-02	FINISHING PLAN
4	ID2-03	ชั้นก่อสร้างพื้นผิวห้อง
5	ID3-01	ELEVATION A-D FOR OR.3
6	ID3-02	ELEVATION A-D FOR OR.4
7	MG4-01	MEDICAL GAS SYSTEM PLAN
8	EE5-01	ELECTRICAL POWER PLAN
9	EE5-02	ELECTRICAL LIGHTING PLAN
10	EE5-03	LOAD SCHEDULE
11	AC6-01	แผนผังระบบปั๊มน้ำห้องและระบบยาหาน้ำ สำหรับห้องผ่าตัด 3,4
12	AC6-02	ไฟฟ้าและระบบปั๊มน้ำห้องและระบบยาหาน้ำ
13	AC6-03	ไฟฟ้าสำหรับระบบปั๊มน้ำห้อง

SYMBOL LIST	
SYMBOLS	DESCRIPTION
A	โครงสร้างแผ่นห้อง (Substructure) ประกอบด้วย 3 ส่วนหลักคือ Floor Rail, Sectional support และ U-shape Ceiling Rail
1	ผนังห้องที่ติดแผ่นไมล์ได้ MODULAR WALL เป็นแผ่นพลาสติกหนา 0.8 มม. ประปานกัน Plaster Board หนา 18 มม. แม่เหล็ก 3 ชิ้น มีรูขุมขนสำหรับไฟฟ้าห้อง
B	โครงสร้างหลังคาบุฟางกระเบื้อง Ø 0.40 ม กุญแจห้องรักษาไว้ในห้องกว้าง 8 มม.
2	หลังคาบุฟางกระเบื้องร่อง ร่องและสีเดียวกันภายใน
D1	ประตูบานเลื่อนติดไมล์ HERMATIC SEAL ปิดผ้า Laminate สำหรับห้องผ่าตัด ขนาด 1.50 x 2.00 m.
D2	ประตูบานเลื่อนติดไมล์ ปิดผ้า Laminate สำหรับห้องผ่าตัด ขนาด 1.00 x 2.00 m.
D3	ประตูบานเลื่อนติดไมล์ ปิดผ้า Laminate ขนาด 1.00 x 2.00 m.
D4	ประตูบานเลื่อนติดไมล์ ปิดผ้า Laminate ขนาด 1.00 x 2.00 m.
W1	หน้าต่างกระจก ขนาด 0.90 x 1.00 m. ติดตั้งสำหรับห้องควบคุม
W2	หน้าต่างกระจกอยู่ในร่องสีขาว
CL-1	แผ่นพื้นห้องสังกะสีหนา 0.8 มม. พับย้อนกัน 4 ท้าน เกลี้ยงผ้าด้านที่สีผุนบวนร่องขนาด 1200 x 600 มม.
CL-2	ผ้าพาราฟินบีชร่องร่อง หนาไม่น้อยกว่า 8 มม. ด้านรอบต่อหนึ่งกรอบเทา เหล็ก ชุบเช็ค @ 0.40 x 1.20 m.
FL-1	ผ้าปูที่นอนยางรูดผนัง 2 มม. ชนิด ANTISTATIC โดยมีการปันผ่านห้องแมลงและการใช้ตัวต้องมีน้ำ การซ่อม ANTISTATIC พร้อมวิธีซ่อมแซม
FL-2	ผ้าปูที่นอนยางรูดผนัง 2 มม. บัวกระเบื้องยางสูง 0.10 m

OWNER:

สถาบันโรคทั่วไป
กรมการแพทย์

PROJECT NAME:

ปรับปรุงห้องผ่าตัด 3,4

ADDRESS 39 弄 9 ถ.พิรุณพ์ ถนนกรุงเทพ
เมืองนนทบุรี 11000

OWNER APPROVED ผู้ดูแล ผู้ดูแล

GENERAL NOTE :
1. DO NOT SCALE THIS DRAWING. USE FIGURED
DIMENSION ONLY.
2. THESE DRAWING ARE PROPERTY OF SPAN
CONSULTANTS CO.,LTD. ARE NOT TO BE USED OR
REPRODUCED WITHOUT WRITTEN PERMISSION

NOTE :

STRUCTURE :

STRUCTURE ENGINEER :

Mechanical :

ELECTRICAL :

Mechanical :

STRUCTURE :

DRAWING TITLE:
EXITING PLAN


SCALE:

REVISION

NO.	DESCRIPTION	BY	DATE

SHOP DRAWING

DRAWN BY:	DWG. NO.
CHECK BY:	ID2-01
APPROVED BY:	TOTAL
DATE:	30/8/2019

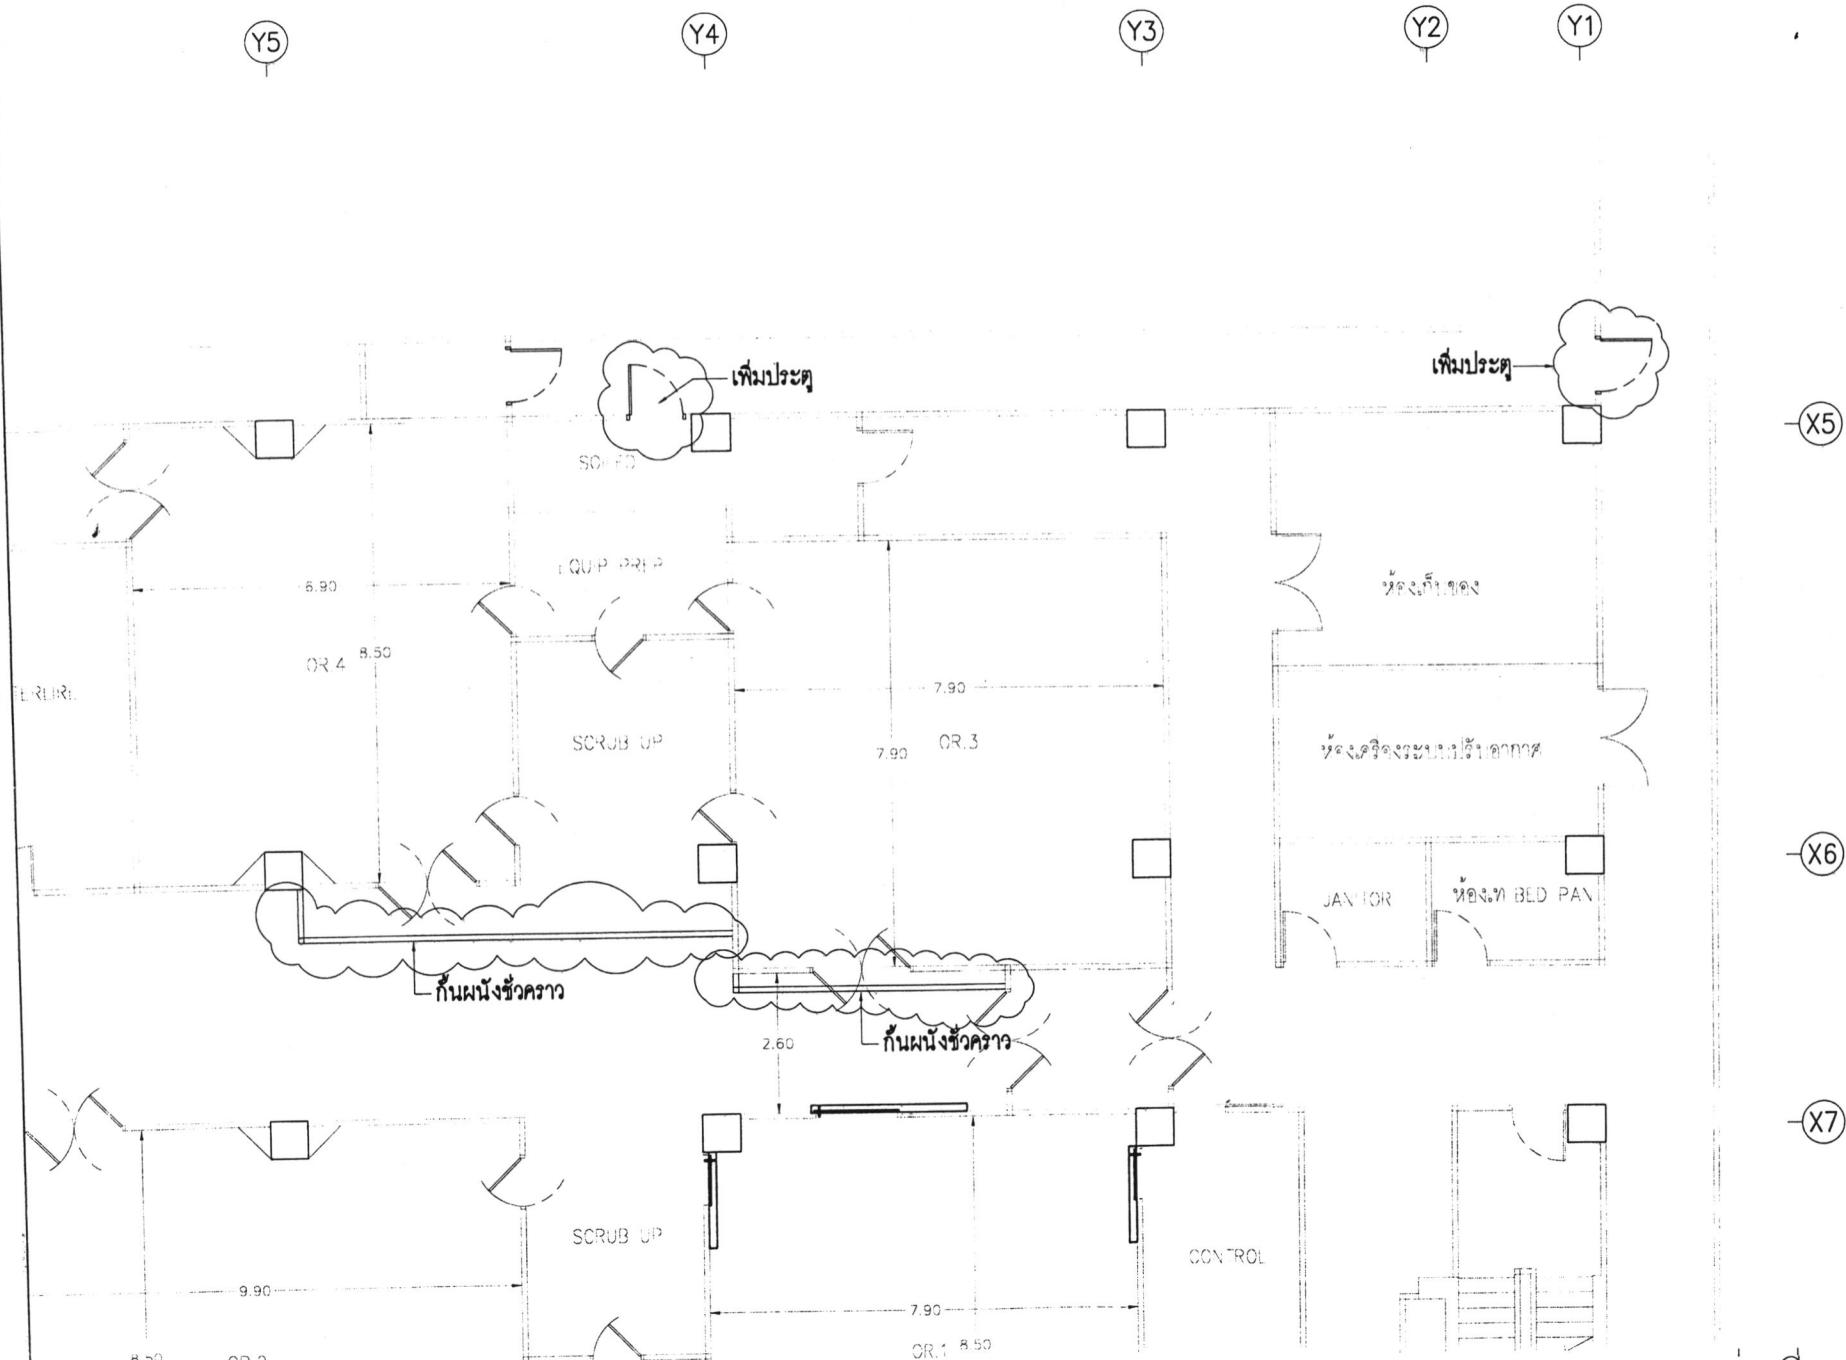

08/62

OWNER:

สถาบันโรคห้องผู้ป่วย
กรมการแพทย์

PROJECT NAME:

ปรับปรุงห้องผู้ป่วย 3.4

ADDRESS 39 หมู่ 9 ถนนนนทบุรี ศรีราชา
จังหวัดชลบุรี 2011000

OWNER APPROVED ผู้ดูแลโครงการ

GENERAL NOTE :
1. DO NOT SCALE THIS DRAWING. USE FIGURED DIMENSION ONLY.
2. THESE DRAWING ARE PROPERTY OF SPAN CONSULTANTS CO.,LTD. ARE NOT TO BE USED OR REPRODUCED WITHOUT WRITTEN PERMISSION.

NOTE :

ARCHITECT :

STRUCTURE ENGINEER :

SANITARY ENGINEER :

ELECTRICAL ENGINEER :

MECHANICAL ENGINEER :

INTERIOR DESIGNER :

DRAWING TITLE:
FINISHING PLAN

SCALE :


REVISION

NO.	DESCRIPTION	BY	DATE

SHOP DRAWING

DRAWN BY :	DWG. NO.
	ID2-02
CHECK BY :	
APPROVED BY :	TOTAL
DATE :	30/8/2019

แผ่นที่ 3/13

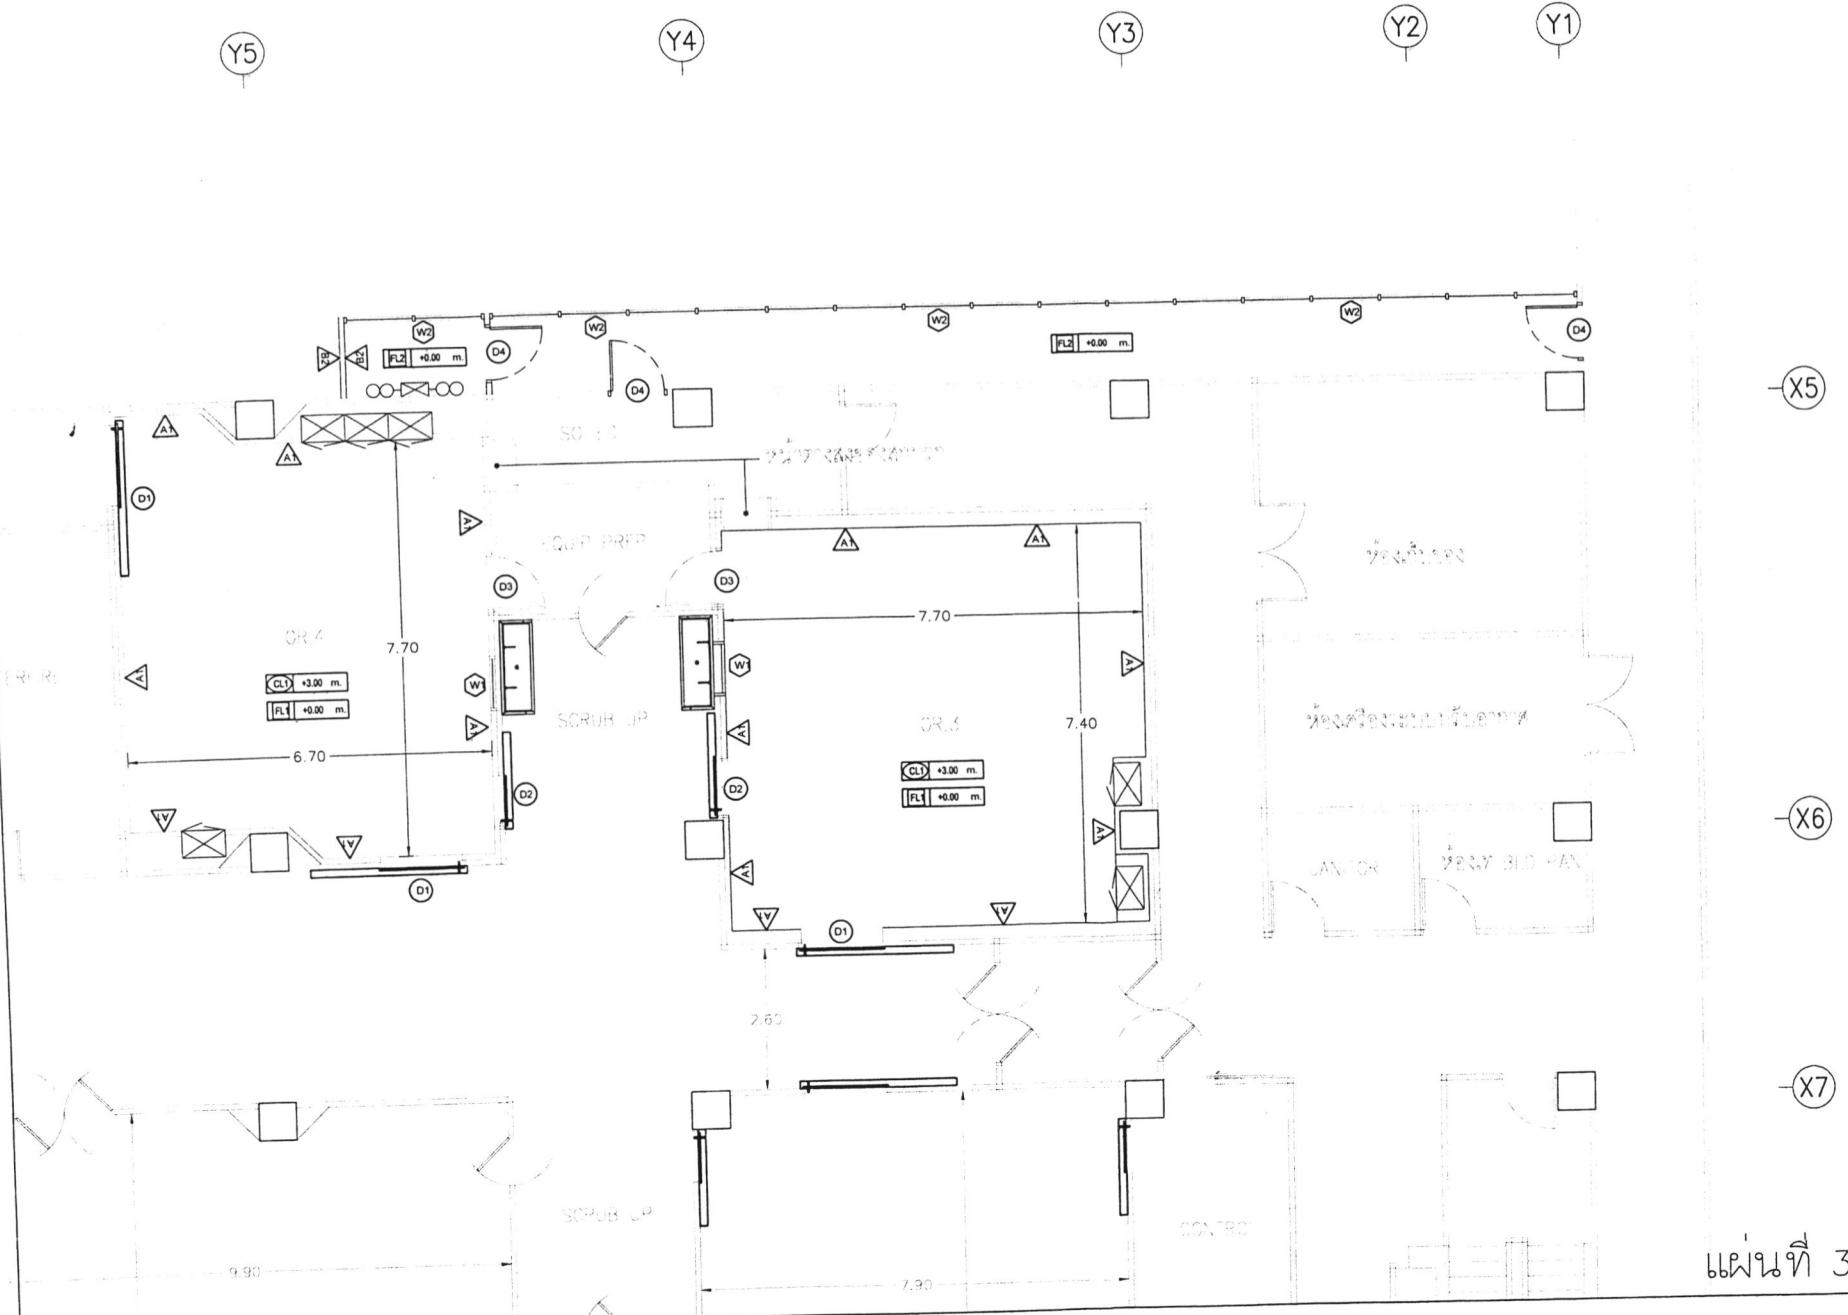

108/62

PROJECT NAME:

ปรับปรุงห้องผ่าตัด 3,4

ADDRESS 39 弄 19 ถีริเวอร์ฟาร์ม ถนนนนทบุรี 1 ถนนนนทบุรี 11000

OWNER APPROVED นางสาวนุสบา ใจดี 16/07/2018

GENERAL NOTE :
 1. DO NOT SCALE THIS DRAWING. USE FIGURED DIMENSION ONLY.
 2. THESE DRAWING ARE PROPERTY OF SPAN CONSULTANTS CO.,LTD. ARE NOT TO BE USED OR REPRODUCED WITHOUT WRITTEN PERMISSION OR

NOTE :

ARCHITECTS :

STRUCTURE ENGINEER :

SANITARY ENGINEER :

ELECTRICAL ENGINEER :

MECHANICAL ENGINEER :

INTERIOR DESIGNER :


DRAWING TITLE:
ปรับปรุงห้องผ่าตัด

SCALE :

REVISION

NO.	DESCRIPTION	BY	DATE

DRAWN BY:	DWG. NO.
CHECK BY:	ID2-03
APPROVED BY:	TOTAL
DATE:	30/8/2019

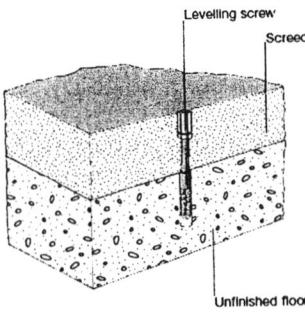


SUBSTRUCTURE

Levelling screed

For the accuracy of the screed, DIN 18202 sheet 3 must be complied with.

To increase the quality of levelness of the screed, levelling screws can be fitted around the wall at intervals of about 3000 mm. These levelling screws help the screed layer to create a level surface.

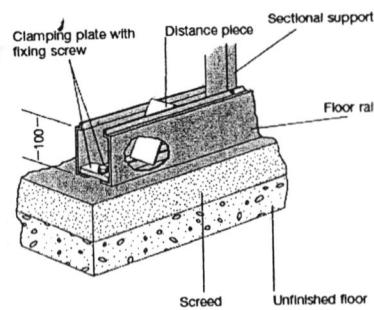


Floor rails

The floor rail side sections are made of sectional steel sheeting that is 1.5 mm thick and Sendzimir-galvanized.

The standard height of the base is 100 mm.

If screed is laid on an insulating layer (floating screed) which is not pressure-stable enough to bear the weight of the wall, the floor rails are fixed via threaded rods with dowels into the unfinished floor.

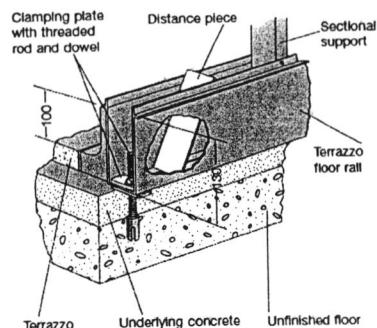

With Terrazzo floors, a floor rail with a height of 130 mm is bolted to the unfinished floor via threaded rods and levelled out.


Sectional supports

The supports consist of Sendzimir-galvanized steel.

Wall thickness [mm]	Material	Dimensions [mm]
100	Rectangular tubing	60 x 30 x 2
150	Rectangular tubing + distance pieces	110 x 30 x 2
200	Rectangular tubing + distance pieces	160 x 30 x 2
> 200 (expanded)	Rectangular tubing + distance bar	(2x) 60 x 30 x 2

The length is adjusted to match the height of the unfinished room. At the grid intervals, the sectional supports are bolted to the floor rail. The supports are fixed to the unfinished ceiling with ceiling brackets. The sectional support is bolted to the ceiling bracket.

If the distance between the unfinished floors and ceilings exceeds 3800 mm or if the supports cannot be fixed to the unfinished ceiling, the sectional supports are connected above the suspended ceiling with a stable top structure.

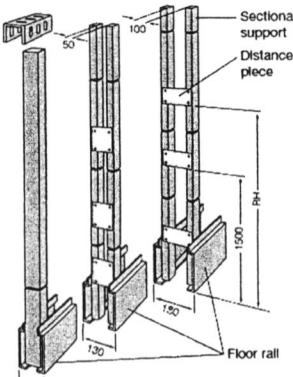

WALL ELEMENTS


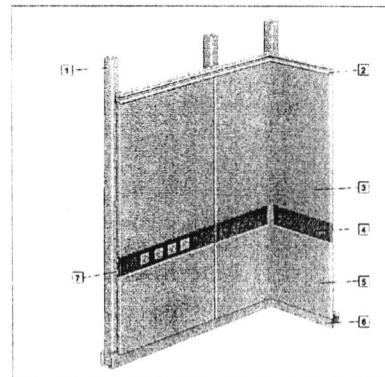


Fig. 9 Wall system
 1 Profile support
 2 Ceiling rail
 3 Upper wall element
 4 Installation element
 5 Lower wall element
 6 Floor rail
 7 Clamp with screw fixing

The wall elements are made up of powder-coated CrNi steel with a thickness of 0.8 mm. The elements are chamfered on all sides and have a full-coverage 18 mm plasterboard panel glue at the rear.

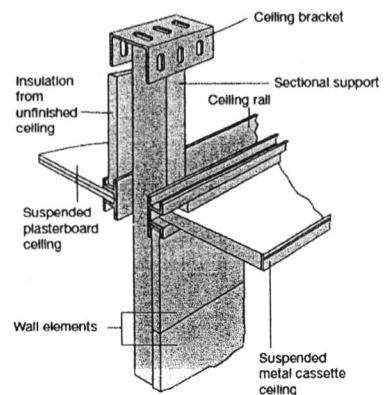

๐๘/๖๒

OWNER:

สถาบันโรคทรวงอก
กรมการแพทย์

PROJECT NAME:

ปรับปรุงห้องผ่าตัด 3,4

ADDRESS 39 ถนนสุขุมวิท แขวงคลองเตย
เขตคลองเตย กรุงเทพมหานคร ๑๐๐๐

OWNER APPROVED REVISIONS แก้ไขครั้งที่ ๑

GENERAL NOTE :
 1. DO NOT SCALE THIS DRAWING. USE FIGURED DIMENSION ONLY.
 2. THESE DRAWING ARE PROPERTY OF SPAN CONSULTANTS CO.,LTD. ARE NOT TO BE USED OR REPRODUCED WITHOUT WRITTEN PERMISSION.

NOTE :

ARCHITECTS :

STRUCTURE ENGINEER :

SANITARY ENGINEER :

ELECTRICAL ENGINEER :

MECHANICAL ENGINEER :

INTERIOR DESIGNER :

DRAWING TITLE :
ELEVATION A-D FOR OR.3

SCALE :

REVISION			
NO.	DESCRIPTION	BY	DATE


SHOP DRAWING

DRAWN BY : DWG. NO.

CHECK BY : ID3-01

APPROVED BY : TOTAL

DATE : 30/8/2019

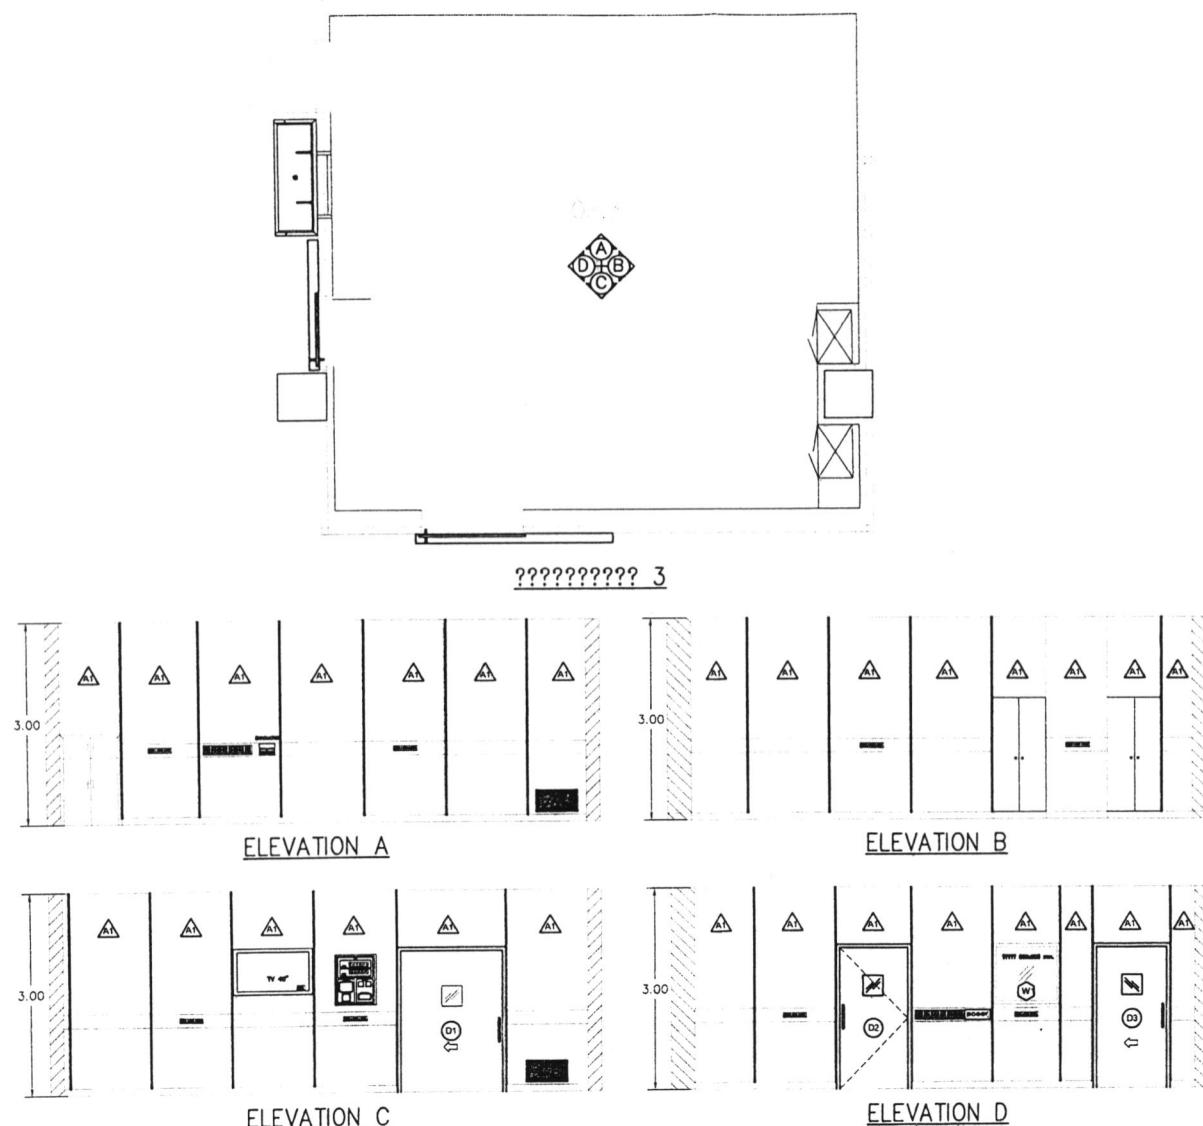

OWNER:

สถาบันโภคทรัพย์
กรมการแพลงค์

PROJECT NAME:

ปรับปรุงห้องผู้ตัด 3,4

ADDRESS 39 หมู่ 4 ถนนนนทบุรี ตำบลบางปู นนทบุรี 11000
ผู้จัดทำแบบ: สถาบันโภคทรัพย์

OWNER APPROVED ผู้จัดทำแบบ: สถาบันโภคทรัพย์

GENERAL NOTE:
1. DO NOT SCALE THIS DRAWING. USE FIGURED DIMENSION ONLY.
2. THESE DRAWING ARE PROPERTY OF SPAN CONSULTANTS CO.,LTD. ARE NOT TO BE USED OR REPRODUCED WITHOUT WRITTEN PERMISSION.

NOTE:

ARCHITECTS:

STRUCTURAL ENGINEER:

SANITARY ENGINEER:

ELECTRICAL ENGINEER:

MECHANICAL ENGINEER:

INTERIOR DESIGNER:

DRAWING TITLE:
ELEVATION A-D FOR OR.4

SCALE:


REVISION

NO.	DESCRIPTION	BY	DATE

SHOP DRAWING

DRAWN BY:	DWG. NO.
	ID3-02
CHECK BY:	
APPROVED BY:	TOTAL

DATE: 30/8/2019

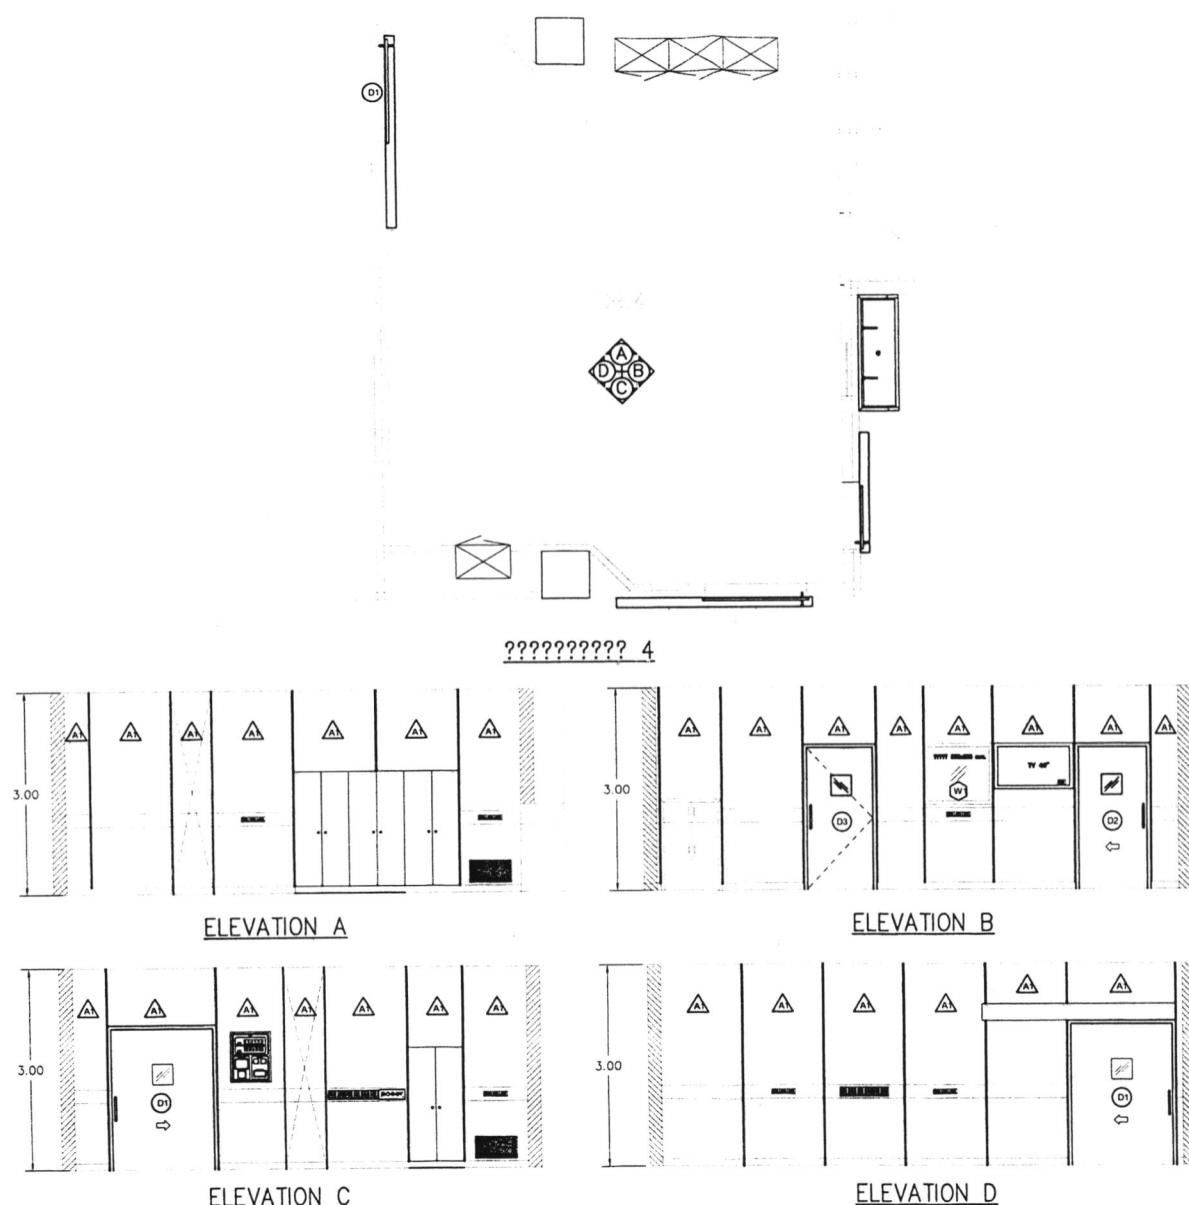

OWNER:

สถาบันโรคห้องผ่าตัด
กรมการแพทย์

PROJECT NAME:

ปรับปรุงห้องผ่าตัด 3,4

ADDRESS 39 弄 8 ถ.สุขุมวิท คลองเตย กรุงเทพฯ 10100

OWNER APPROVED ลงนามใน ลงนามใน

GENERAL NOTE :
 1. DO NOT SCALE THE DRAWING. USE FIGURED DIMENSION ONLY.
 2. THESE DRAWING ARE PROPERTY OF SPAN CONSULTANTS CO.,LTD. ARE NOT TO BE USED OR REPRODUCED WITHOUT WRITTEN PERMISSION.

NOTE :

ARCHITECTS :

STRUCTURE ENGINEER :

SANITARY ENGINEER :

ELECTRICAL ENGINEER :

MECHANICAL ENGINEER :

INTERIOR DESIGNER :

DRAWING TITLE :
MEDICAL GAS PLAN


SCALE :


REVISION

NO.	DESCRIPTION	BY	DATE

SHOP DRAWING

DRAWN BY:	DWG. NO.
	MG4-01
CHECK BY:	
APPROVED BY:	TOTAL
DATE:	30/8/2019

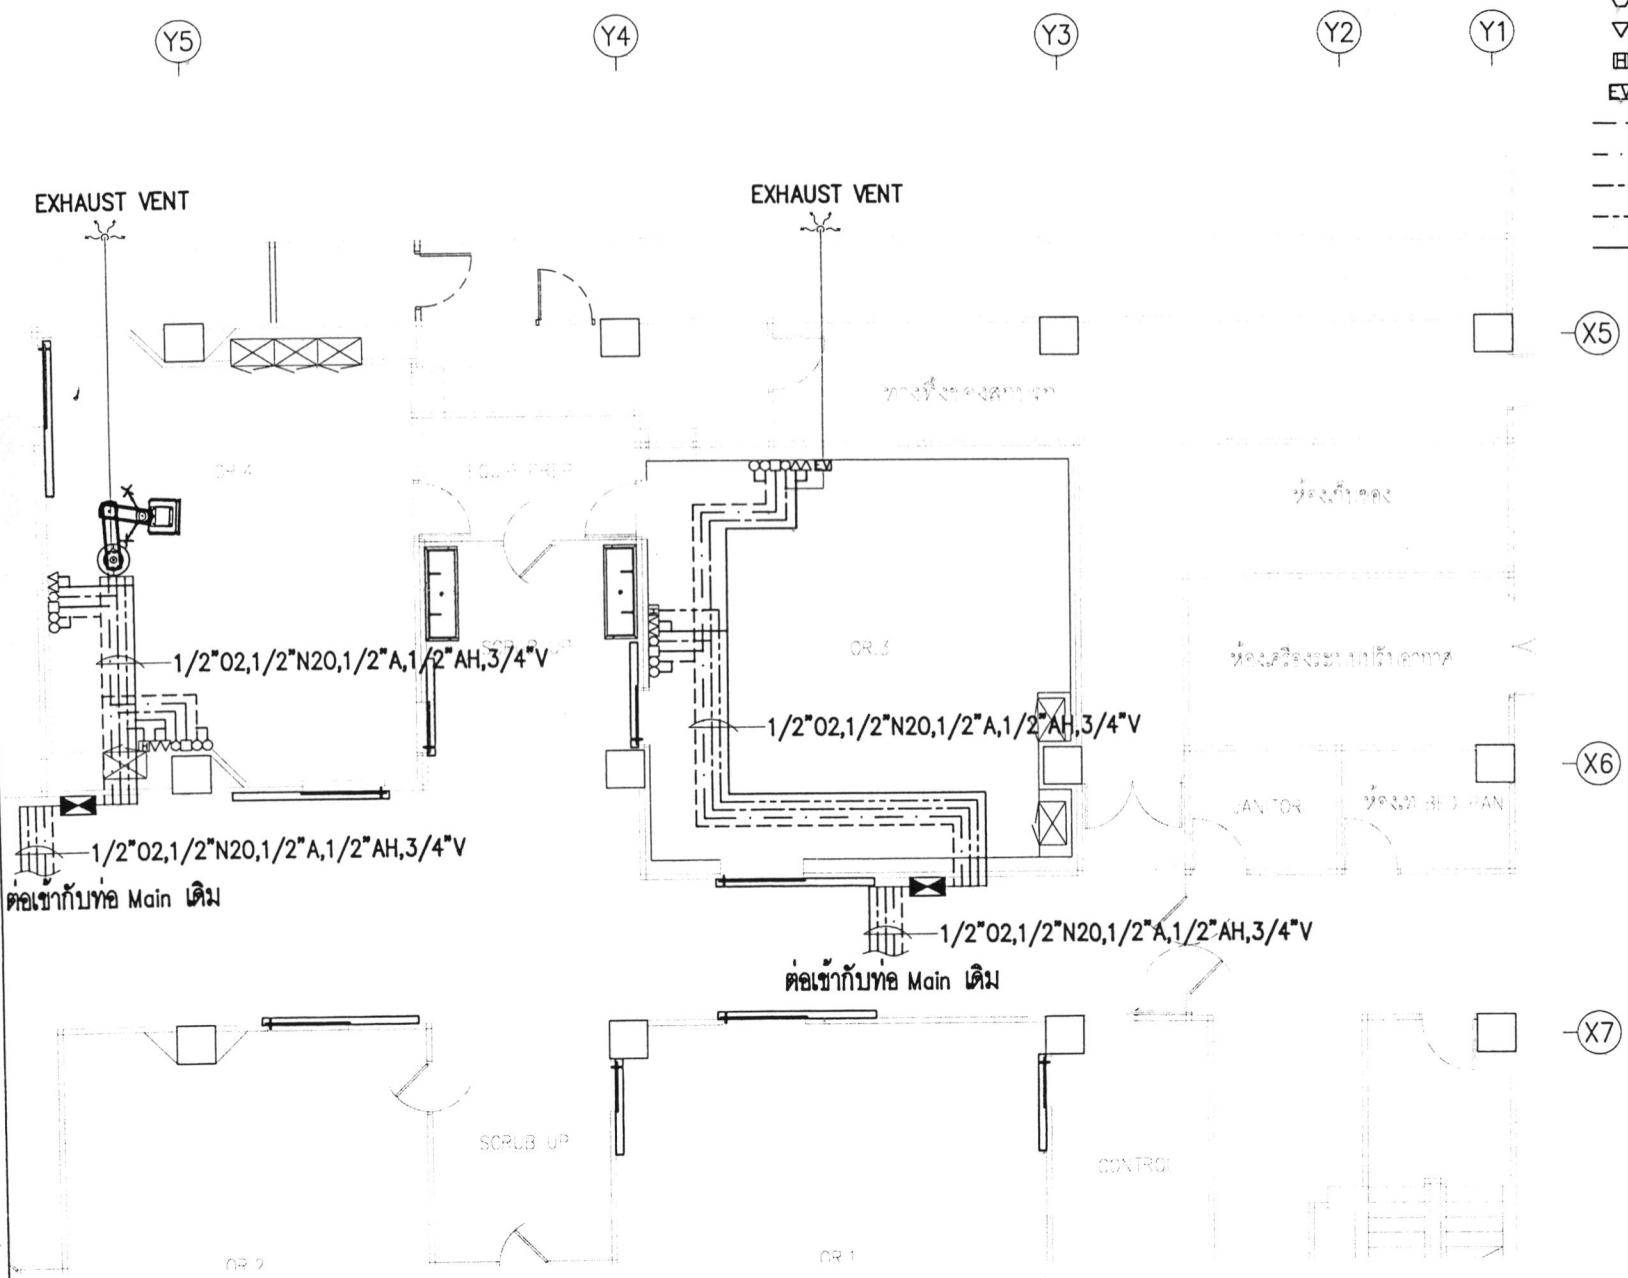

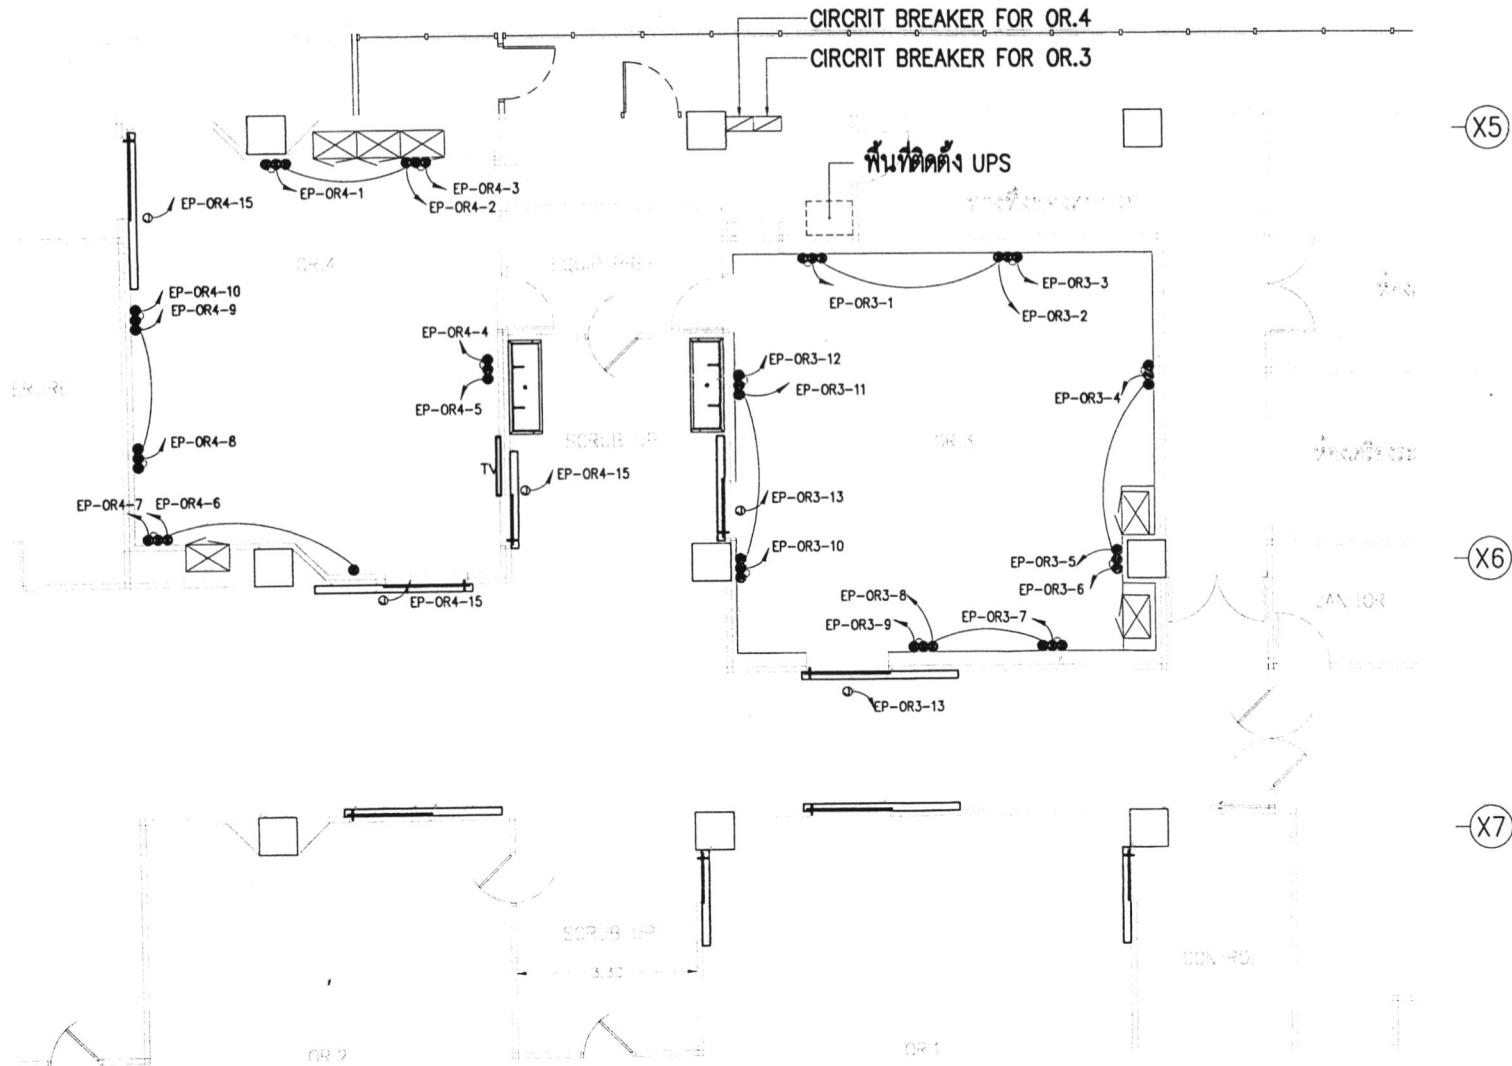

ADDRESS 39 弄 9 ถ.สีลม แขวงสีลม
เขตบางรัก กรุงเทพฯ 10000

OWNER APPROVED ผู้ดูแลผู้ใช้งาน

- GENERAL NOTE :
- DO NOT SCALE THIS DRAWING. USE FIGURED DIMENSION ONLY
 - THESE DRAWINGS ARE PROPERTY OF SPAN CONSULTANTS CO.,LTD. ARE NOT TO BE USED OR REPRODUCED WITHOUT WRITTEN PERMISSION

NOTE :

ARCHITECTS

STRUCTURE ENGINEER

SANITARY ENGINEER

ELECTRICAL ENGINEER

MECHANICAL ENGINEER

INTERIOR DESIGNER

9/09/2019

DRAWING TITLE:
ELECTRICAL POWER PLAN

SCALE:

REVISION

NO.	DESCRIPTION	BY	DATE

SHOP DRAWING

DRAWN BY:	DWG. NO.
	EE5-01
CHECK BY:	
APPROVED BY:	TOTAL

DATE: 30/8/2019

108/62

GETINGE (Thailand) Co.,Ltd
6th Floor Dr.Gerhard Link Building
5 Soi Krungthepkreetra 4 (BGRIMM)
Huamark Bangkok,Bangkok 10240
Phone:(+66)02-704-4388
Fax:(+66)02-379-4252
Internet:www.getinge.com

OWNER:

สถาบันโภคทรัพย์
กรมการแพทย์

PROJECT NAME:

ปรับปรุงห้องผ่าตัด 3,4

ADDRESS 39 หมู่ 9 ถนนนนทบุรี ตำบลบางกระ憂
อำเภอเมืองนนทบุรี จังหวัดนนทบุรี 11000

OWNER APPROVED DRAWINGS ผู้ออกแบบได้รับการอนุมัติ

GENERAL NOTE :
 1. DO NOT SCALE THIS DRAWING. USE FIGURED DIMENSION ONLY.
 2. THESE DRAWING ARE PROPERTY OF SPAN CONSULTANTS CO.,LTD. ARE NOT TO BE USED OR REPRODUCED WITHOUT WRITTEN PERMISSION.

NOTE :

ARCHITECTS :

STRUCTURAL ENGINEER :

SANITARY ENGINEER :

ELECTRICAL ENGINEER ผู้ออกแบบไฟฟ้า
TELE. 02-704-4388 วันที่ 30/06

Mechanical engineer ผู้ออกแบบเครื่องกล
TELE. 02-379-4252 วันที่ 23/06

INTERIOR DESIGNER ผู้ออกแบบภายใน

DRAWING TITLE : ELECTRICAL LIGHTING PLAN


SCALE :

REVISION

NO.	DESCRIPTION	BY	DATE

SHOP DRAWING

DRAWN BY :	DWG. NO.
	EE5-02
CHECK BY :	
APPROVED BY :	TOTAL
DATE :	30/8/2019

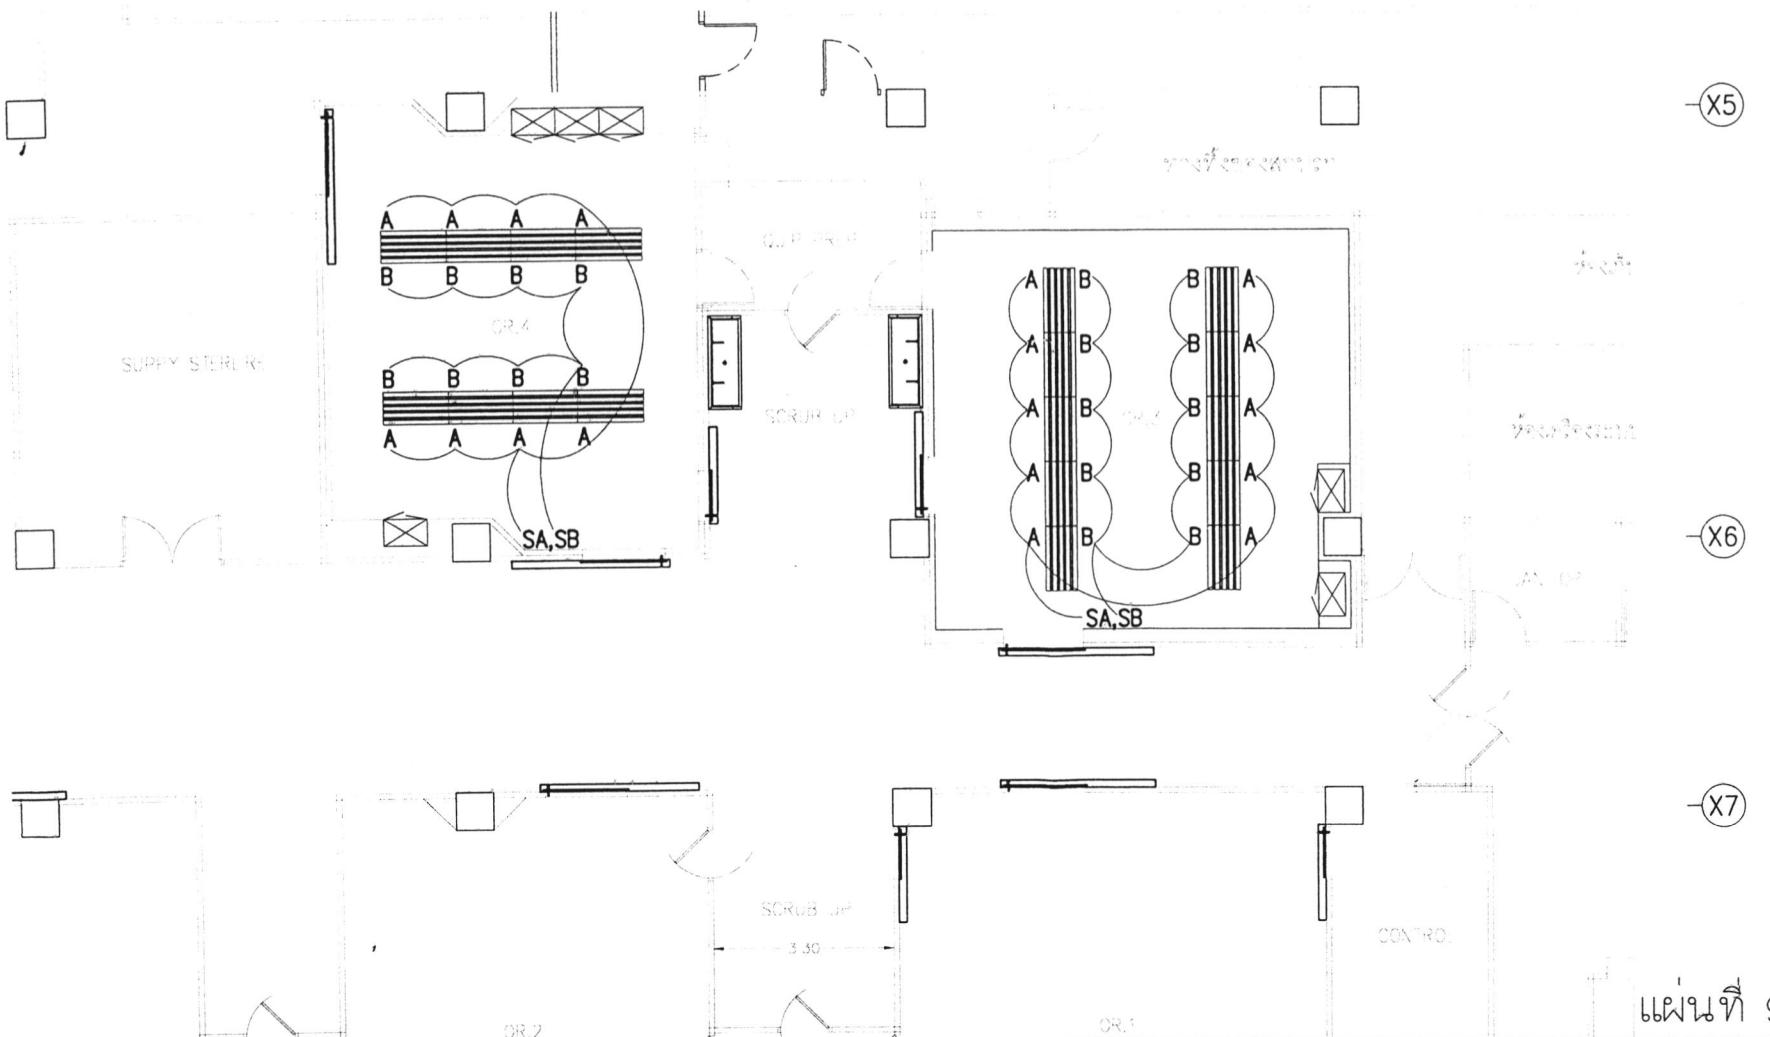

แผ่นที่ 9/13

108/62

230 V STANDARD PANEL BOARD SCHEDULE

Panel No. : EP-0R3			Location : ห้องน้ำชั้นที่ 4											
Capacity : 50 A. 24 Circuit AS 1-Pole			Mounting : ติดผนัง											
Main : 50 A.,3P Circuit Breaker														
Ckt No.			Circuit Breaker			Conductor								
			Pole	AT	IC	No-Size	Type	Dia.						
1	ห้องน้ำชั้นที่ 4		1			2 x 4 G x 4	THW	1/2"	EMT	2,000				
3	ห้องน้ำชั้นที่ 4		1			2 x 4 G x 4	THW	1/2"	EMT		2,000			
5	ห้องน้ำชั้นที่ 4		1			2 x 4 G x 4	THW	1/2"	EMT		2,000			
7	ห้องน้ำชั้นที่ 4		1			2 x 4 G x 4	THW	1/2"	EMT	2,000				
9	ห้องน้ำชั้นที่ 4		1			2 x 4 G x 4	THW	1/2"	EMT		2,000			
11	ห้องน้ำชั้นที่ 4		1			2 x 4 G x 4	THW	1/2"	EMT		2,000			
13	SPACE													
15	SPACE													
17	AUTOMATIC DOORS		1			2 x 4 G x 4	THW	1/2"	EMT		800			
19	SPACE													
21	SPACE													
23	SPACE													
2	ห้องน้ำชั้นที่ 4		1			2 x 4 G x 4	THW	1/2"	EMT	2,000				
4	ห้องน้ำชั้นที่ 4		1			2 x 4 G x 4	THW	1/2"	EMT		2,000			
6	ห้องน้ำชั้นที่ 4		1			2 x 4 G x 4	THW	1/2"	EMT		2,000			
8	SPACE					2 x 4 G x 4	THW	1/2"	EMT		2,000			
10	ห้องน้ำชั้นที่ 4		1			2 x 4 G x 4	THW	1/2"	EMT		2,000			
12	ห้องน้ำชั้นที่ 4		1			2 x 4 G x 4	THW	1/2"	EMT					
14	โถล้างหน้า盆栽		1			2 x 4 G x 4	THW	1/2"	EMT	2,750				
16	SPACE													
18	ห้องน้ำชั้นที่ 4		1			2 x 4 G x 4	THW	1/2"	EMT		2,000			
20	SPACE													
22	SPACE													
24	SPACE													
CONNECTED TO :			Main :	Main :						8,750	8,000	8,800		
			-	4-16THW./10G.										
			IC >= 20 kA	Conduit :						# 2" EMT				

230 V STANDARD PANEL BOARD SCHEDULE

Panel No. : EP-0R3			Location : ห้องน้ำชั้นที่ 4											
Capacity : 50 A. 24 Circuit AS 1-Pole			Mounting : ติดผนัง											
Main : 50 A.,3P Circuit Breaker														
Ckt No.			Circuit Breaker			Conductor								
			Pole	AT	IC	No-Size	Type	Dia.						
1	ห้องน้ำชั้นที่ 4		1			2 x 4 G x 4	THW	1/2"	EMT	2,000				
3	ห้องน้ำชั้นที่ 4		1			2 x 4 G x 4	THW	1/2"	EMT		2,000			
5	ห้องน้ำชั้นที่ 4		1			2 x 4 G x 4	THW	1/2"	EMT		2,000			
7	ห้องน้ำชั้นที่ 4		1			2 x 4 G x 4	THW	1/2"	EMT	2,000				
9	ห้องน้ำชั้นที่ 4		1			2 x 4 G x 4	THW	1/2"	EMT		2,000			
11	ห้องน้ำชั้นที่ 4		1			2 x 4 G x 4	THW	1/2"	EMT		2,000			
13	PENDANT		1			2 x 4 G x 4	THW	1/2"	EMT		2,000			
15	PENDANT		1			2 x 4 G x 4	THW	1/2"	EMT		2,000			
17	SPACE					2 x 4 G x 4	THW	1/2"	EMT					
19	SPACE					2 x 4 G x 4	THW	1/2"	EMT					
21	SPACE					2 x 4 G x 4	THW	1/2"	EMT					
23	SPACE					2 x 4 G x 4	THW	1/2"	EMT					
2	ห้องน้ำชั้นที่ 4		1			2 x 4 G x 4	THW	1/2"	EMT	2,000				
4	ห้องน้ำชั้นที่ 4		1			2 x 4 G x 4	THW	1/2"	EMT		2,000			
6	ห้องน้ำชั้นที่ 4		1			2 x 4 G x 4	THW	1/2"	EMT		2,000			
8	ห้องน้ำชั้นที่ 4		1			2 x 4 G x 4	THW	1/2"	EMT	2,000				
10	SPACE					2 x 4 G x 4	THW	1/2"	EMT					
12	MONITER		1			2 x 4 G x 4	THW	1/2"	EMT		2,000			
14	MONITER		1			2 x 4 G x 4	THW	1/2"	EMT		2,000			
16	โถล้างหน้า盆栽		1			2 x 4 G x 4	THW	1/2"	EMT		800			
18	AUTOMATIC DOORS		1			2 x 4 G x 4	THW	1/2"	EMT			800		
20	SPACE					2 x 4 G x 4	THW	1/2"	EMT					
22	SPACE					2 x 4 G x 4	THW	1/2"	EMT					
24	ห้องน้ำชั้นที่ 4		1			2 x 4 G x 4	THW	1/2"	EMT			1,000		
CONNECTED TO :			Main :	Main :						12,000	9,000	8,800		
			-	4-16THW./10G.										
			IC >= 20 kA	Conduit :						# 2" EMT				

GETINGE *
 GETINGE (Thailand) Co.,Ltd.
 8th Floor Dr.Cerhard Link Building
 5 Soi Krungthepkreettha 4 (BGRIMM)
 Huamark Bangkok, Bangkok 10240
 Phone: (+66)02-704-4388
 Fax: (+66)02-379-4252
 Internet: www.getinge.com

OWNER:
 สถาบันวิศวกรรมศาสตร์
 กรมการไฟฟ้าพลังงาน

PROJECT NAME:

บริษัทปูริช ห้องน้ำชั้นที่ 3,4

ADDRESS 39 弄 10 ถ.สุขุมวิท คลองเตย
 กรุงเทพฯ ประเทศไทย 10110

OWNER APPROVED ผู้ดูแลงาน ผู้ออกแบบ

GENERAL NOTE :
 1. DO NOT SCALE THE DRAWING. USE FIGURED DIMENSION ONLY.
 2. THESE DRAWINGS ARE PROPERTY OF SPAN CONSULTANTS CO.,LTD. THEY ARE NOT TO BE USED OR REPRODUCED WITHOUT WRITTEN PERMISSION.

NOTE :

ARCHITECTS

STRUCTURE ENGINEER

Mechanical Engineer

INTERIOR DESIGNER

DRAWING TITLE:

LOAD SCHEDULE

SCALE:

REVISION

NO. DESCRIPTION BY DATE

DRAWN BY DWG. NO.

CHECK BY EE5-03

APPROVED BY TOTAL

DATE: 30/8/2019

แผ่นที่ 10/13

OWNER:
สถาบันโรคห้องผ่าตัด
กรมการแพทย์

PROJECT NAME:

ปรับปรุงห้องผ่าตัด 3,4

ADDRESS 39 หมู่ 4 ตำบลน้ำตก อำเภอแม่ริม จังหวัดเชียงใหม่ 50100
OWNER APPROVED ผู้ดูแลโครงการ

GENERAL NOTE :
1. DO NOT SCALE THIS DRAWING, USE FIGURED DIMENSION ONLY.
2. THESE DRAWING ARE PROPERTY OF SPAN CONSULTANTS CO.,LTD. ARE NOT TO BE USED OR REPRODUCED WITHOUT WRITTEN PERMISSION.

NOTE :

ARCHITECT :

STRUCTURE ENGINEER :

SANITARY ENGINEER :

ELECTRICAL ENGINEER : ยศ พล ไชยวัฒน์ วัน พานิช
MECHANICAL ENGINEER : ยศ พล ไชยวัฒน์ วัน พานิช

INTERIOR DESIGNER : ภานุ ภานุสินธุ์ วัน พานิช

DRAWING TITLE : แบบร่างปรับปรุงห้องผ่าตัด 3,4
SCALE : 1:100


REVISION

NO.	DESCRIPTION	BY	DATE

SHOP DRAWING

DRAWN BY:	DWG. NO.
	AC6-01
CHECK BY:	
APPROVED BY:	TOTAL
DATE:	30/8/2019

แบบที่ 11/13

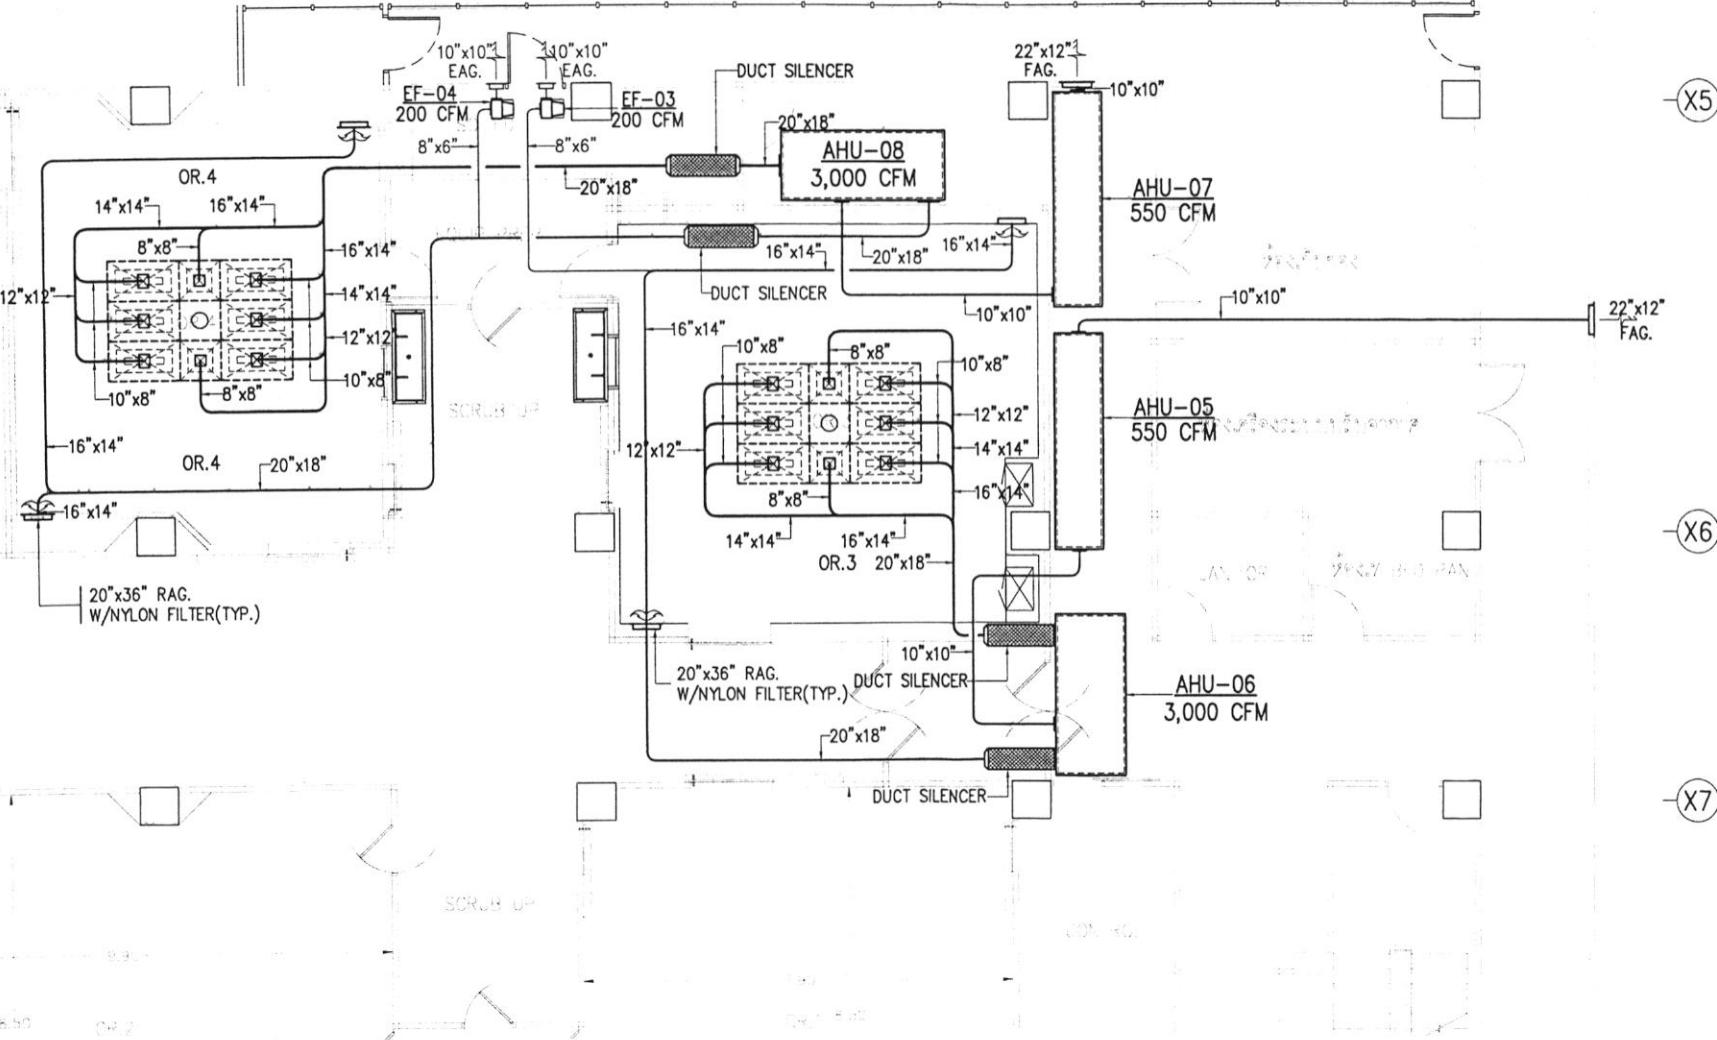

OWNER:

สถาบันโรคห้องผ่าตัด
กรมการแพทย์

PROJECT NAME:

ปรับปรุงห้องผ่าตัด 3,4

ADDRESS 39 หมู่ 8 ถนนนนทบุรี ศรีราชา
จังหวัดชลบุรี ชลบุรี 11000

OWNER APPROVED ผู้ดูแลผู้ออกแบบ

GENERAL NOTE :
1. DO NOT SCALE THIS DRAWING. USE FIGURED DIMENSION ONLY.
2. THESE DRAWING ARE PROPERTY OF SPAN CONSULTANTS CO.,LTD. ARE NOT TO BE USED OR REPRODUCED WITHOUT WRITTEN PERMISSION.

NOTE :

ABSTRACTS

STRUCTURE ENGINEER

SANITARY ENGINEER

ELECTRICAL ENGINEER
姓名: บุญเรือง ใจดี สำเนา
ที่อยู่: บ้านท่าศาลา ถนน 3086

Mechanical Engineer
姓名: ภานุ คง
ที่อยู่: บ้านท่าศาลา ถนน 2378

INTERIOR DESIGNER

DRAWING TITLE:
ระบบควบคุมอุปกรณ์ห้องผ่าตัด

SCALE:

REVISION

NO.	DESCRIPTION	BY	DATE

SHOP DRAWING


DRAWN BY: DWG. NO.

CHECK BY: AC6-02

APPROVED BY: TOTAL

DATE: 30/8/2019

VSD - VARIABLE SPEED DRIVE
AFT - AIR FLOW TRANSMITTER
DPS - DIFFERENTIAL PRESSURE SWITCH
DPT - DIFFERENTIAL PRESSURE TRANSMITTER
DPD - DIFFERENTIAL PRESSURE TRANSMITTER & DISPLAY
MNT - MANOMETER
PLC - PROGRAMMABLE LOGIC CONTROL
T - TEMPERATURE SENSOR
H - RELATIVE HUMIDITY SENSOR
GD - GRAVITY DAMPER
VD - VOLUME DAMPER

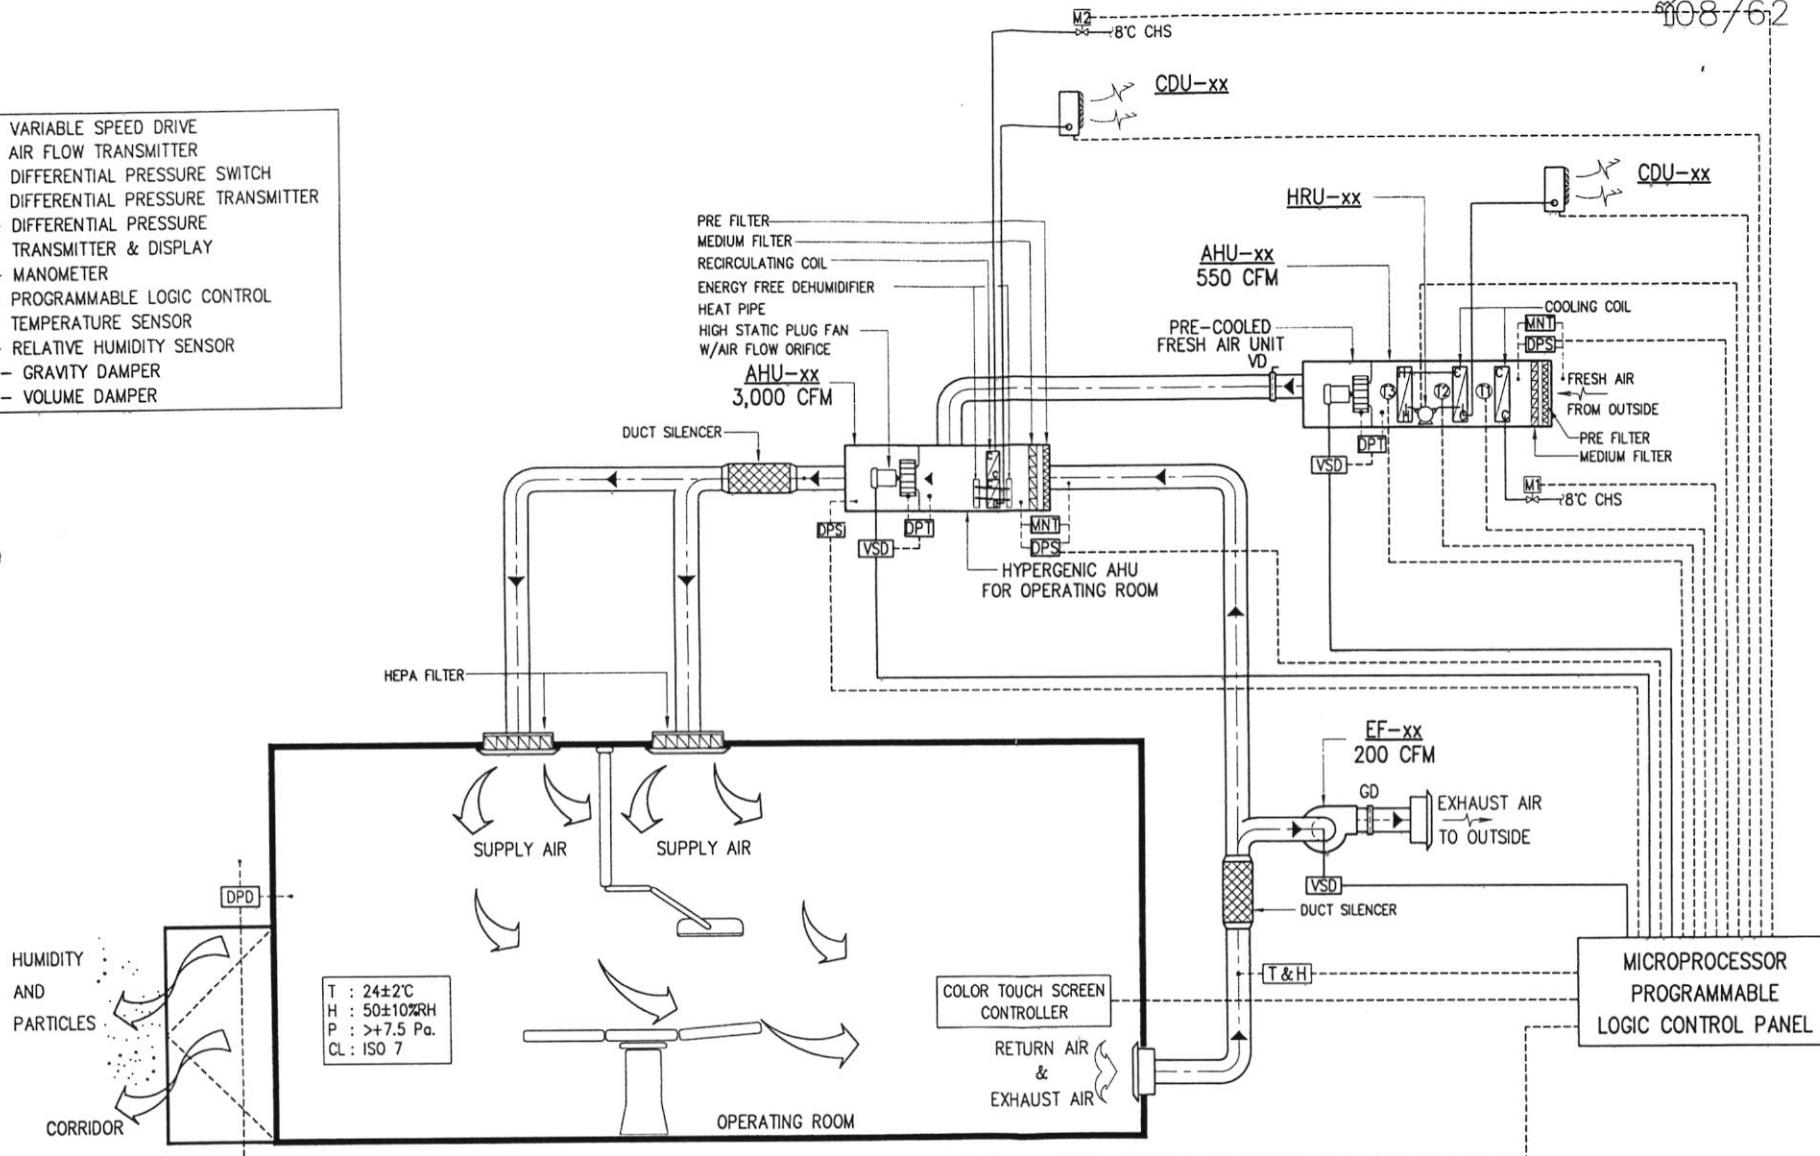ไดอะแกรมระบบปรับสภาพอากาศในห้องผ่าตัด

หมายเหตุ : สายระบายน้ำคุณ (- - -) ห้ามติดในงานหรือ
ท่อเดียวกันกับสายไฟฟ้ากำลัง (—)

08/62

GETINGE (Thailand) Co.,Ltd
6th Floor Dr.Gerhard Link Building
5 Soi Krungthepkreecha 4 (BCRIMM)
Huamark Bangkok, Bangkok 10240
Phone: (+66)02-704-4388
Fax: (+66)02-379-4252
Internet: www.getinge.com

OWNER:
สถาบันโครงการพลังงาน
กรมการแพทย์

PROJECT NAME:
ปรับปรุงห้องผ่าตัด 3,4

ADDRESS 39 หมู่ 5 ตำบลแม่เมาะ
อำเภอเมืองเชียงใหม่ 52000

OWNER APPROVED ผู้ดูแลผู้รับผิดชอบ
GENERAL NOTE :
1. DO NOT SCALE THIS DRAWING. USE FIGURED DIMENSION ONLY.
2. THESE DRAWING ARE PROPERTY OF SPAN CONSULTANTS CO.,LTD. ARE NOT TO BE USED OR REPRODUCED WITHOUT WRITTEN PERMISSION.

NOTE :

ARCHITECTS

STRUCTURE ENGINEER:

SANITARY ENGINEER:

ELECTRICAL ENGINEER
ผู้ดูแลผู้รับผิดชอบ
จำนวน ๑ คน ลงนาม
ลงนาม ๓๐๘๖

MECHANICAL ENGINEER
ผู้ดูแลผู้รับผิดชอบ
จำนวน ๒ คน ลงนาม
ลงนาม ๓๐๘๖

INTERIOR DESIGNER

DRAWING TITLE:
แบบรับเหมาไฟฟ้าและระบบทำความเย็น

SCALE:


REVISION

NO.	DESCRIPTION	BY	DATE

SHOP DRAWING


DRAWN BY:	DWG. NO.
	AC6-03
CHECK BY:	
APPROVED BY:	TOTAL
DATE:	30/8/2019

ไปยังครุ LOAD สำหรับระบบปรับอากาศในห้องไฟฟ้าประจุล้าน

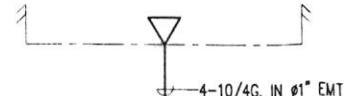

AP-OR3

ไปยังครุ LOAD สำหรับระบบปรับอากาศในห้องไฟฟ้าประจุล้าน

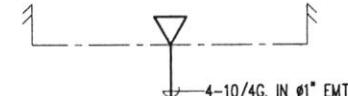

AP-OR4

AHU-07

HRU-04

CDU-07

AHU-08

CDU-08

EF-04

แบบที่ 13/13